

TUGAS AKHIR

PERANCANGAN GRASSTRACK DI KOTA JAYAPURA



HENDI THOMI NOYA
61120013

PROGRAM STUDI TEKNIK ARSITEKTUR
FAKULTAS ARSITEKTUR DAN DESAIN
UNIVERSITAS KRISTEN DUTA WACANA
2017

TUGAS AKHIR

Perancangan Grasstrack di Kota Jayapura

Diajukan kepada Fakultas Arsitektur dan Desain
Program Studi Teknik Arsitektur
Universitas Kristen Duta Wacana Yogyakarta

Sebagai salah satu syarat dalam memperoleh Gelar Sarjana Teknik Arsitektur


Disusun oleh :

HENDI THOMI NOYA

61120013

Dosen Pembimbing 1

Parmonangan Manurung, S.T., M.T.

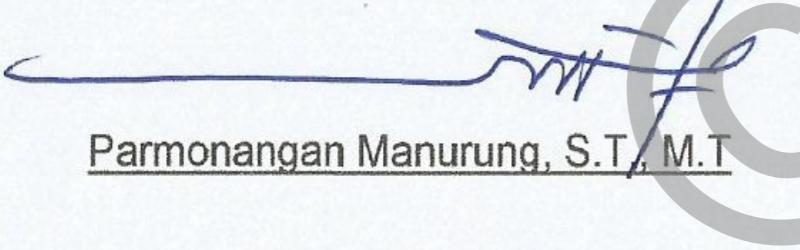


Dr.-Ing. Sita Yuliastuti Amijaya, S.T., M.Eng.



Diperiksa di : Yogyakarta

Tanggal : 09 – 01 – 2018

Dosen Pembimbing 2

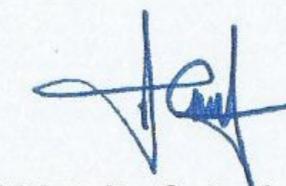

Stefani Natalia Sabatini, S.T., M.T.

LEMBAR PENGESAHAN

Judul : Perancangan Grasstrack di kota Jayapura
Nama Mahasiswa : Hendi Thomi Noya
No. Mahasiswa : 61.12.0013
Mata Kuliah : Tugas Akhir
Semester : Ganjil
Fakultas : Arsitektur dan Desain
Universitas : Universitas Kristen Duta Wacana


Kode : DA8336
Tahun : 2017/2018
Prodi : Teknik Arsitektur

Telah dipertahankan di depan Dewan Penguji Tugas Akhir
Fakultas Arsitektur dan Desain, Program Studi Teknik Arsitektur
Universitas Kristen Duta Wacana Yogyakarta

Dan dinyatakan DITERIMA untuk memenuhi salah satu syarat memperoleh gelar Sarjana Teknik Arsitektur pada tanggal :



Dosen Pembimbing 1

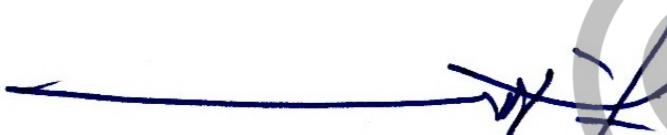
Parmonangan Manurung, S.T., M.T.

Dosen Pembimbing 2


Stefani Natalia Sabatini, S.T., M.T.

Dosen Penguji 1


Dr.-Ing. Sita Yulianti Amijaya, S.T., M.Eng.

Dosen Penguji 2


Yohanes Satyayoga Raniasta, S.T., M.Sc.

PERNYATAAN KEASLIAN

Saya yang bertandatangan di bawah ini menyatakan
Dengan sebenarnya bahwa skripsi :

Perancangan Grasstrack di Kota Jayapura
adalah benar-benar karya sendiri.

Pernyataan, ide, maupun kutipan langsung maupun tidak langsung
yang bersumber dari kutipan maupun ide orang lain
dinyatakan secara tertulis dalam Tugas Akhir ini
pada catatan kaki dan daftar pustaka.

Apabila dikemudian hari terbukti saya melakukan
duplikasi atau plagiasi sebagian atau seluruhnya dari
skripsi ini, maka gelar dan ijazah yang saya peroleh
dinyatakan batal dan akan saya kembalikan kepada
Universitas Kristen Duta Wacana Yogyakarta.

DUTA WACANA

Yogyakarta, 09 – 01 – 2018



Hendi Thomi Noya

61120013

KATA PENGANTAR

Puji dan syukur penulis panjatkan pada kehadiran Tuhan Yesus Kristus yang telah memberikan rahmat-Nya dan anugerah-Nya sehingga selama proses pengerjaan tugas akhir ini dapat berlangsung dan di kerjakan dengan lancar dan terselesaikan dengan baik.

Laporan tugas akhir ini berisi hasil tahap programming serta hasil tahap studio berupa poster dan foto maket. Hasil tahap programming berupa grafis yang berfungsi sebagai pedoman untuk masuk ke tahap studio. Kemudian, hasil dari tahap studio juga tertuang dalam bentuk poster yang didalamnya berisikan permasalahan issue dan konsep perancangan.

Selama proses penyusunan dan pengerjaan Tugas akhir ini, tidak sedikit mengalami halangan serta hambatan. Namun berkat dukungan dalam bentuk doa, bantuan dan bimbingan dari banyak pihak, tugas akhir ini dapat diselesaikan dengan baik. Maka dari itu penulis ingin mengucapkan terima kasih kepada :

1. Tuhan Yang Maha Esa yang telah memberikan anugerah berupa kesehatan dan kelancaran selama proses kepada penulis.
2. Keluarga terkhusus orangtua yang selalu memberikan dukungan doa dan motivasi selama proses pengerjaan Tugas Akhir.
3. Parmonangan Manurung, S.T, M.T. dan Stefani Natalia Sabatini, S.T., M.T. selaku dosen pembimbing.
4. Dr.-Ing. Sita Yuliastuti Amijaya, S.T., M.Eng. dan Yohanes Satyayoga Raniasta, S.T., M.Sc. selaku dosen pengujii.
5. Parmonang Manurung, S.T., M.T., selaku Dosen Wali penulis.
6. Ir. -Ing Winarna, M.A., selaku Koordinator Tugas Akhir.
7. Bapak/Ibu dosen-dosen UKDW yang telah dengan setia mengajar, membimbing dan berbagi ilmu kepada penulis.
8. Terimakasih khususnya juga kepada Bapak Yusuf Agoha, S.T. dalam memberikan dukungan selama proses pengerjaan skripsi ini.
9. Teman seperjuangan Arsitektur 2012 dan kakak tingkat serta teman-teman gereja, terkhusus Januar William Rahawarin Jr., Nimrod Baok, Ririn Suresti yang memberikan semangat dan dukungan selama proses pengerjaan tugas akhir.

ABSTRAK

Kegiatan balapan di kota Jayapura, Papua, terus meningkat tiap tahunnya, terkhusus grasstrack. Ditandai dengan semakin banyaknya kegiatan balap yang bersifat legal maupun ilegal, Hal ini berdampak pada lahan-lahan kosong ataupun bekas hutan yang digunakan untuk merealisasikan bakat mereka yaitu olahraga grasstrack.

Perlunya pemecahan permasalahan dengan menyediakan fasilitas arena grasstrack bagi para pembalap maupun tim balap, maka munculah gagasan untuk membuat semacam fasilitas olahraga arena grasstrack untuk mendukung kegiatan balapan dan event balap. Pendekatan yang digunakan untuk mendukung Tugas Akhir ini meliputi beberapa metode. Metode primer berupa observasi, wawancara, kuesioner, dan dokumentasi. Metode sekunder dengan mengumpulkan literatur, Perda (RTRW), dan Data-data dari IMI (Ikatan Motor Indonesia).

Sirkuit Grasstrack di kota Jayapura sudah ada, hanya saja belum memiliki tingkat keamanan yang sesuai standar serta fasilitas yang belum lengkap dalam arena ini.

Diharapkan dengan adanya fasilitas sirkuit ini dapat memberikan wadah bagi para pecinta olahraga grasstrack yang ingin melakukan aktifitas balap dan event balap. Selain itu juga mampu mencetak bibit-bibit atlet balap di Indonesia, khususnya untuk calon-calon pembalap grasstrack di Kota Jayapura.

Kata Kunci : Grasstrack, Jenis Balapan, Event Balap, Sirkuit, Arena, Jayapura.

ABSTRACT

Racing events in the city of Jayapura, Papua, continues to increase each year, especially grasstrack. Characterized by the increasing number of racing activities that are legal or illegal, This has an impact on the empty lands or former forest used to realize their talents of grasstrack sports.

The need to solve the problem by providing arena grasstrack facilities for the racers and racing team, then came the idea to create a kind of sports facilities arena grasstrack to support racing events and racing events. The approach used to support this Final Project includes several methods. Primary methods include observation, interviews, questionnaires, and documentation. Secondary method by collecting literature, Local Regulation (RTRW), and Data from IMI (Association of Motor Indonesia).

The Grasstrack circuit in the city of Jayapura already exists, it's just not yet have the appropriate level of security standards and facilities that are not yet complete in this arena.

It is expected that with this circuit facility can provide a container for grasstrack sports lovers who want to do racing activities and racing events.

It is also able to print the seeds of athletes racing in Indonesia, especially for candidates rasstrack racer in the city of Jayapura.

Keywords: Grasstrack, Race Type, Racing Event, Circuit, Arena, Jayapura.

Daftar isi

Halaman Judul	i
Lembar Persetujuan	ii
Lembar Pengesahan	iii
Lembar Keaslian	iv
Kata Pengantar	v
Abstrak	vi
Daftar Isi	vii
BAB 1 PENDAHULUAN	
Latar belakang, Pengertian grasstrack, dan Jenis-jenis balapan motor	1-2
Manfaat	3
Kerangka Berpikir	4
BAB 2 TINJAUAN SITE	
Tinjauan Site	5
Tinjauan Site Eksisting	6
BAB 3 TINJAUAN PUSTAKA	
Studi Literatur	7-8
Studi Preseden	9-10
Lokasi Grastrack di Indonesia	11
BAB 4 ANALISIS SITE DAN KONSEP DESAIN	
Analisis Site	12-18
Analisis Kebutuhan Ruang	19-21
Konsep Desain	22-26
BAB 5 TRANSFORMASI DESAIN	
Gambar Kerja	27-56
Poster	57
Referensi	58
LAMPIRAN	
Gambar Perspektif	59
Foto Maket	60

© LUKDON

ABSTRAK

Kegiatan balapan di kota Jayapura, Papua, terus meningkat tiap tahunnya, terkhusus grasstrack. Ditandai dengan semakin banyaknya kegiatan balap yang bersifat legal maupun ilegal, Hal ini berdampak pada lahan-lahan kosong ataupun bekas hutan yang digunakan untuk merealisasikan bakat mereka yaitu olahraga grasstrack.

Perlunya pemecahan permasalahan dengan menyediakan fasilitas arena grasstrack bagi para pembalap maupun tim balap, maka munculah gagasan untuk membuat semacam fasilitas olahraga arena grasstrack untuk mendukung kegiatan balapan dan event balap. Pendekatan yang digunakan untuk mendukung Tugas Akhir ini meliputi beberapa metode. Metode primer berupa observasi, wawancara, kuesioner, dan dokumentasi. Metode sekunder dengan mengumpulkan literatur, Perda (RTRW), dan Data-data dari IMI (Ikatan Motor Indonesia).

Sirkuit Grasstrack di kota Jayapura sudah ada, hanya saja belum memiliki tingkat keamanan yang sesuai standar serta fasilitas yang belum lengkap dalam arena ini.

Diharapkan dengan adanya fasilitas sirkuit ini dapat memberikan wadah bagi para pecinta olahraga grasstrack yang ingin melakukan aktifitas balap dan event balap. Selain itu juga mampu mencetak bibit-bibit atlet balap di Indonesia, khususnya untuk calon-calon pembalap grasstrack di Kota Jayapura.

Kata Kunci : Grasstrack, Jenis Balapan, Event Balap, Sirkuit, Arena, Jayapura.

ABSTRACT

Racing events in the city of Jayapura, Papua, continues to increase each year, especially grasstrack. Characterized by the increasing number of racing activities that are legal or illegal, This has an impact on the empty lands or former forest used to realize their talents of grasstrack sports.

The need to solve the problem by providing arena grasstrack facilities for the racers and racing team, then came the idea to create a kind of sports facilities arena grasstrack to support racing events and racing events. The approach used to support this Final Project includes several methods. Primary methods include observation, interviews, questionnaires, and documentation. Secondary method by collecting literature, Local Regulation (RTRW), and Data from IMI (Association of Motor Indonesia).

The Grasstrack circuit in the city of Jayapura already exists, it's just not yet have the appropriate level of security standards and facilities that are not yet complete in this arena.

It is expected that with this circuit facility can provide a container for grasstrack sports lovers who want to do racing activities and racing events.

It is also able to print the seeds of athletes racing in Indonesia, especially for candidates rasstrack racer in the city of Jayapura.

Keywords: Grasstrack, Race Type, Racing Event, Circuit, Arena, Jayapura.

©UKDW



BAB 1 PENDAHULUAN



PENDAHULUAN

Latar Belakang

Olahraga ekstrem (disebut juga olahraga aksi, olahraga agro, dan olahraga petualangan) adalah istilah populer untuk olahraga tertentu yang dirasakan sebagai kegiatan yang memiliki tingkat bahaya yang tinggi. Kegiatan ini sering melibatkan kecepatan, ketinggian, aktivitas fisik tingkat tinggi, dan peralatan yang sangat khusus. Olahraga ekstrem saat ini menjadi salah satu olahraga yang mendunia, peminat dari olahraga ekstrem ini tidak hanya dari kalangan muda saja, tetapi banyak juga yang berasal dari kalangan orang tua. adapun alasan dari masyarakat menyukai olahraga ekstrem ini diantaranya karena hobi.

Olahraga ekstrem di Indonesia sendiri banyak diminati oleh masyarakat dan salah satu jenis olahraga ekstrem yang sedang populer yaitu GrassTrack. Berbagai event sering diselenggarakan di Indonesia, diantaranya adalah event grasstrack RZ 179 championship yang digelar di Cipanas, Cianjur Jawa Barat, 25 desember 2016 (sumber : <http://www.otomotifzone.com/2016/12/27/grasstrack-f-chimon-masih-bertaji/>) dan sedangkan salah satu event yang juga pernah diadakan disalah satu wilayah di Indonesia terdapat di daerah Labuhan Batu, Sumatera Utara (sumber : <http://www.otomotifzone.com/2016/12/28/periangtian-tahun-bersama-ipk-motocross-grasstrack-di-labuhan-batu-selatan/>)

Papua merupakan salah satu provinsi di Indonesia yang juga berkontribusi besar dalam menghadirkan olahraga GrassTrack ini, mengingat bahwasannya tingkat perekonomian yang tinggi maka bukan tidak mungkin para penggemar GrassTrack di Papua terbilang tinggi karena disatu sisi olahraga ini merupakan olahraga mahal, dikatakan mahal karena harga dari motor ini sendiri yang cukup menguras kantong setiap pribadi yang ingin memiliki kendaraan ini. salah satu event yang pernah diselenggarakan di Papua terdapat dikabupaten Biak Utara.

Kota Jayapura merupakan Ibu kota Provinsi Papua dimana kota Jayapura ini sebagai kota yang sedang berkembang dari segi Infranstruktur. kota jayapura sendiri memiliki peran yang besar dalam menghadirkan olahraga GrassTrack ini, dilihat dari banyaknya peminat dan para penggila otomotif yang memiliki motor jenis trail ini sendiri. Salah satu tempat terkenal yang sering di gunakan untuk bermain GrassTrack terdapat di Jl. Merah Putih, Buper Waena, Mandala, Jayapura,Kota Jayapura,Papua.

Pengertian Grasstrack

Sepeda motor Grasstrack adalah bentuk balap sepeda motor yang biasanya, dalam bentuk yang sekarang, berlangsung di trek datar yang terdiri dari dua lurus dan dua tikungan biasanya dibangun di lapangan. Sepeda motor grasstrack balap terlihat sangat mirip dengan speedway mesin tetapi ada yang berbeda batas kapasitas mesin untuk masing-masing kelas. Grasstrack memiliki tiga kelas solo, 250 cc, 350 cc dan 500 cc bersama dengan tiga kelas sespan; kidal 500 cc dan 1000 cc (berpaling kiri) dan tangan kanan 1000 cc (berbelok ke kanan). jenis motor yang bisa ikut dalam grasstrack yaitu motor yang memiliki mesin 110 cc sampai 125 cc, dalam ajang balapan grasstrack juga memiliki tingkatan kelas, mulai dari kelas bebek empat tak open, pemula, kelas bebek dua dan empat tak campuran. mengenai motornya bebas, yang penting memenuhi kriteria di atas. para pembalap di grasstrack kebanyakan bukanlah pembalap-pembalap berpendidikan, maksudnya bukan berasal dari sekolah balap, tetapi kebanyakan dari mereka berasal dari pembalap-pembalap liar.




Jenis-Jenis Balapan Motor

Sumber : https://id.wikipedia.org/wiki/Balap_motor

Balap Motor adalah olahraga yang menggunakan sepeda motor. Balap motor,khususnya road race cukup populer di Indonesia. hampir tiap minggu di berbagai daerah di Indonesia even balap motor diselenggarakan. selain road race, balap motor jenis lain yang cukup sering diadakan adalah motocross, drag bike, grasstrack dan supersport.


terdapat beragam jenis olahraga yang menggunakan sarana motor balap. Fédération Internationale de Motocyclisme (FIM) adalah badan Internasional yang berfungsi menaungi berbagai jenis kegiatan-kegiatan olahraga balap motor tersebut.

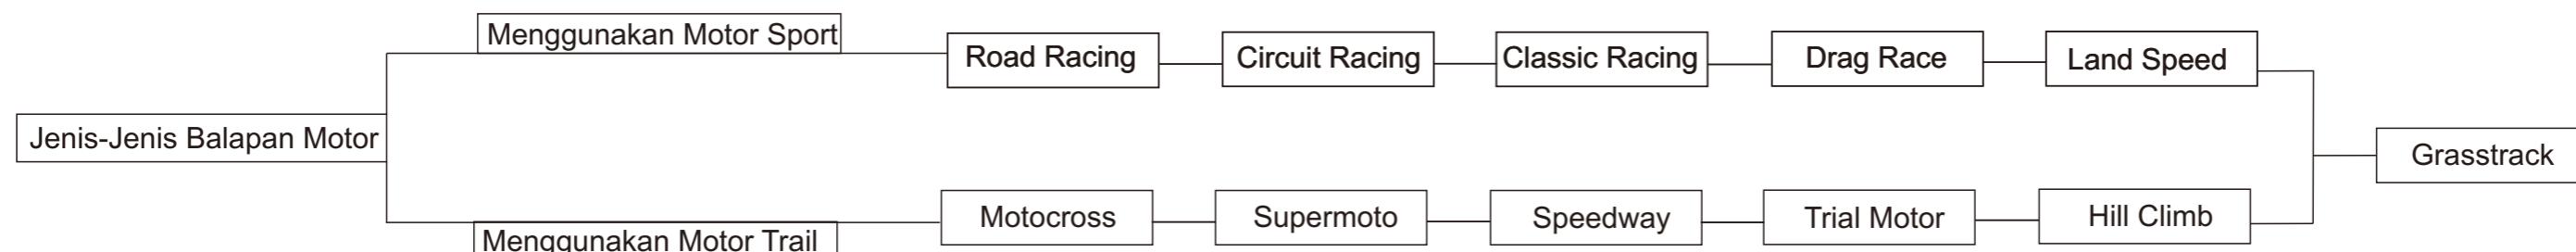






PENDAHULUAN

Latar Belakang

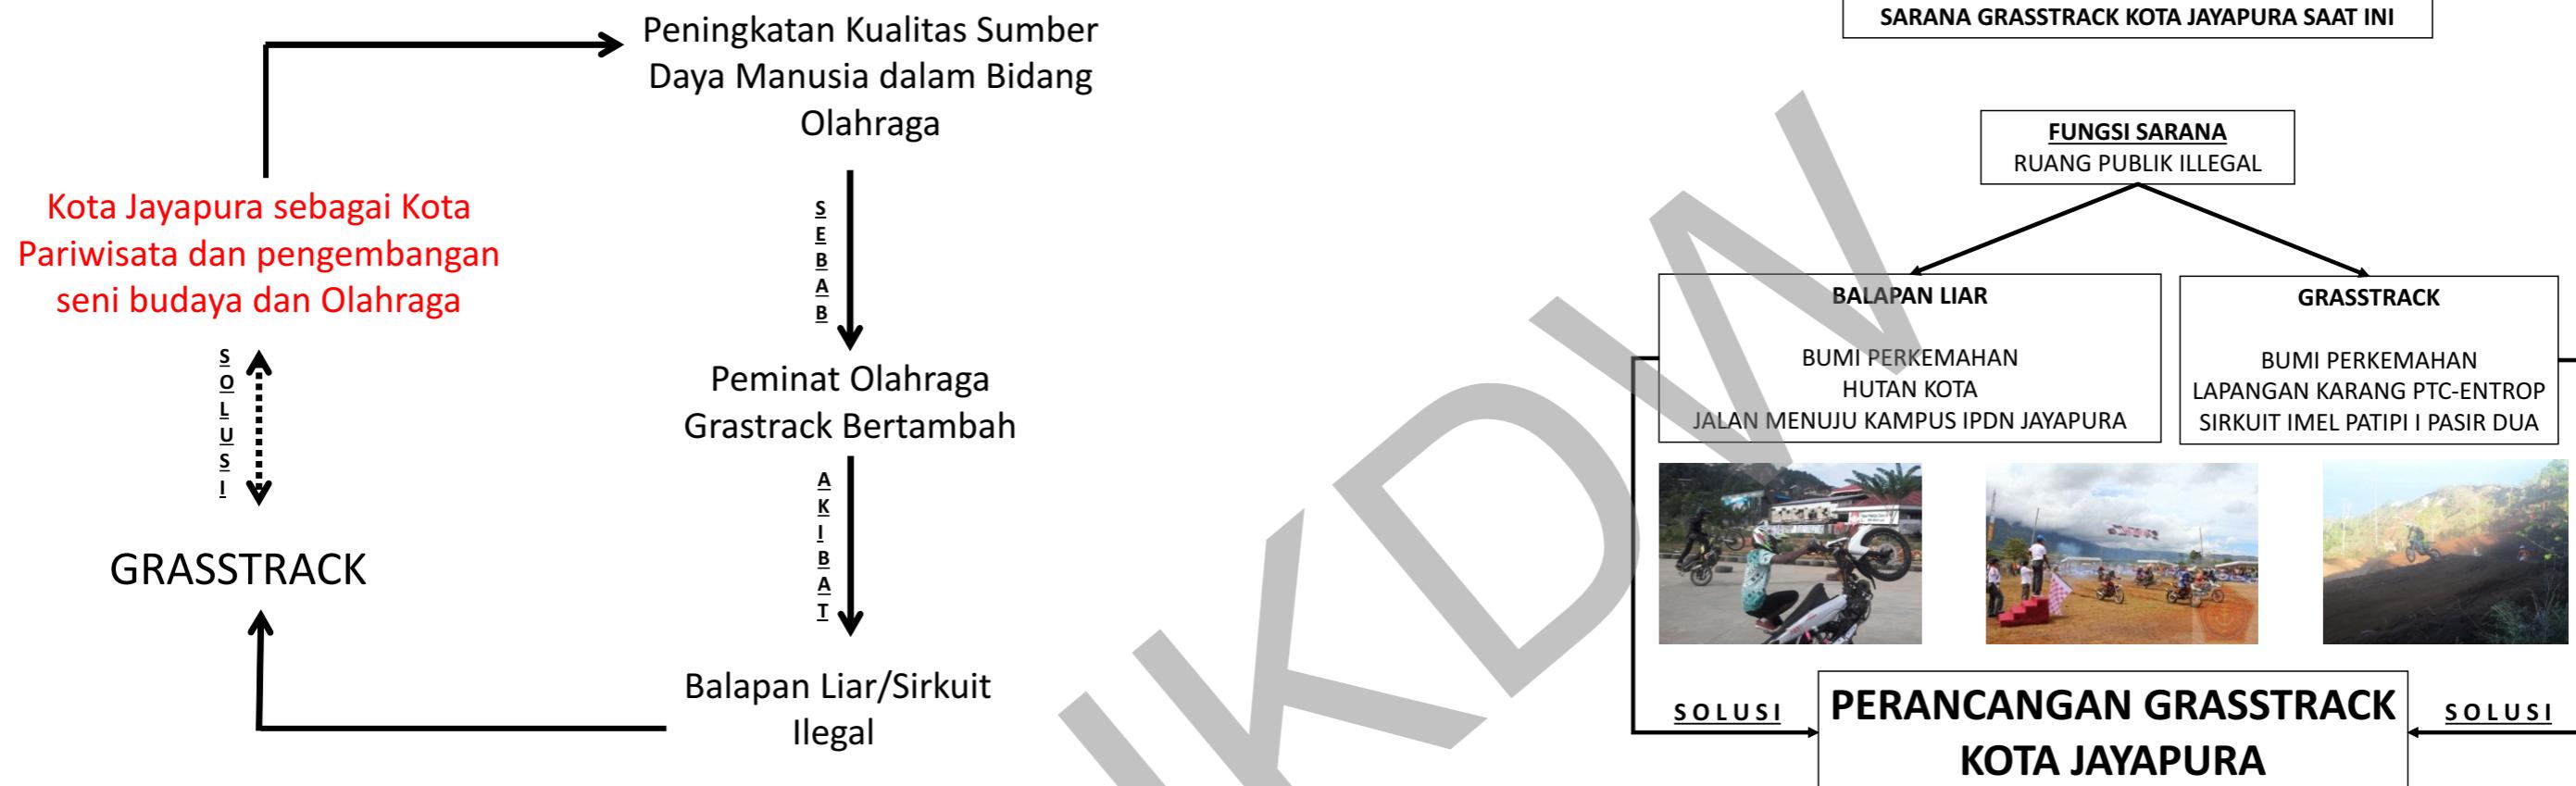

Hasil Survey

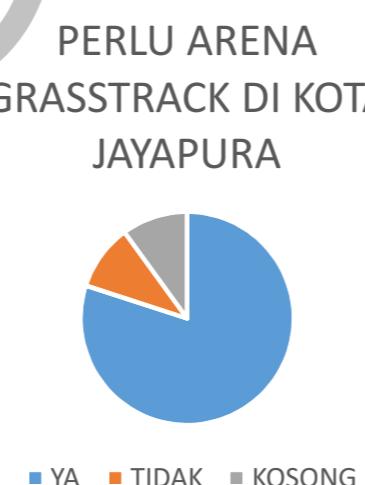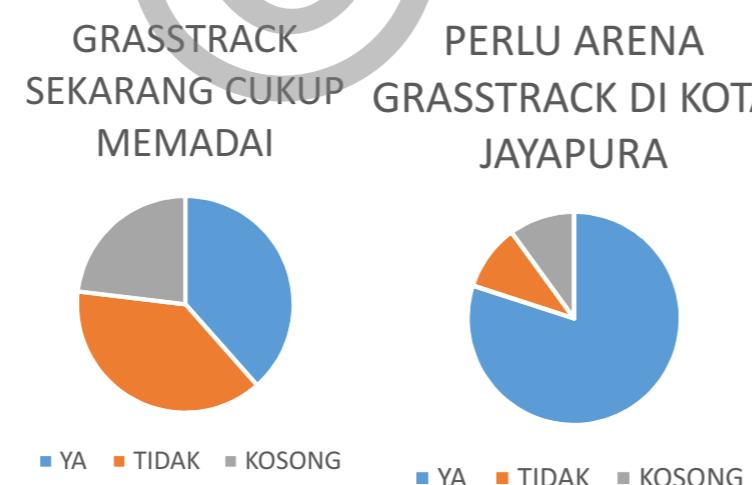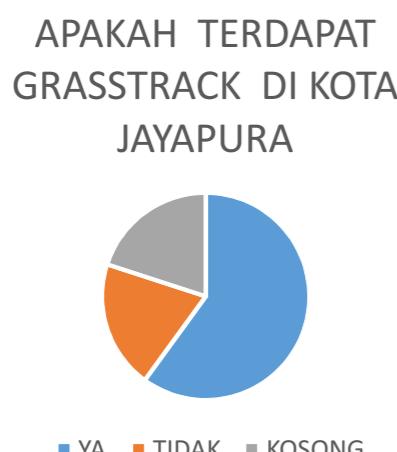

Sumber : Data Pribadi, 2016

Data BPS

Demografi

Berdasarkan sensus penduduk Tahun 2010 penduduk Kota Jayapura berjumlah menjadi 256,705 jiwa. Laju pertumbuhan selama 5 tahun terakhir sebesar 2,44% per tahun, dengan tingkat pertumbuhan tertinggi pada tahun 2010 yaitu 10.71%. Bila dihitung selama 10 tahun terakhir, ditemukan angka yang lebih tinggi, yakni 4,16%. Pertumbuhan penduduk tertinggi di Distrik Muara Tami, yakni 5,1% dan terendah di

Tabel 2.2. Pertumbuhan,Kepadatan Penduduk dan Rerata Rumah Tangga di Kota Jayapura per Distrik Tahun 2008-2010

No	Distrik	Jumlah Penduduk						Kepada tan	Jml RT	Rerata Agt RT			
		2008		2009		2010							
		Pria	Wanita	Pria	Wanita	Pria	Wanita						
1	Jayapura Utara	33.101	31.878	33.909	32.656	34.457	30.582	25,34	15.643	4,24			
2	Jayapura Selatan	33.768	29.133	34.592	29.844	35.375	31.562	25,56	15.391	4,35			
3	Abepura	33.750	29.155	34.574	29.866	39.135	34.022	28,52	17.007	4,39			
4	Muara Tami	6.656	4.314	6.818	4.419	5.928	5.209	4,34	2.846	3,99			
5	Heram	18.198	16.503	18.642	16.906	21.692	18.743	16,23	11.409	3,72			
	Jumlah	125.473	110.983	128.534	113.691	136.587	120.118	100.00	62.296	4,20			

Sumber : BPS Kota Jayapura, 2011.

Sumber : Badan Pusat Statistik, 2016

MANFAAT



Aspek Ekonomi “Perancangan Grasstrack di kota Jayapura”

Menambah pendapatan daerah Kota Jayapura, serta membuka lapangan kerja baru bagi masyarakat Kota Jayapura.



Aspek Rohani “Perancangan Grasstrack di kota Jayapura”

Mengurangi depresi serta meningkatkan rasa percaya diri dan penghargaan terhadap diri sendiri bagi para rider.



Aspek Pariwisata “Perancangan Grasstrack di kota Jayapura”

Menghadirkan objek wisata baru di Kota Jayapura, serta menarik para wisatawan untuk berkunjung di daerah Kota Jayapura.



Aspek Sosial “Perancangan Grasstrack di kota Jayapura”

Mengurangi tingkat individualitas masyarakat kota serta kesenjangan pelaku sosial, serta mempererat hubungan antara komunitas pecinta grasstrack.



Aspek Lingkungan “Perancangan Grasstrack di kota Jayapura”

Meminimalisir tingkat polusi udara karena berfokus pada satu area grasstrack serta menambah ruang terbuka yg functional



Aspek Pendidikan “Perancangan Grasstrack di kota Jayapura”

Memberikan informasi tentang tata cara berkendara grass track yang baik dan benar untuk meminimalisir kecelakaan di track.



PENDAHULUAN


RUMUSAN MASALAH

Bagaimana merancang kawasan grasstrack untuk mewadahi olahraga prestasi balap motor agar lebih mengembangkan prestasi daerah dengan pendekatan desain yang mengedepankan potensi lokal


TUJUAN

Merancang Kawasan Grasstrack guna mewadahi para pecinta otomotif yang juga bermanfaat sebagai sarana olahraga yang bersifat untuk mengembangkan prestasi kroser grasstrack di kota Jayapura.


DATA PRIMER		
Observasi Melakukan pengamatan secara langsung di Lapangan	Dokumentasi Metoda pengumpulan data dengan cara mengabadikan gambar berupa foto	Wawancara tanya jawab dengan orang dan instansi terkait dengan perencanaan kawasan wisata
DATA SEKUNDER		
v Dokumen Bappeda Kota Jayapura v Dokumen Garis sempadan bangunan Kota Jayapura v Dokumentasi Rencana Tata Ruang Wilayah (RTRW) Kota Jayapura v Dokumen Badan Pusat Statistik Kota Jayapura v Studi Pustaka dan Literatur mengenai Olahraga Prestasi, Jenis-jenis olahraga prestasi, dan Grasstrack		

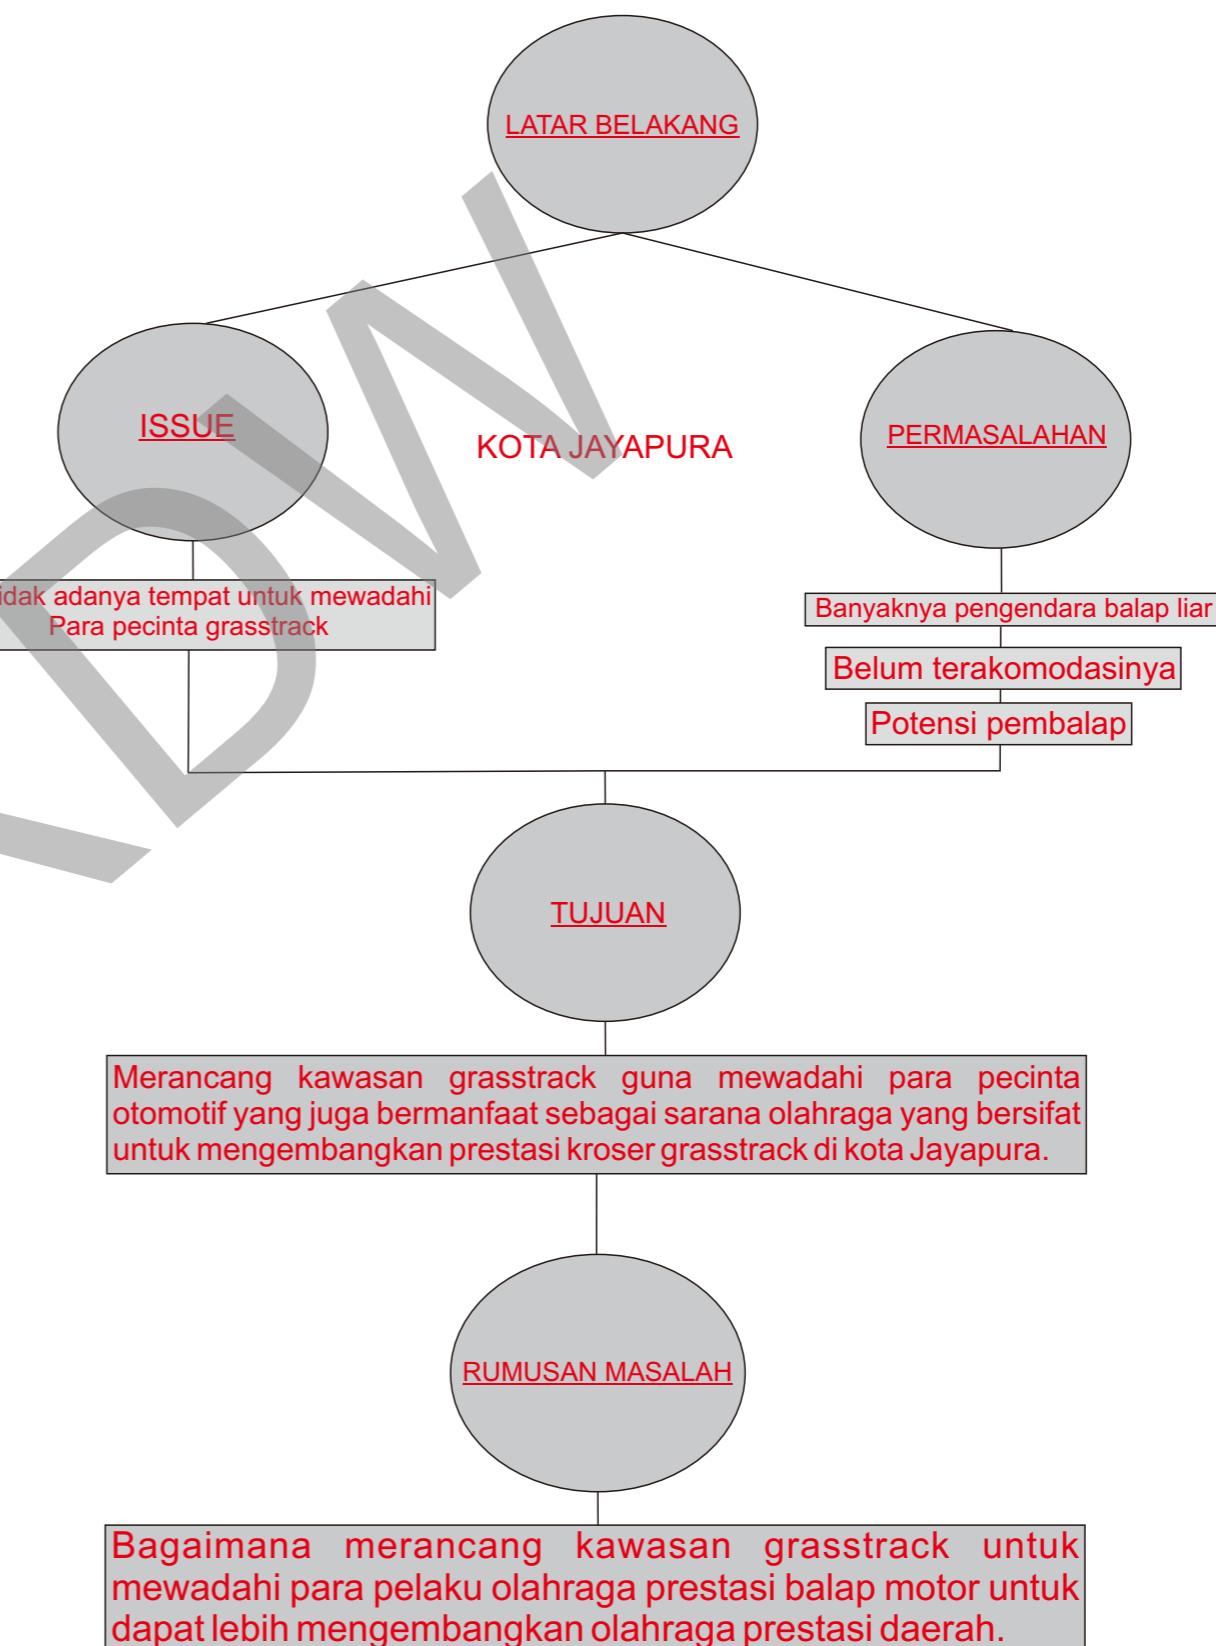


©UKDW

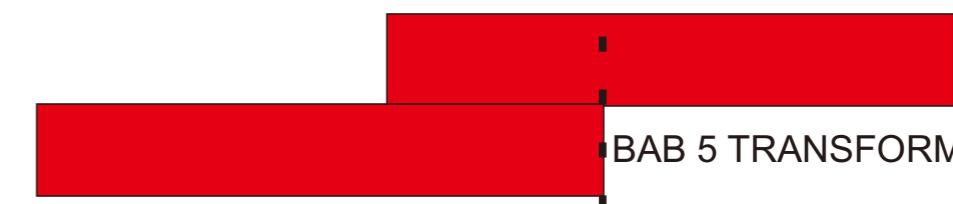

BAB 5 TRANSFORMASI DESAIN

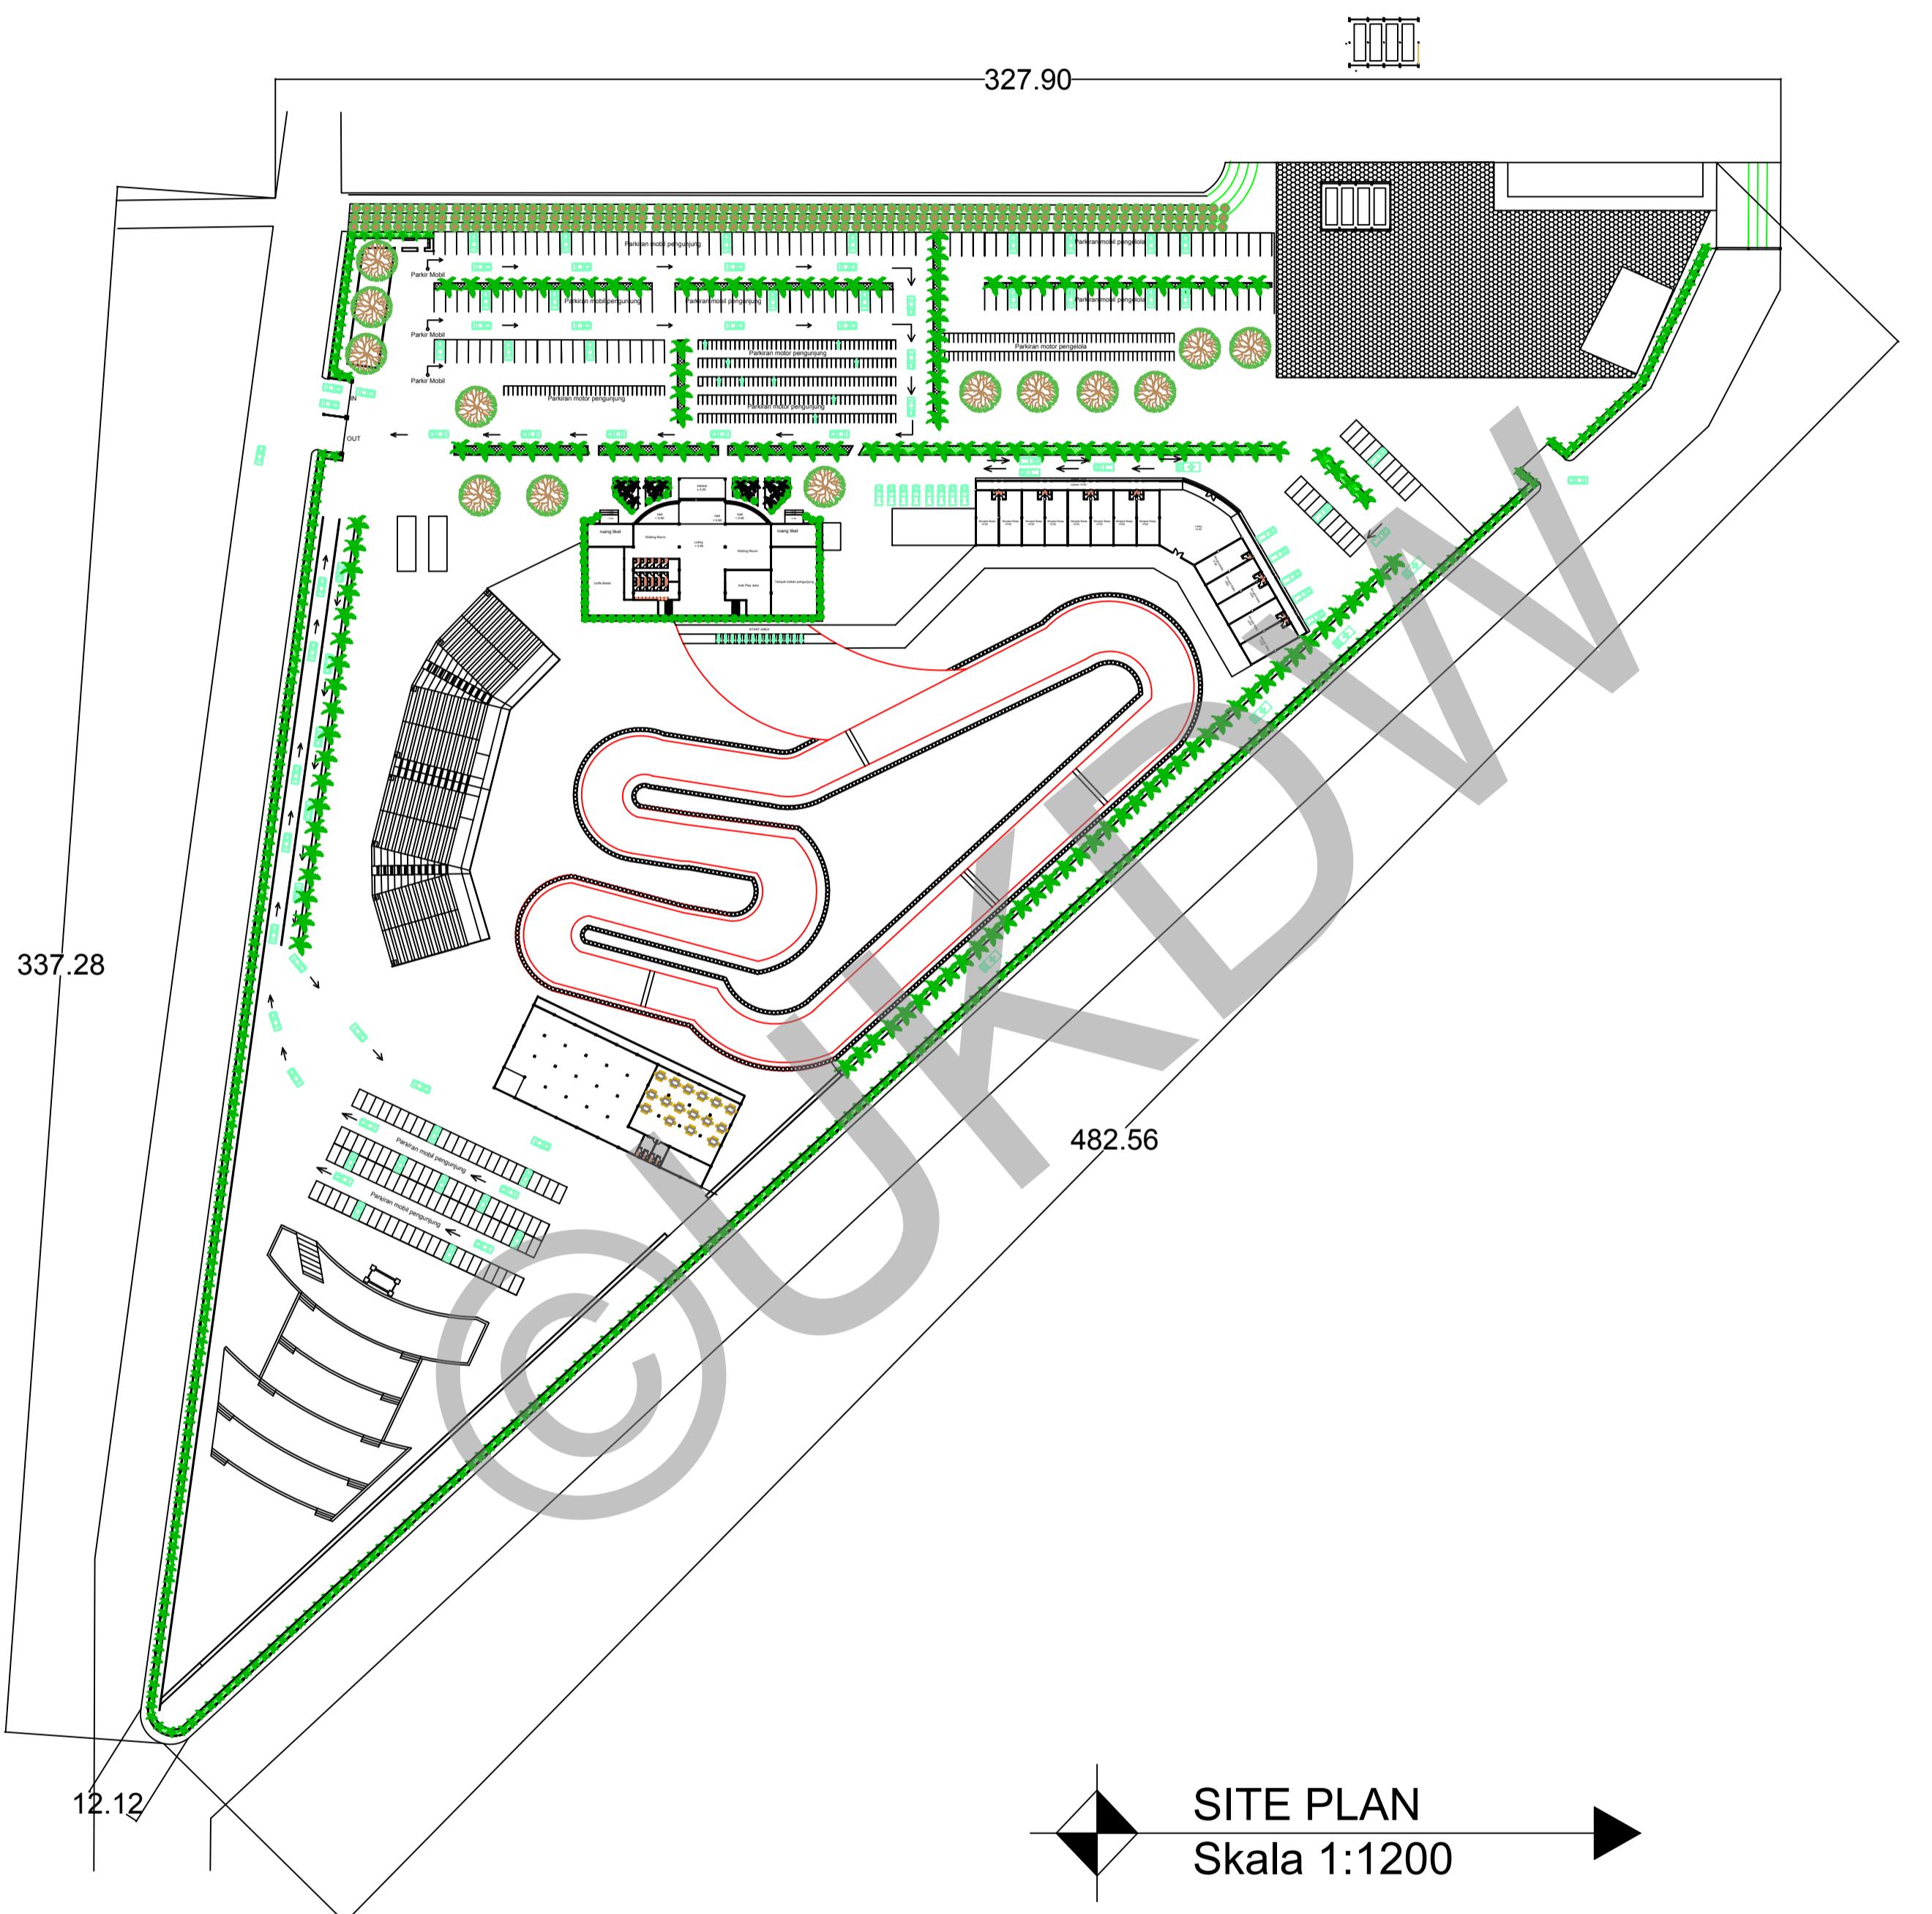

PROYEK :	PROGRAM STUDI ARSITEKTUR FAKULTAS ARSITEKTUR DAN DESAIN UNIVERSITAS KRISTEN DUTA WACANA Jln. dr. Wahidin Soedirohoesodo 5-25 Yogyakarta	JUDUL PROYEK :	
		DOSEN PEMBIMBING :	PARMONANGAN MANURUNG, S.T., M.T. STEFANI NATALIA SABATINI, S.T., M.T.
CATATAN :	TUGAS AKHIR SEMESTER GASAL 2017/2018	NAMA / N. I. M. :	HENDI THOMI NOYA 61 12 0013
		JUDUL GAMBAR :	SITE PLAN
NO. LBR :	1	JMLH LBR :	DISAHAKAN
		SKALA :	1:1200

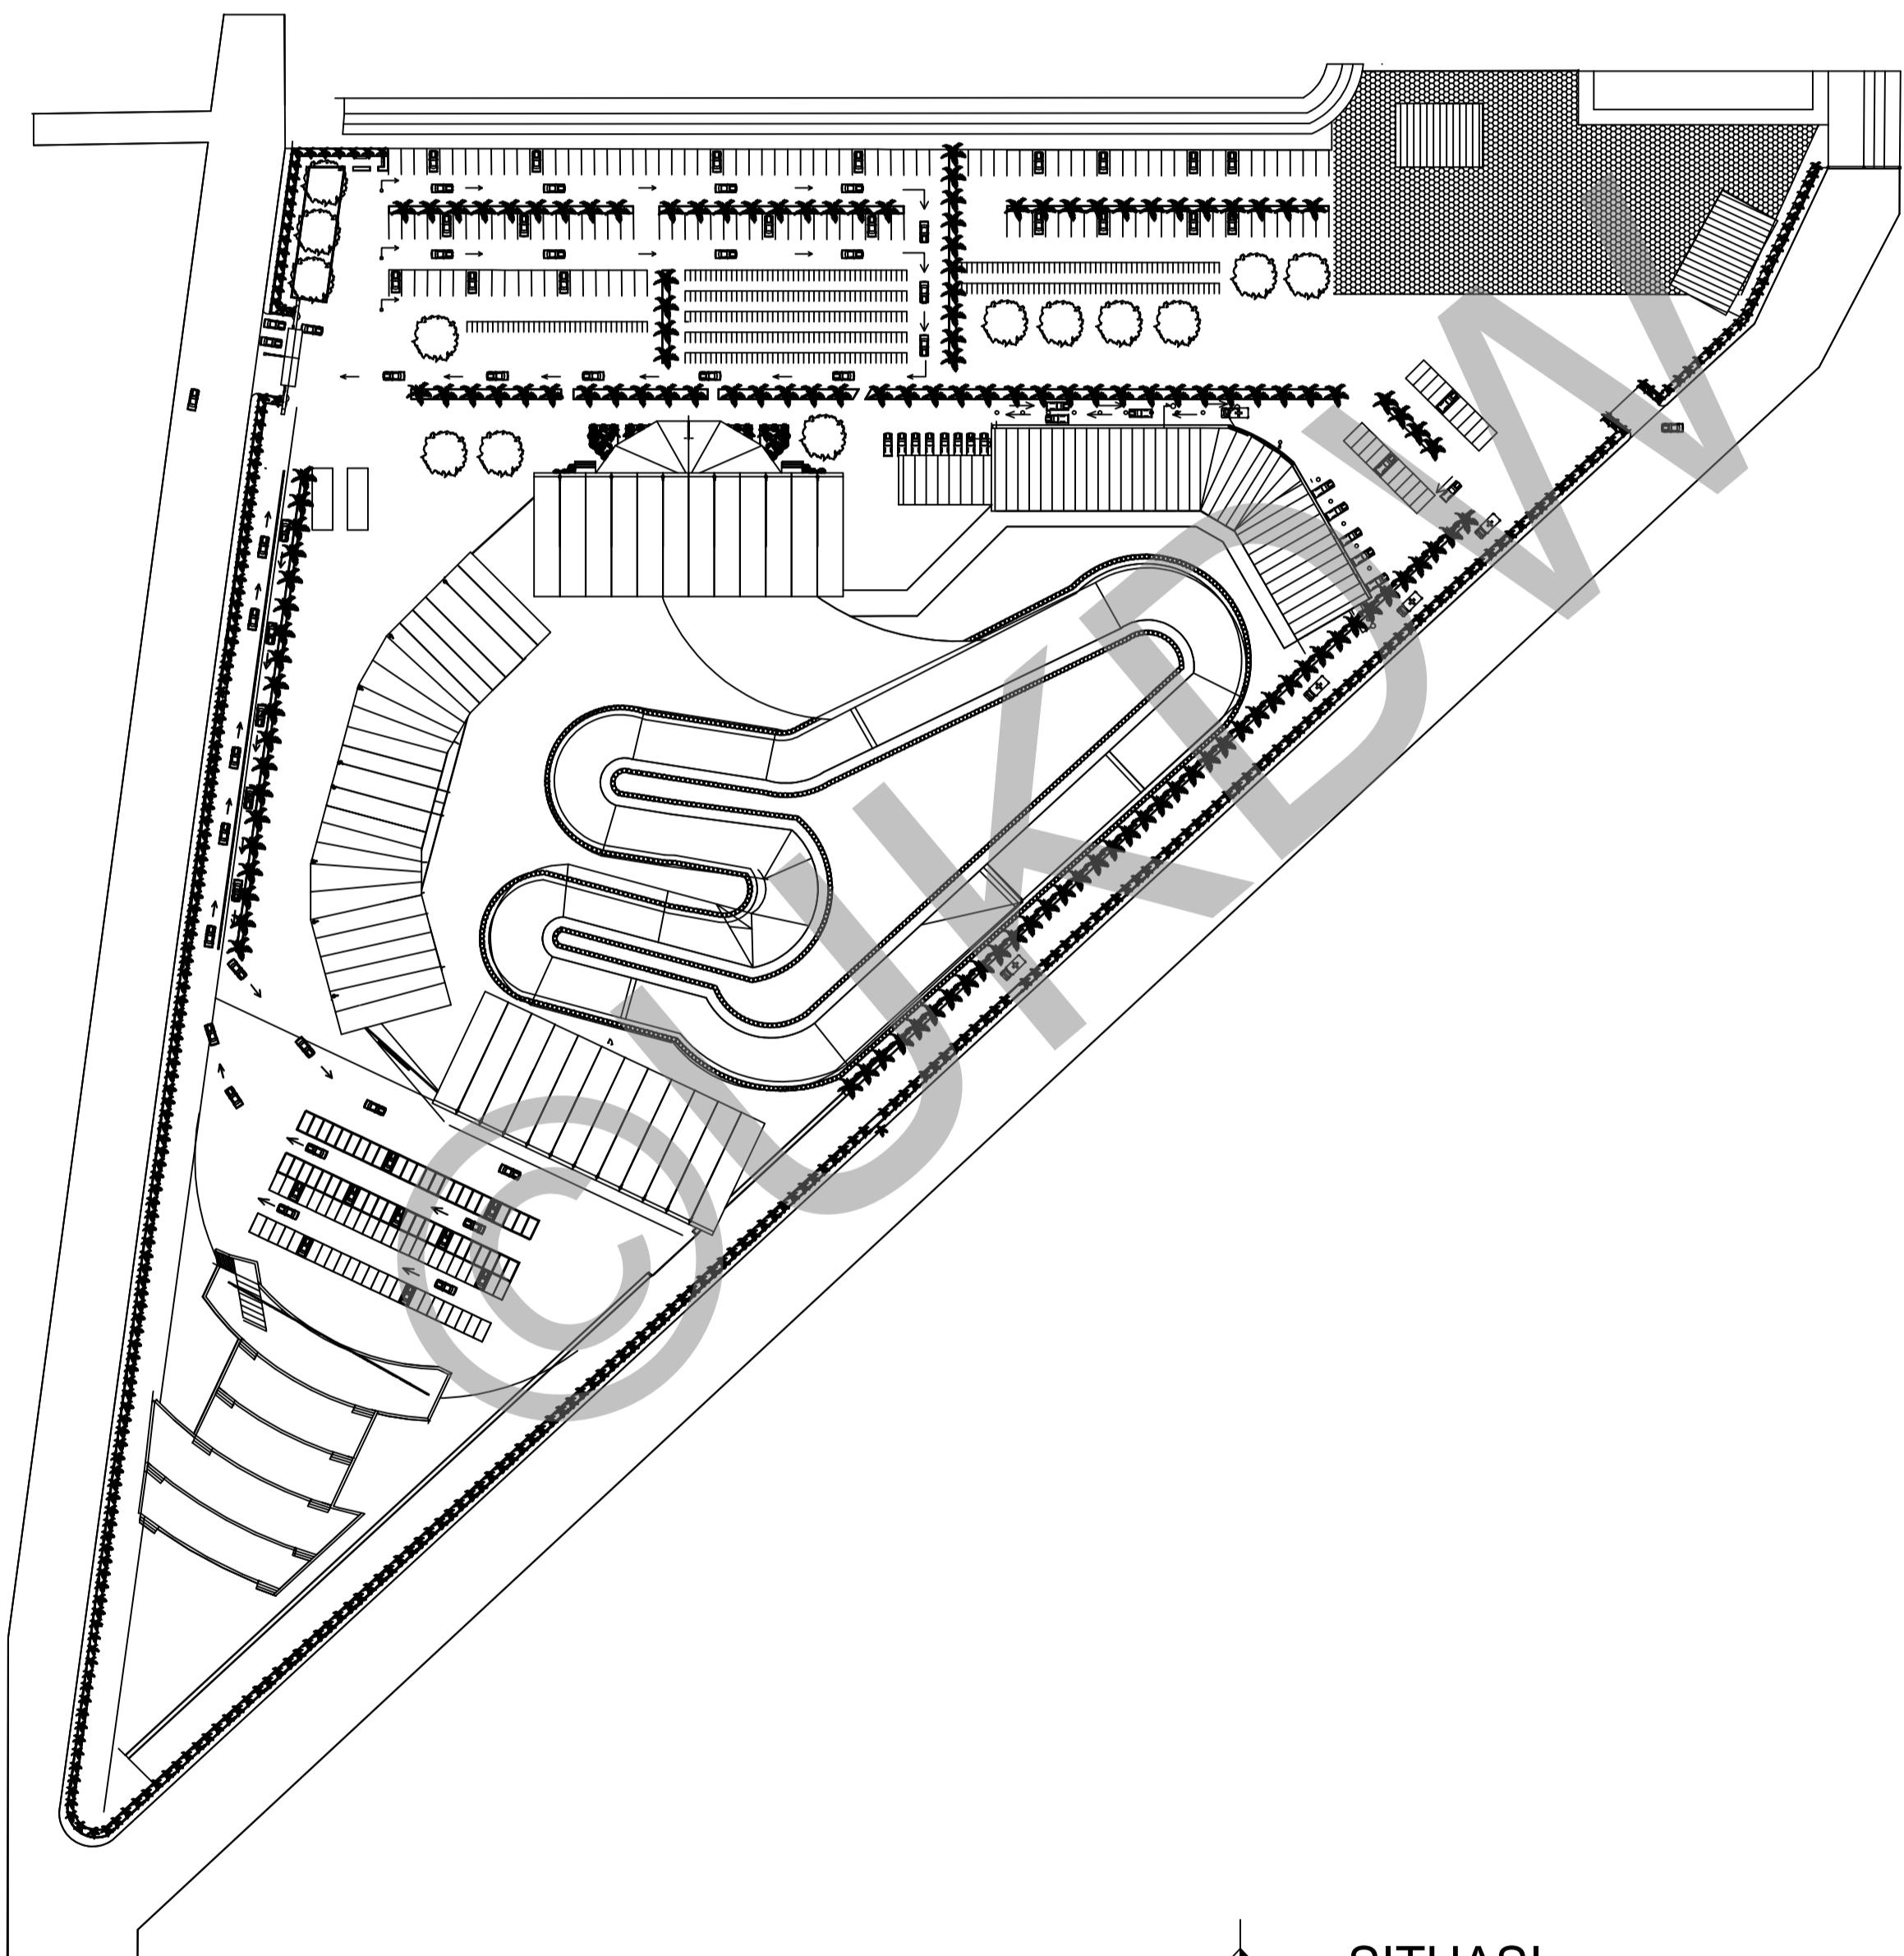


SITUASI
Skala 1:1200



PROYEK :	JUDUL PROYEK :	NAMA / N. I. M. :	DOSSEN PEMBIMBING :	NO. LBR :	JMLH LBR :	DISAHAKAN :
	PERANCANGAN GRASSTRACK DI KOTA JAYAPURA	HENDI THOMI NOYA 61 12 0013	PARMONANGAN MANURUNG, S.T., M.T. STEFANI NATALIA SABATINI, S.T., M.T.	2		
PROGRAM STUDI ARSITEKTUR	CATATAN :	SITUASI	SITUASI	SKALA :		
FAKULTAS ARSITEKTUR DAN DESAIN	JUDUL GAMBAR :					
UNIVERSITAS KRISTEN DUTA WACANA						
Jln. dr. Wahidin Soeirohoso 5-25 Yogyakarta						

SAVE DATE : Monday, 11 December, 2017

PC LABORATORIUM TA : TGA_10 CREATED BY LABORATORIUM DIGITAL - FAKULTAS ARSITEKTUR DAN DESAIN 2017

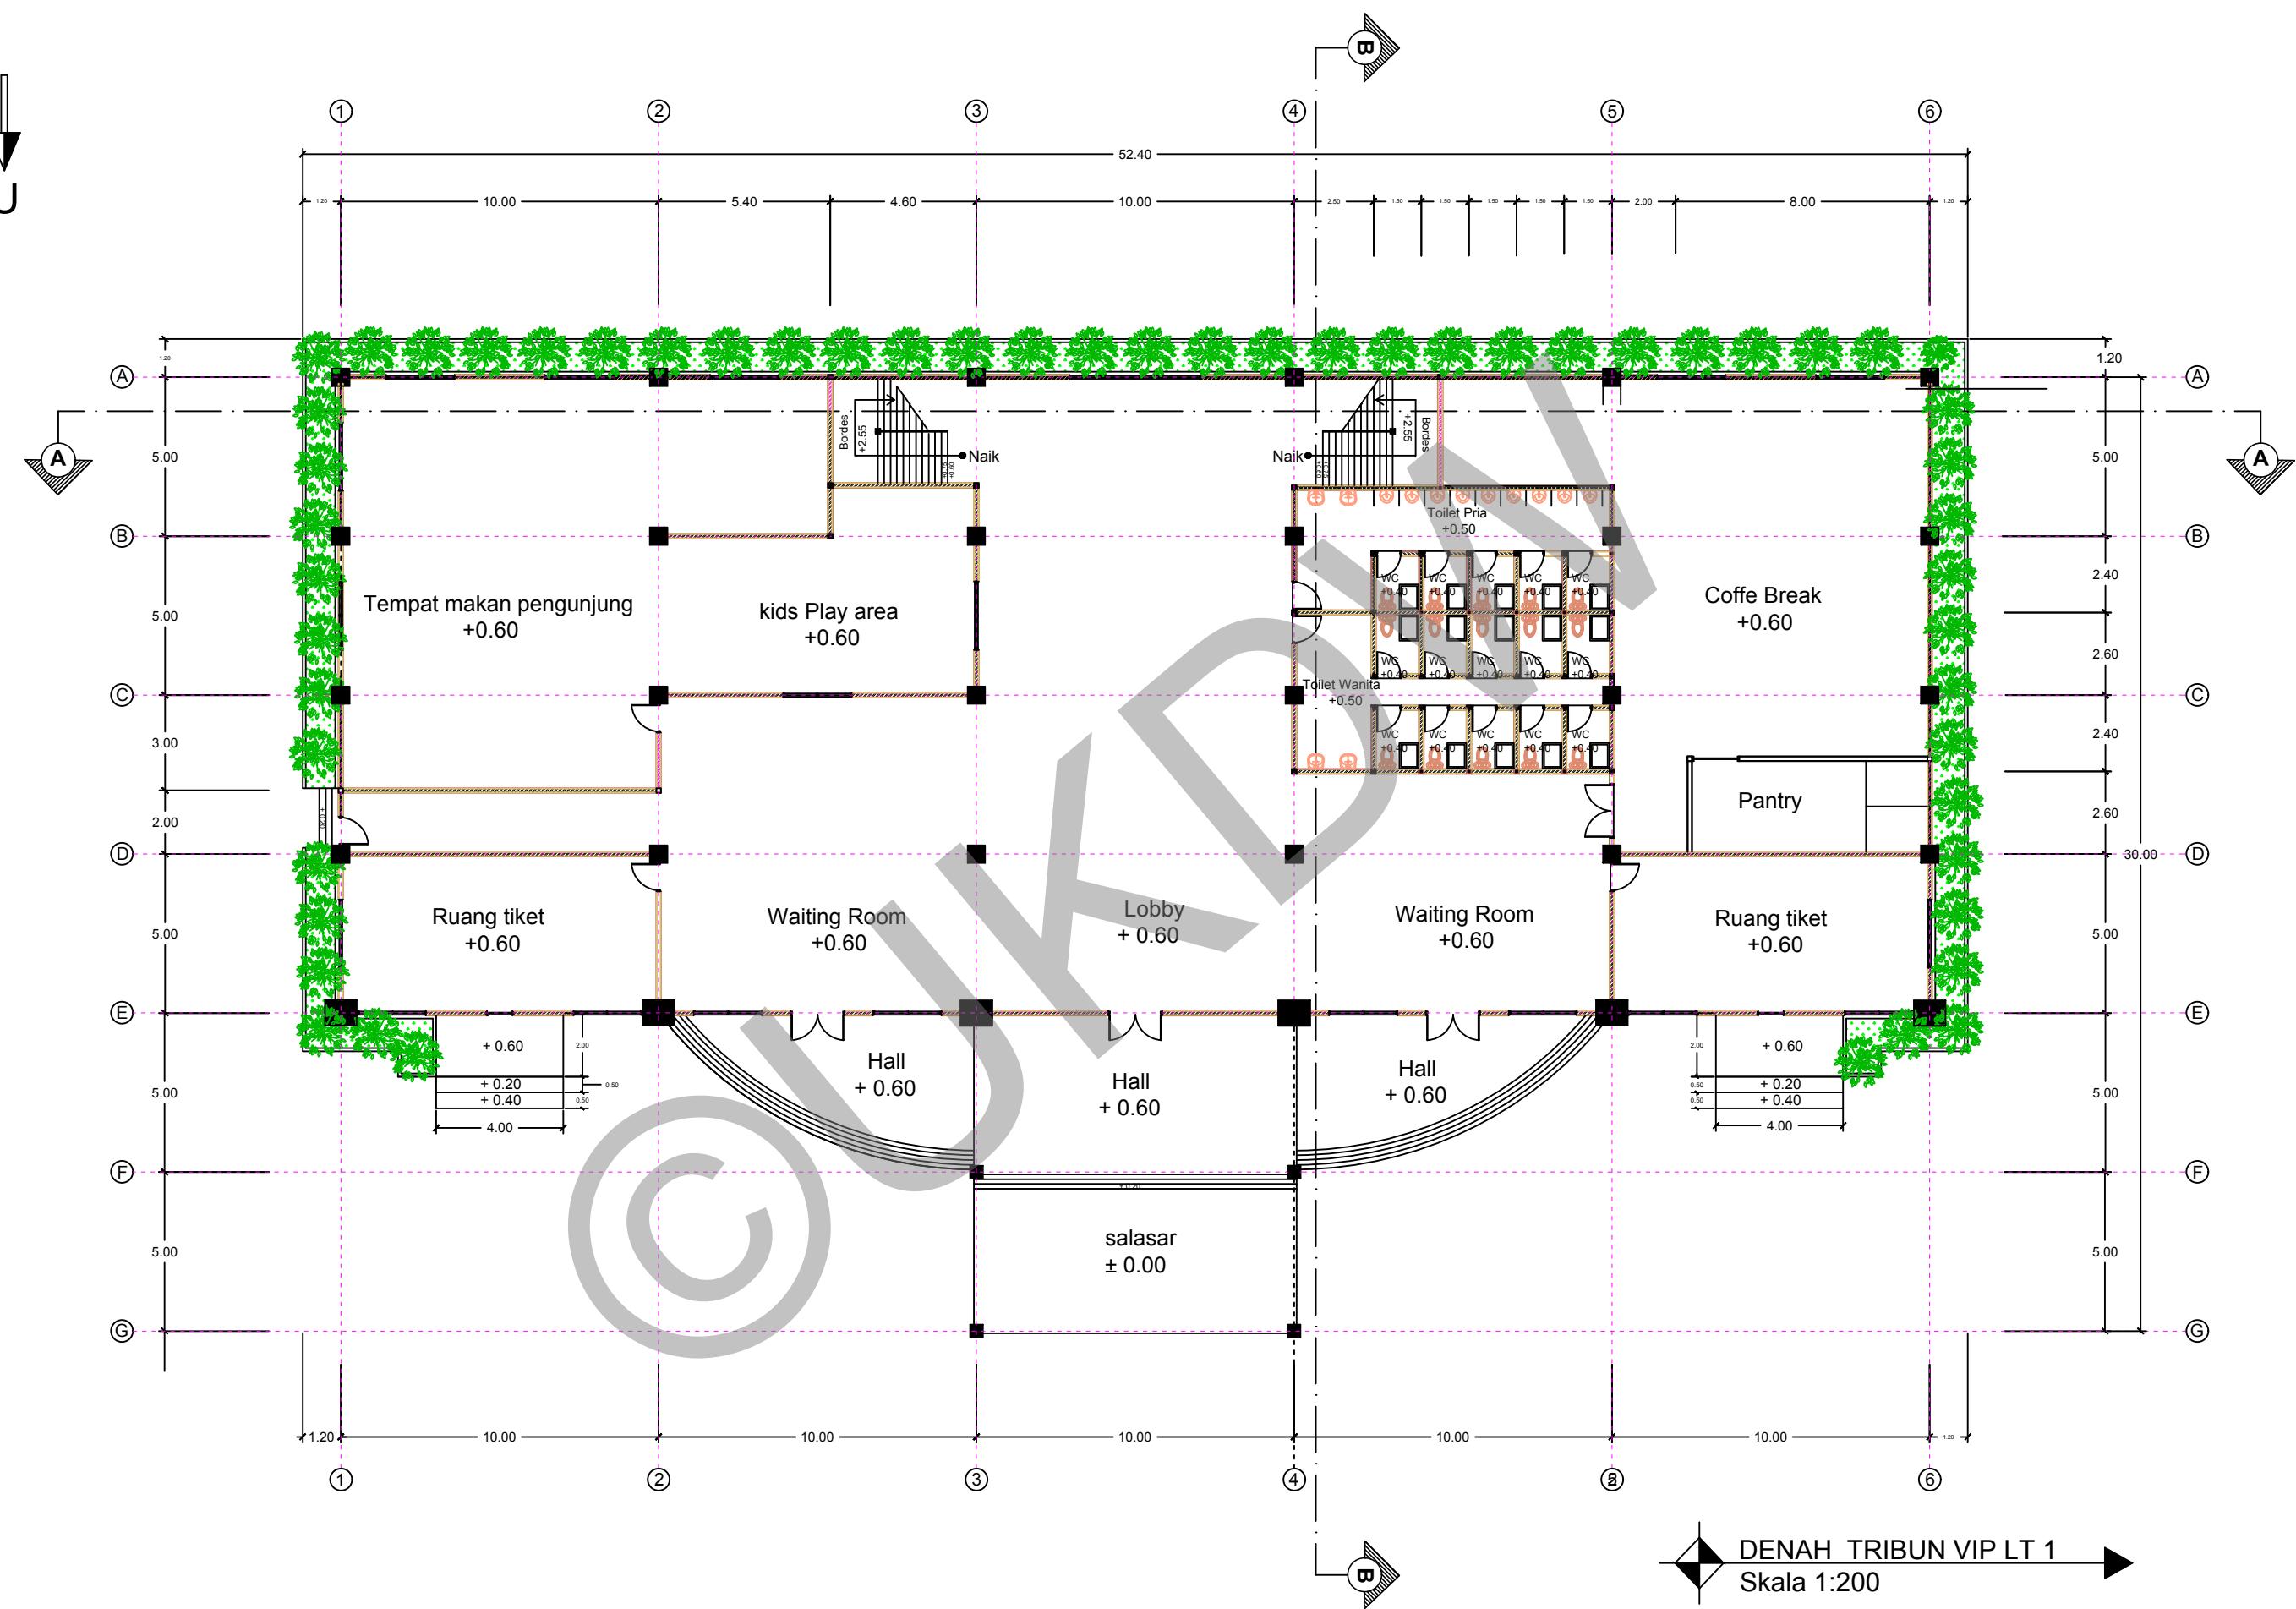

PROGRAM STUDI ARSITEKTUR
FAKULTAS ARSITEKTUR DAN DESAIN
UNIVERSITAS KRISTEN DUTA WACANA
Jln. dr. Wahidin Soedirohoesodo 5-25 Yogyakarta

PROYEK :
TUGAS AKHIR
SEMESTER GASAL 2017/2018

JUDUL PROYEK :

NAMA / N. I. M. :
HENDI
61 12 0


DOSEN PEMBIMBING :
PARMONANGAN MANURUNG, S.T., M.
STEFANI NATALIA SABATINI, S.T., M.

CATATAM

JUDUL GAMBAR :
DENAH LT 1 TRIBUN V

NO. LBR :	JMLH LBR :	DISAHKAN :
3		
SKALA :		
1:200		

↓ U

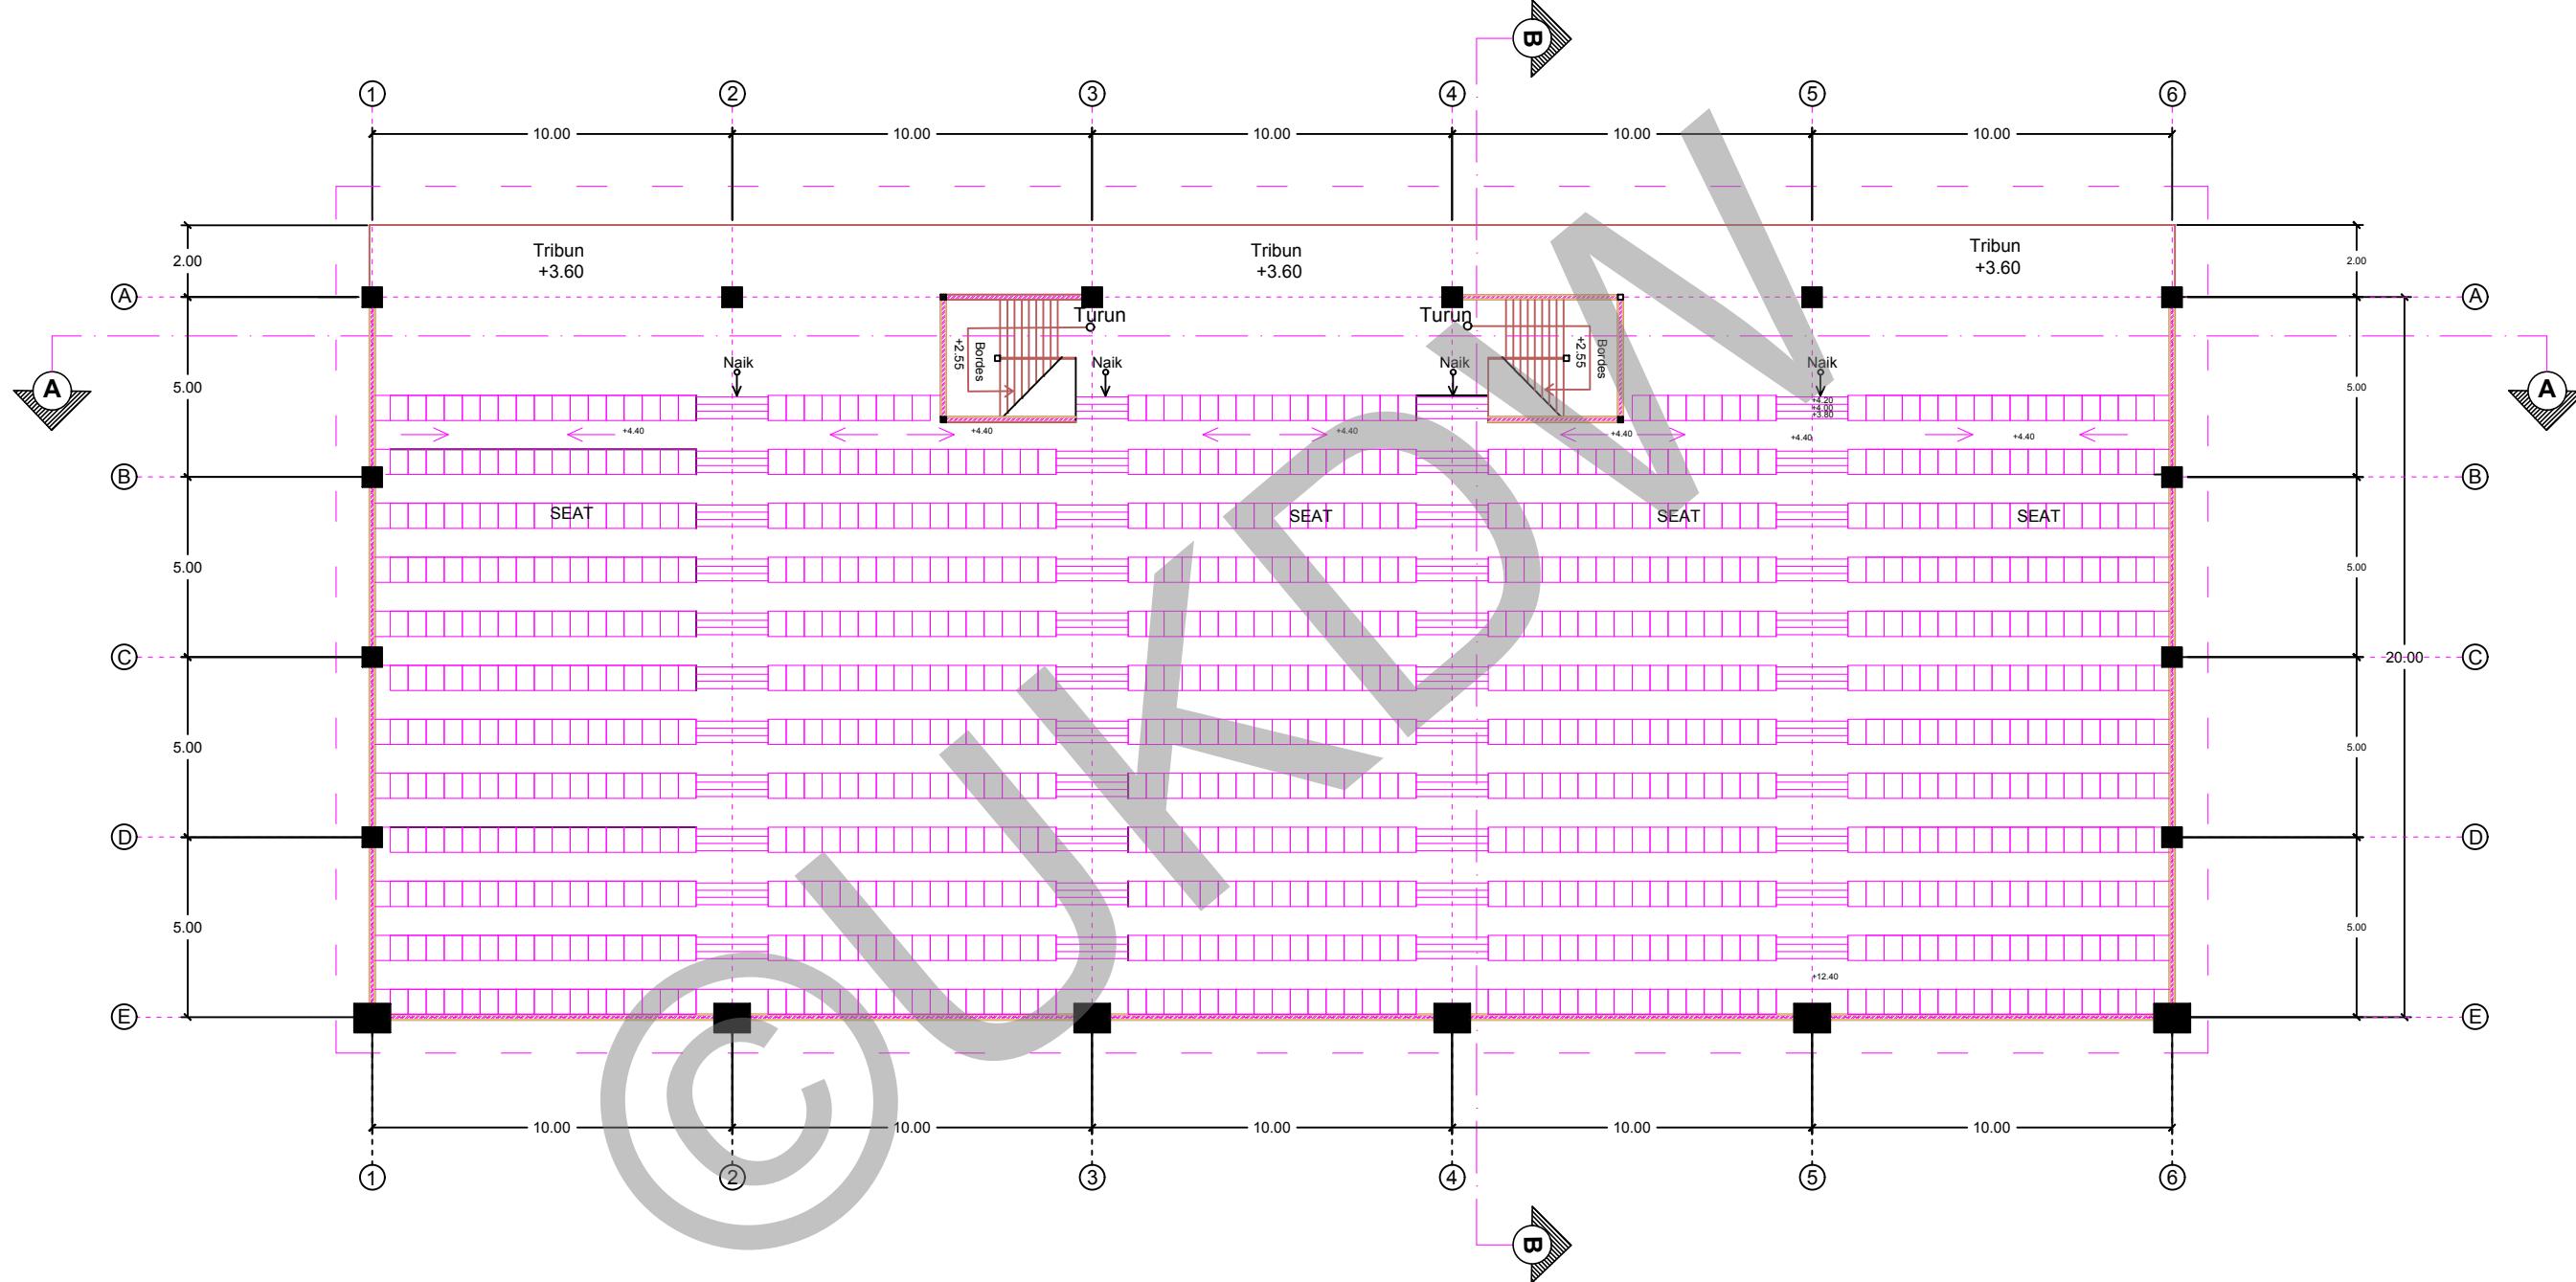

PROGRAM STUDI ARSITEKTUR
FAKULTAS ARSITEKTUR DAN DESAIN
UNIVERSITAS KRISTEN DUTA WACANA
Jln. dr. Wahidin Soedirnoesodo 5-25 Yogyakarta

PROYEK :
TUGAS AKHIR
SEMESTER GASAL 2017/2018

JUDUL PROYEK :
PERANCANGAN GRASSTRACK DI KOTA JAYAPURA


NAMA / N. I. M. :
HENDI THOMI NOYA
61 12 0013

DOSEN PEMBIMBING :
PARMONANGAN MANURUNG, S.T., M.T.
STEFANI NATALIA SABATINI, S.T., M.T.

CATATAN :

JUDUL GAMBAR :
DENAH LT 2 TRIBUN VIP

NO. LBR : 4
JMLH LBR :
DISAHKAN :
SKALA : 1:200

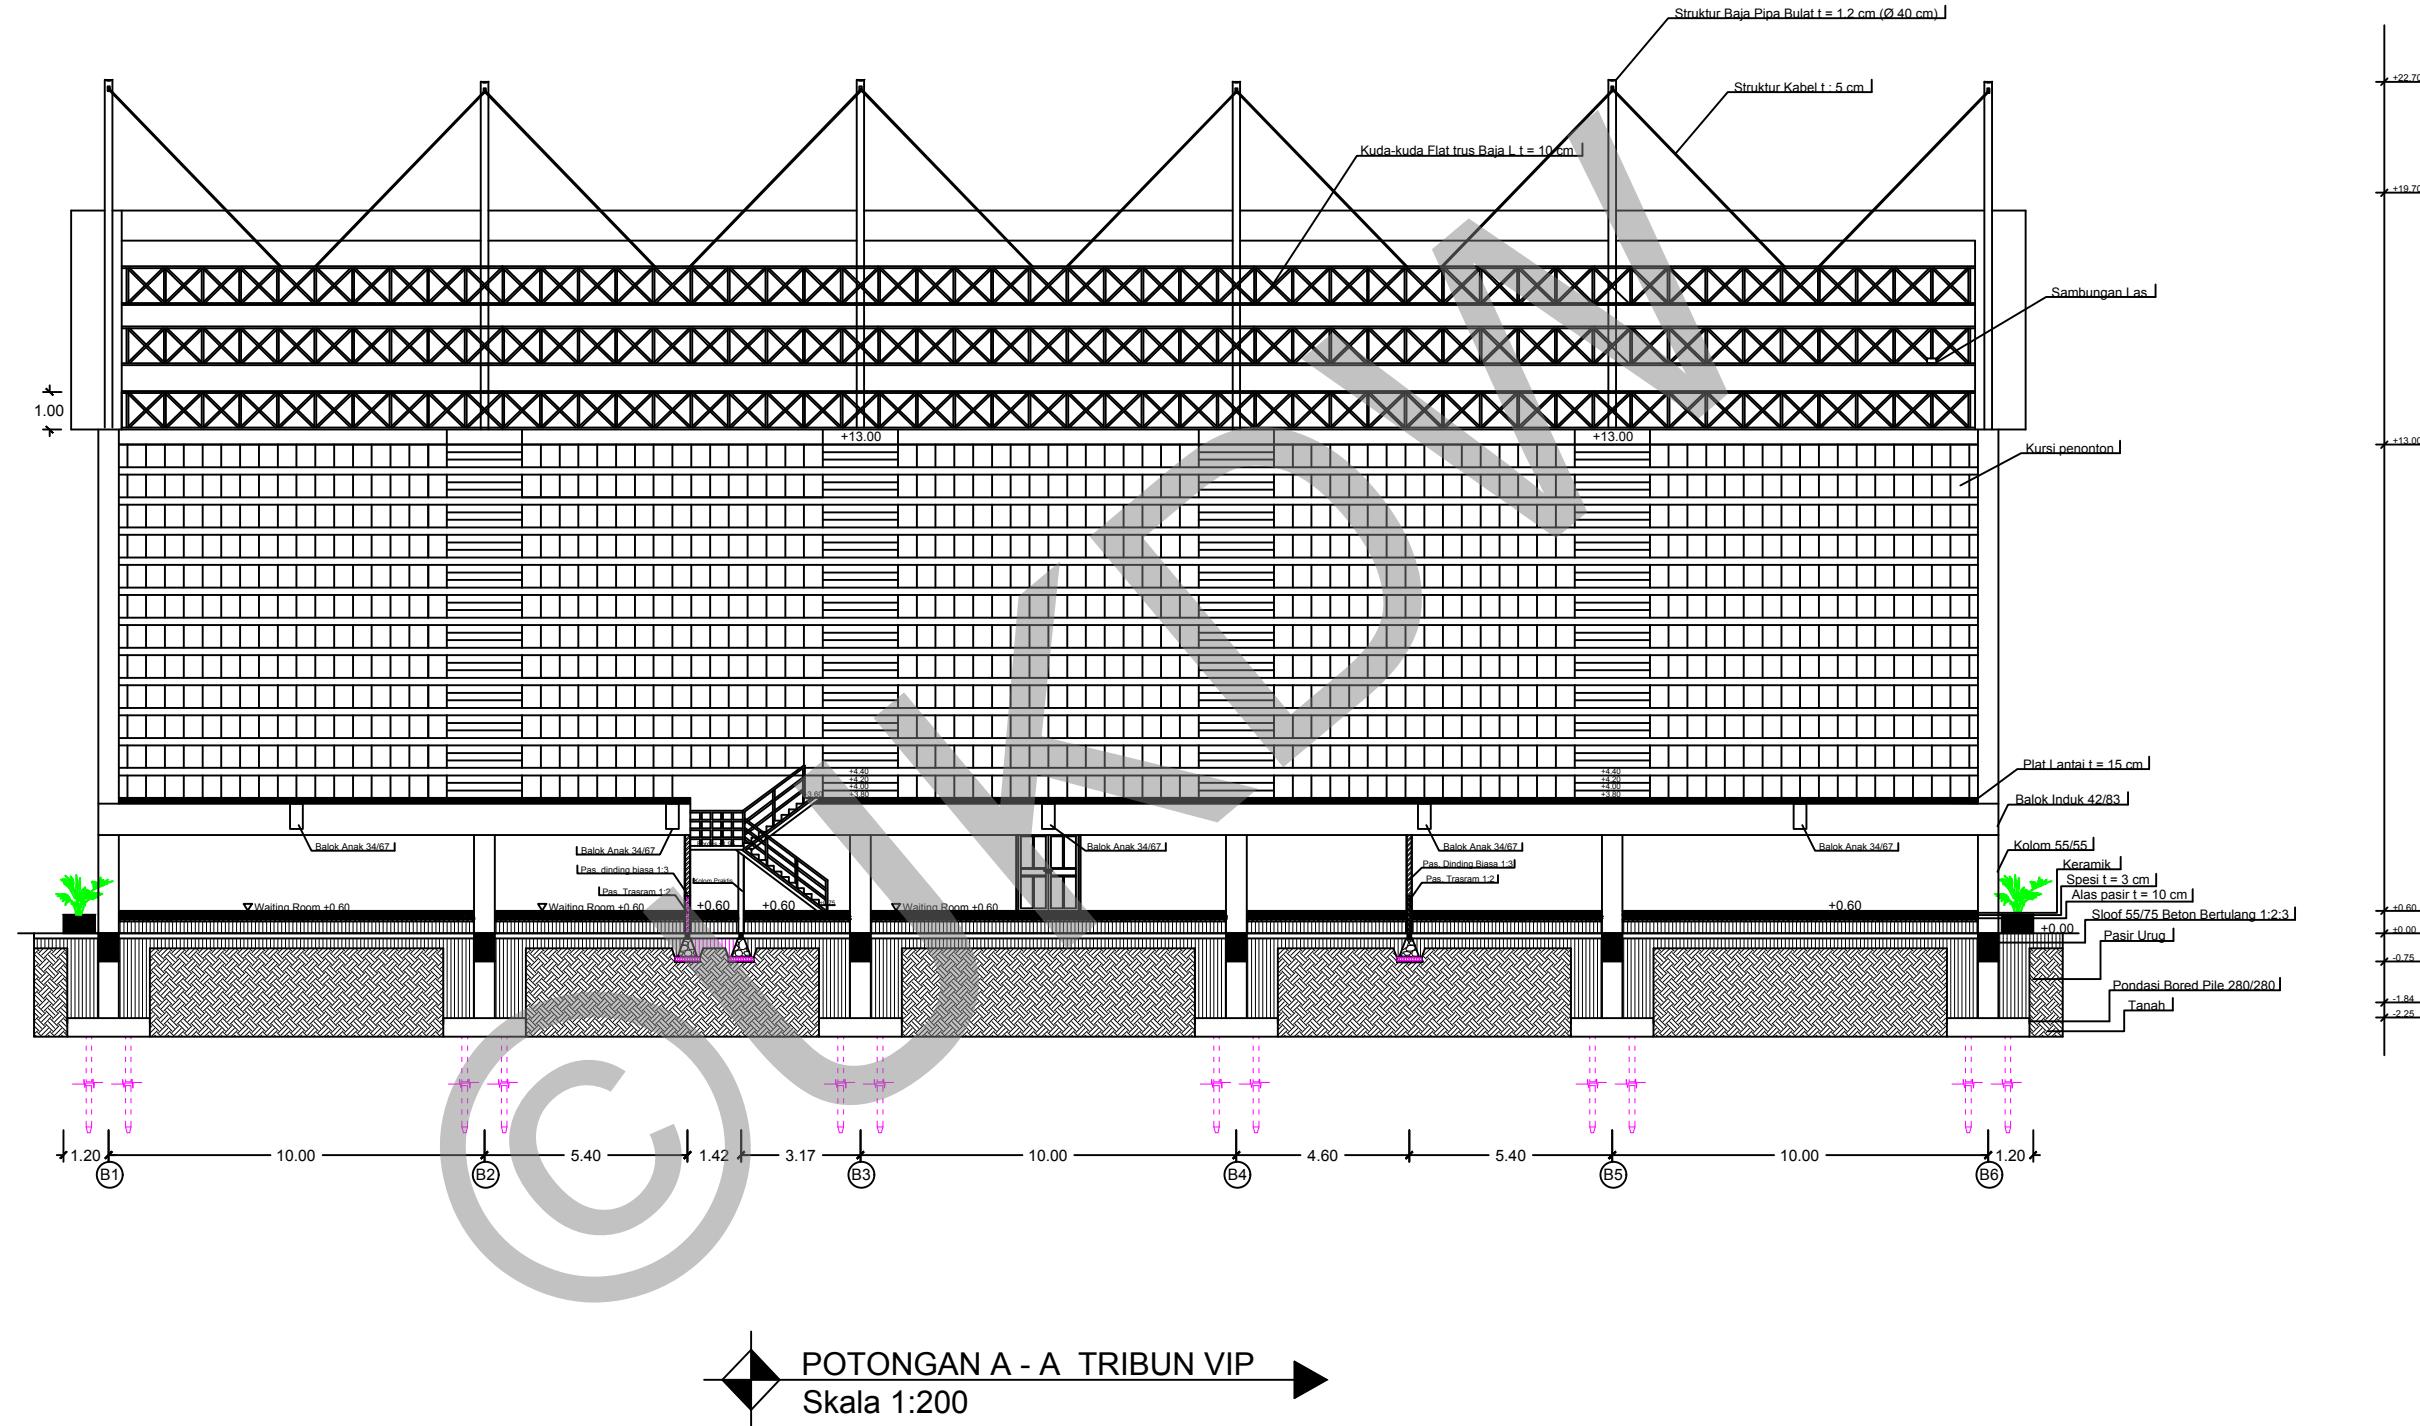

PROGRAM STUDI ARSITEKTUR
FAKULTAS ARSITEKTUR DAN DESAIN
UNIVERSITAS KRISTEN DUTA WACANA
Jln. dr. Wahidin Soedirohoesodo 5-25 Yogyakarta

■ PROYEK

TUGAS AKHIR
SEMESTER GASAL 2017/2018

JUDUL PRO

PERANCANGAN GRASSTRACK DI KOTA JAYAPURA

NAMA / N. I. M.

HENDI THOMI NO
61 12 0013

I DOSEN PEMBIMBING :

PARMONANGAN MANURUNG, S.T., M.
STEFANI NATALIA SABATINI, S.T., M.


CATATAM

JUDUL GAMBAR :

POTONGAN A - A TRIBUN VIP

| NO. LBR : | JMLH LBR : | DISAHKAN :

5
SKALA :
1:200

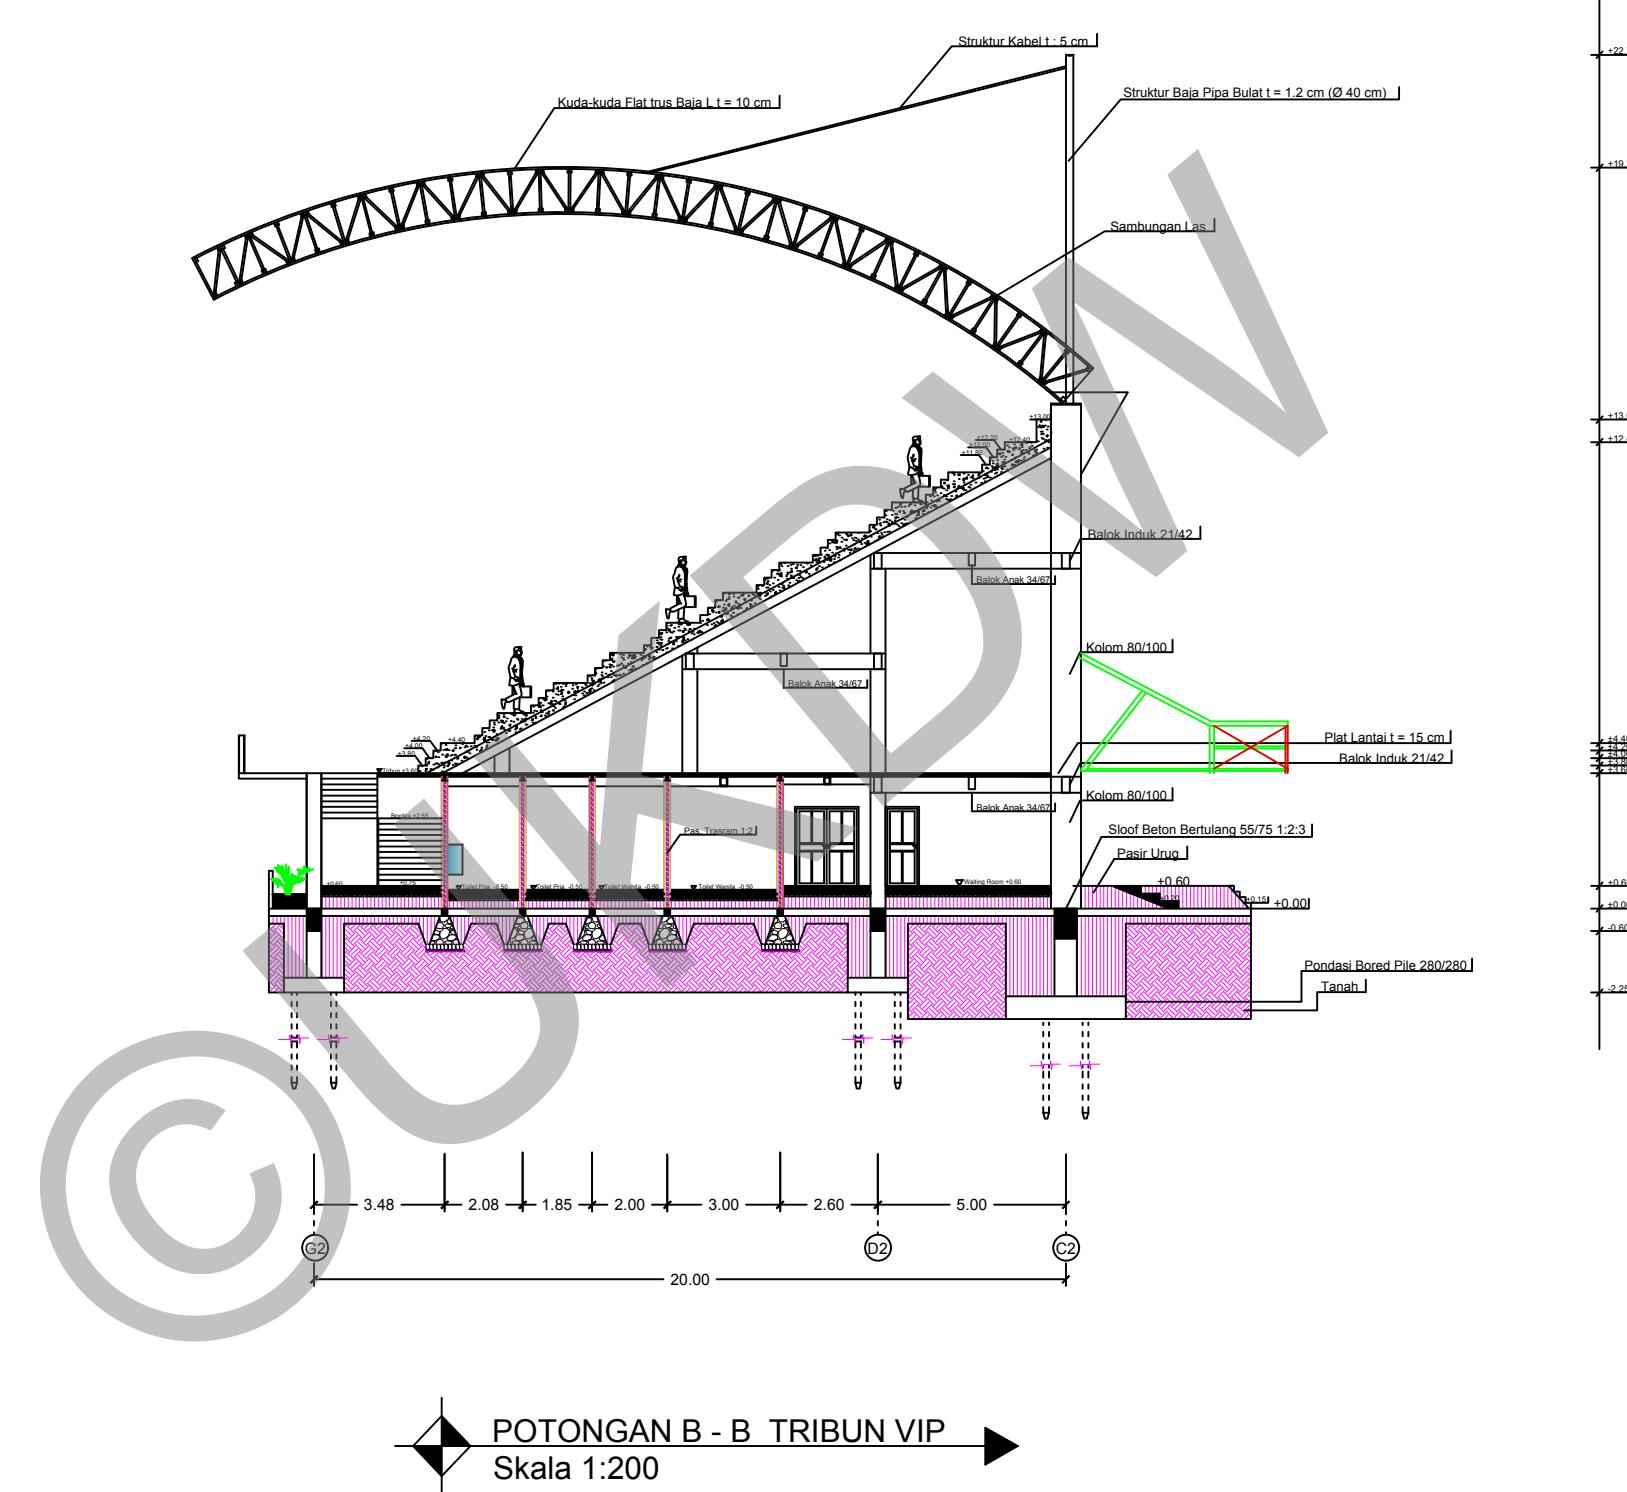

PROGRAM STUDI ARSITEKTUR
FAKULTAS ARSITEKTUR DAN DESAIN
UNIVERSITAS KRISTEN DUTA WACANA
Jln. dr. Wahidin Soedirnoesodo 5-25 Yogyakarta

PROYEK :
TUGAS AKHIR
SEMESTER GASAL 2017/2018

JUDUL PROYEK :
PERANCANGAN GRASSTRACK DI KOTA JAYAPURA


NAMA / N. I. M. :
HENDI THOMI NOYA
61 12 0013

DOSEN PEMBIMBING :
PARMONANGAN MANURUNG, S.T., M.T.
STEFANI NATALIA SABATINI, S.T., M.T.

CATATAN :

JUDUL GAMBAR :
POTONGAN B-B TRIBUN VIP

NO. LBR : 6 JMLH LBR : 1
SKALA : 1:200

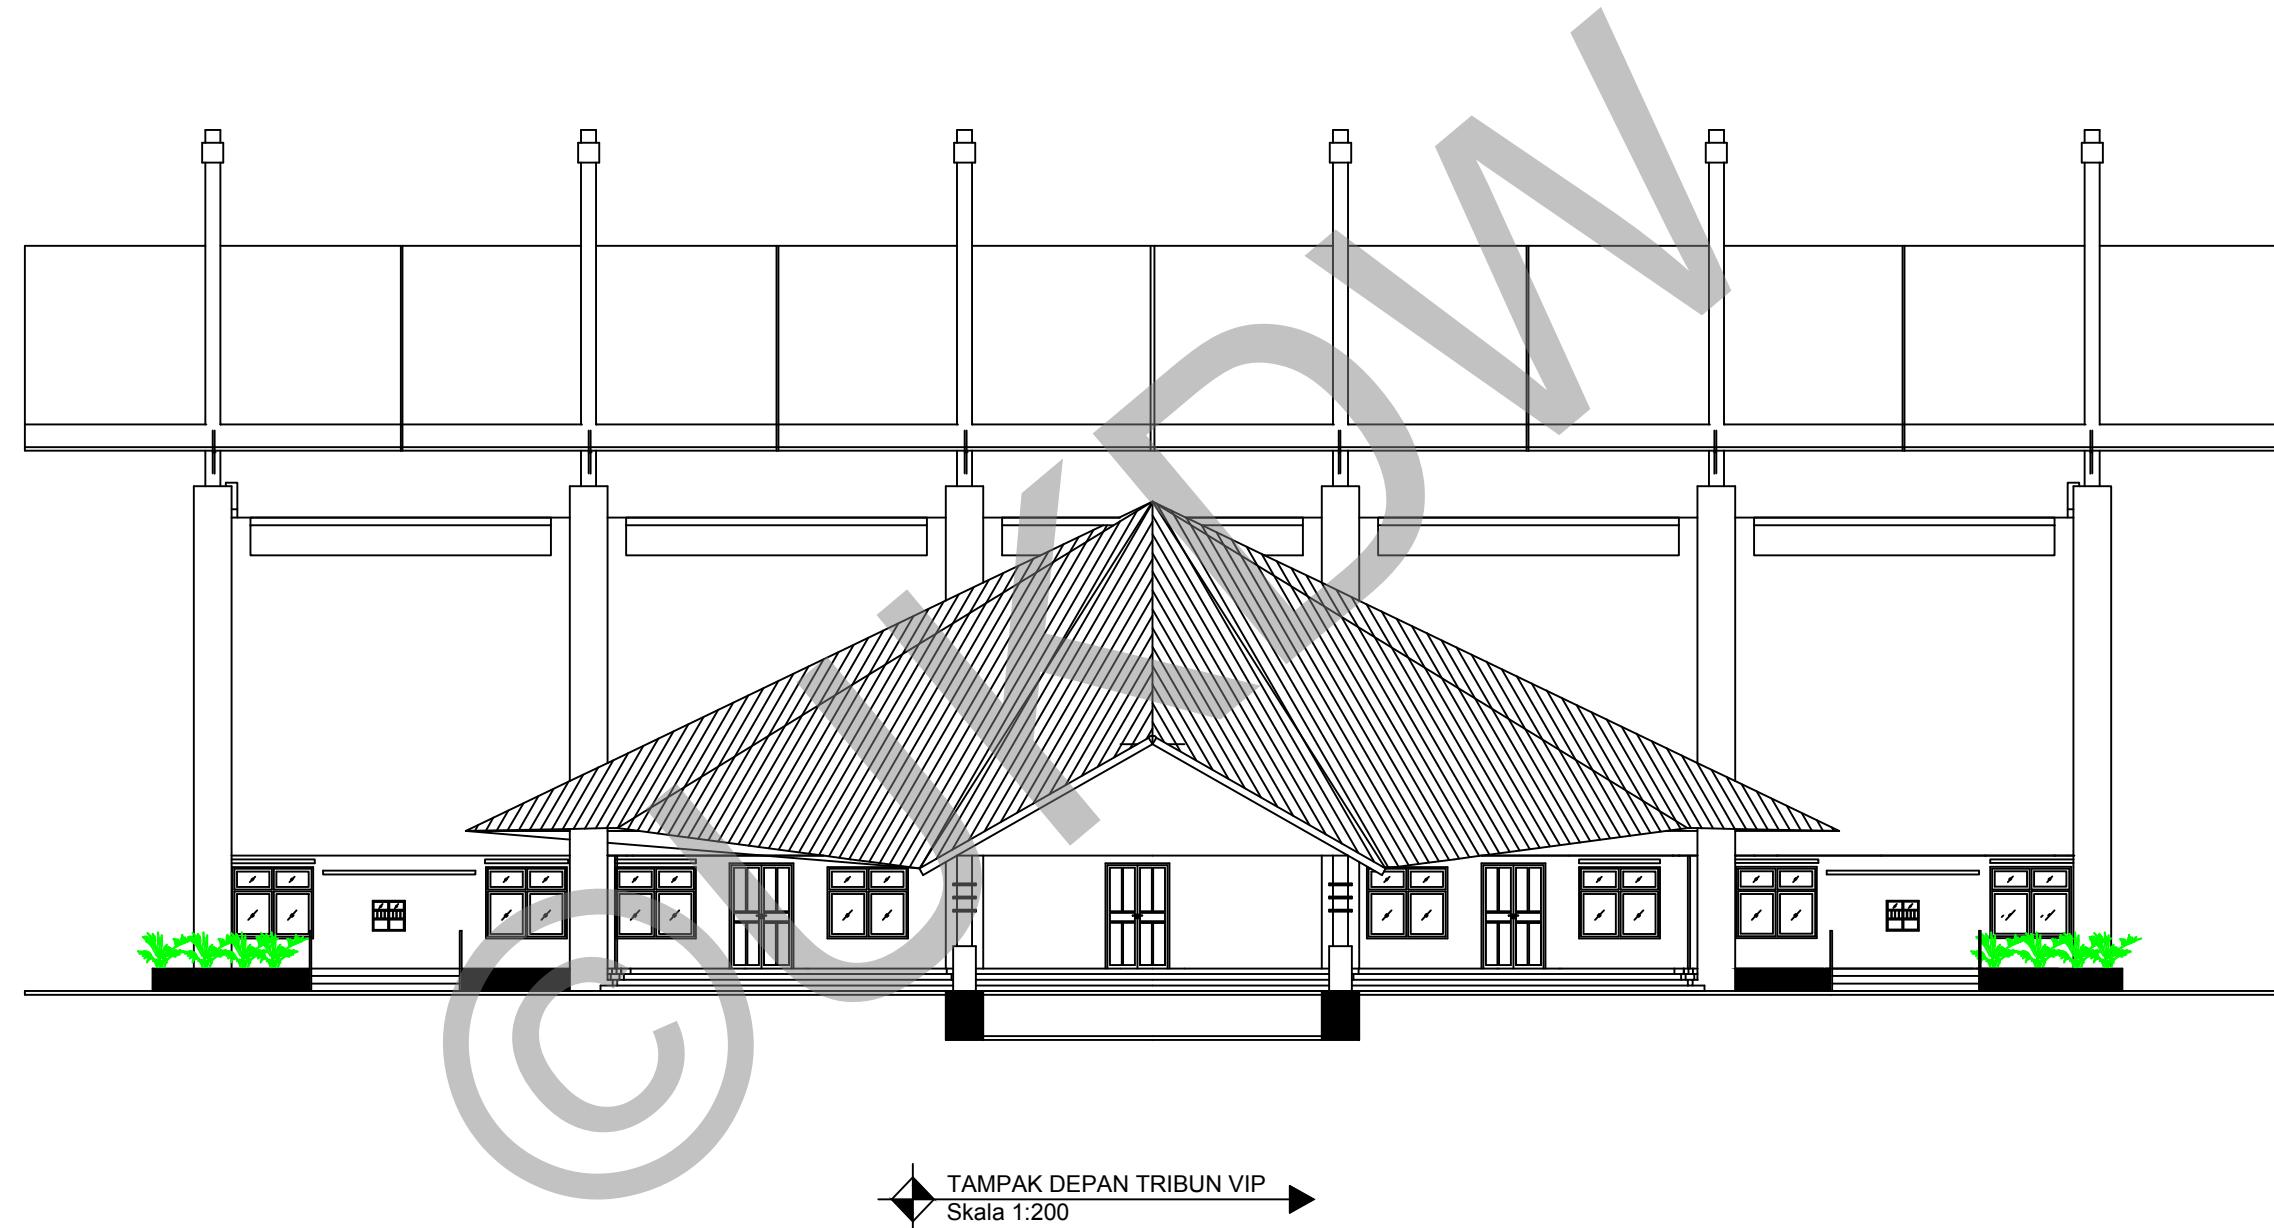

PROGRAM STUDI ARSITEKTUR
FAKULTAS ARSITEKTUR DAN DESAIN
UNIVERSITAS KRISTEN DUTA WACANA
Jln. dr. Wahidin Soedirnoesodo 5-25 Yogyakarta

PROYEK :
TUGAS AKHIR
SEMESTER GASAL 2017/2018

JUDUL PROYEK :
PERANCANGAN GRASSTRACK DI KOTA JAYAPURA


NAMA / N. I. M. :
HENDI THOMI NOYA
61 12 0013

DOSEN PEMBIMBING :
PARMONANGAN MANURUNG, S.T., M.T.
STEFANI NATALIA SABATINI, S.T., M.T.

CATATAN :

JUDUL GAMBAR :
TAMPAK DEPAN TRIBUN VIP

NO. LBR : 7 JMLH LBR : 1 DISAHKAN :
SKALA : 1:200

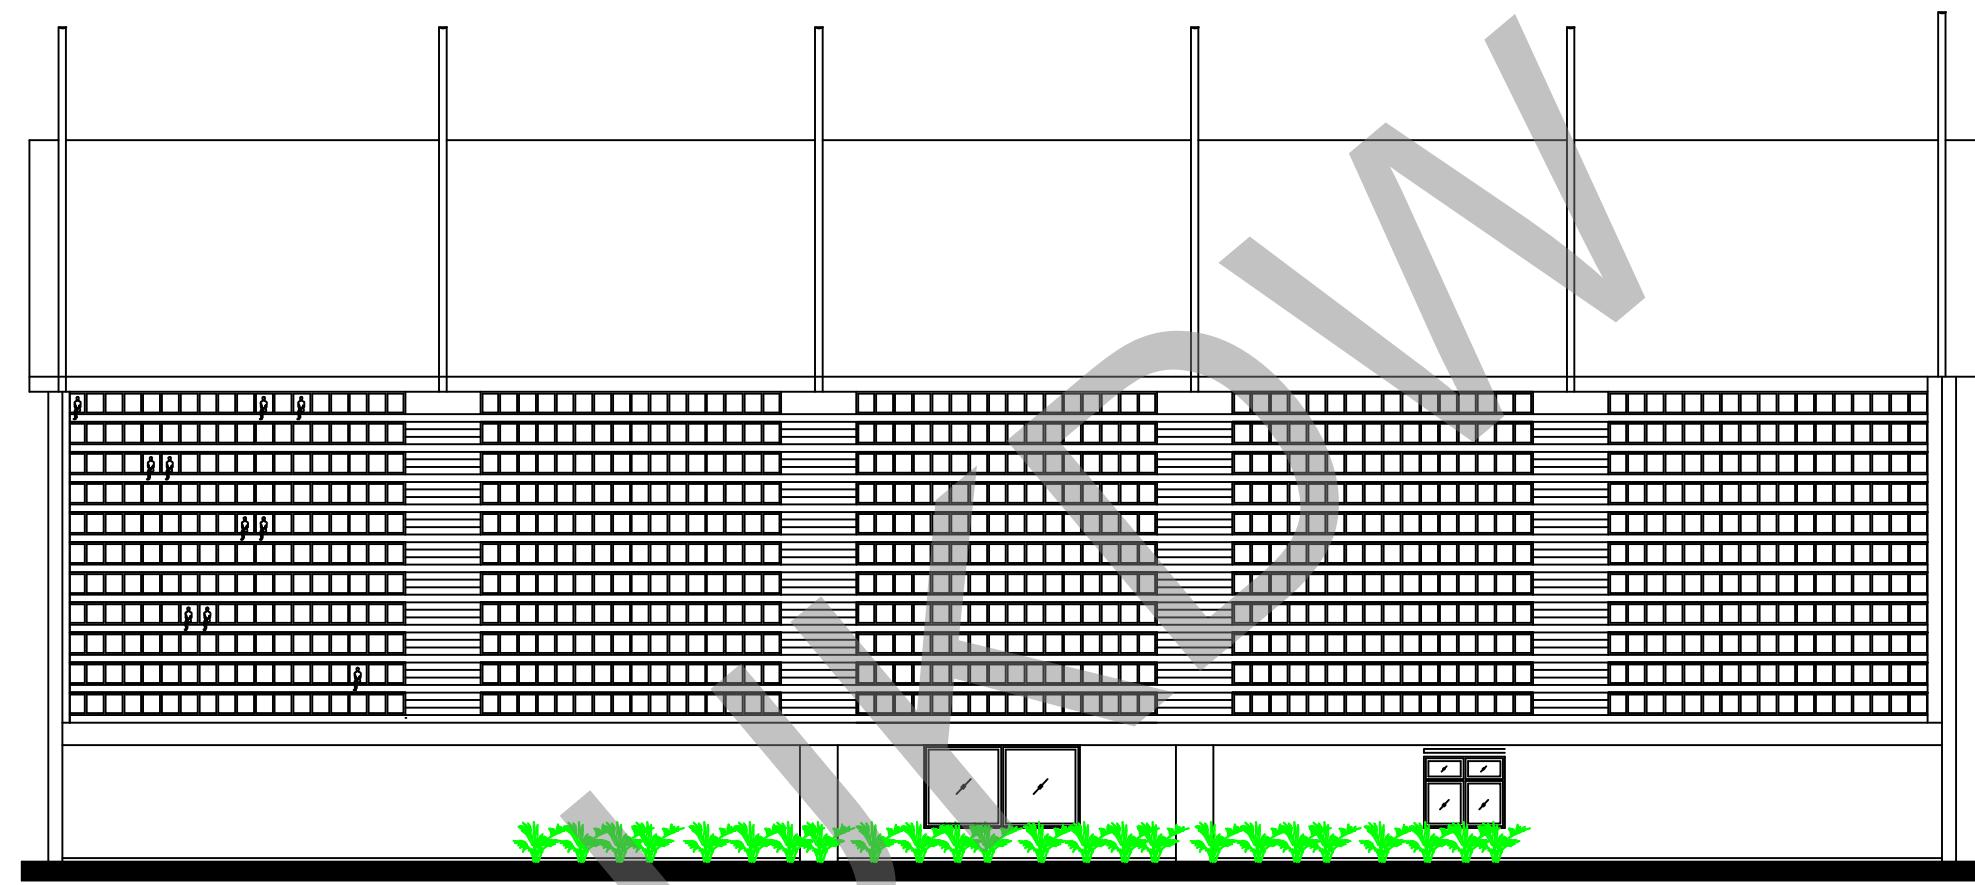

TAMPAK BELAKANG TRIBUN VIP
Skala 1:200



PROGRAM STUDI ARSITEKTUR
FAKULTAS ARSITEKTUR DAN DESAIN
UNIVERSITAS KRISTEN DUTA WACANA
Jln. dr. Wahidin Soedirnoesodo 5-25 Yogyakarta

PROYEK :
TUGAS AKHIR
SEMESTER GASAL 2017/2018

JUDUL PROYEK :
PERANCANGAN GRASSTRACK DI KOTA JAYAPURA


NAMA / N. I. M. :
HENDI THOMI NOYA
61 12 0013

DOSEN PEMBIMBING :
PARMONANGAN MANURUNG, S.T., M.T.
STEFANI NATALIA SABATINI, S.T., M.T.

CATATAN :

JUDUL GAMBAR :
TAMPAK BELAKANG TRIBUN VIP

NO. LBR : 8 JMLH LBR : 1 DISAHKAN :
SKALA : 1:200

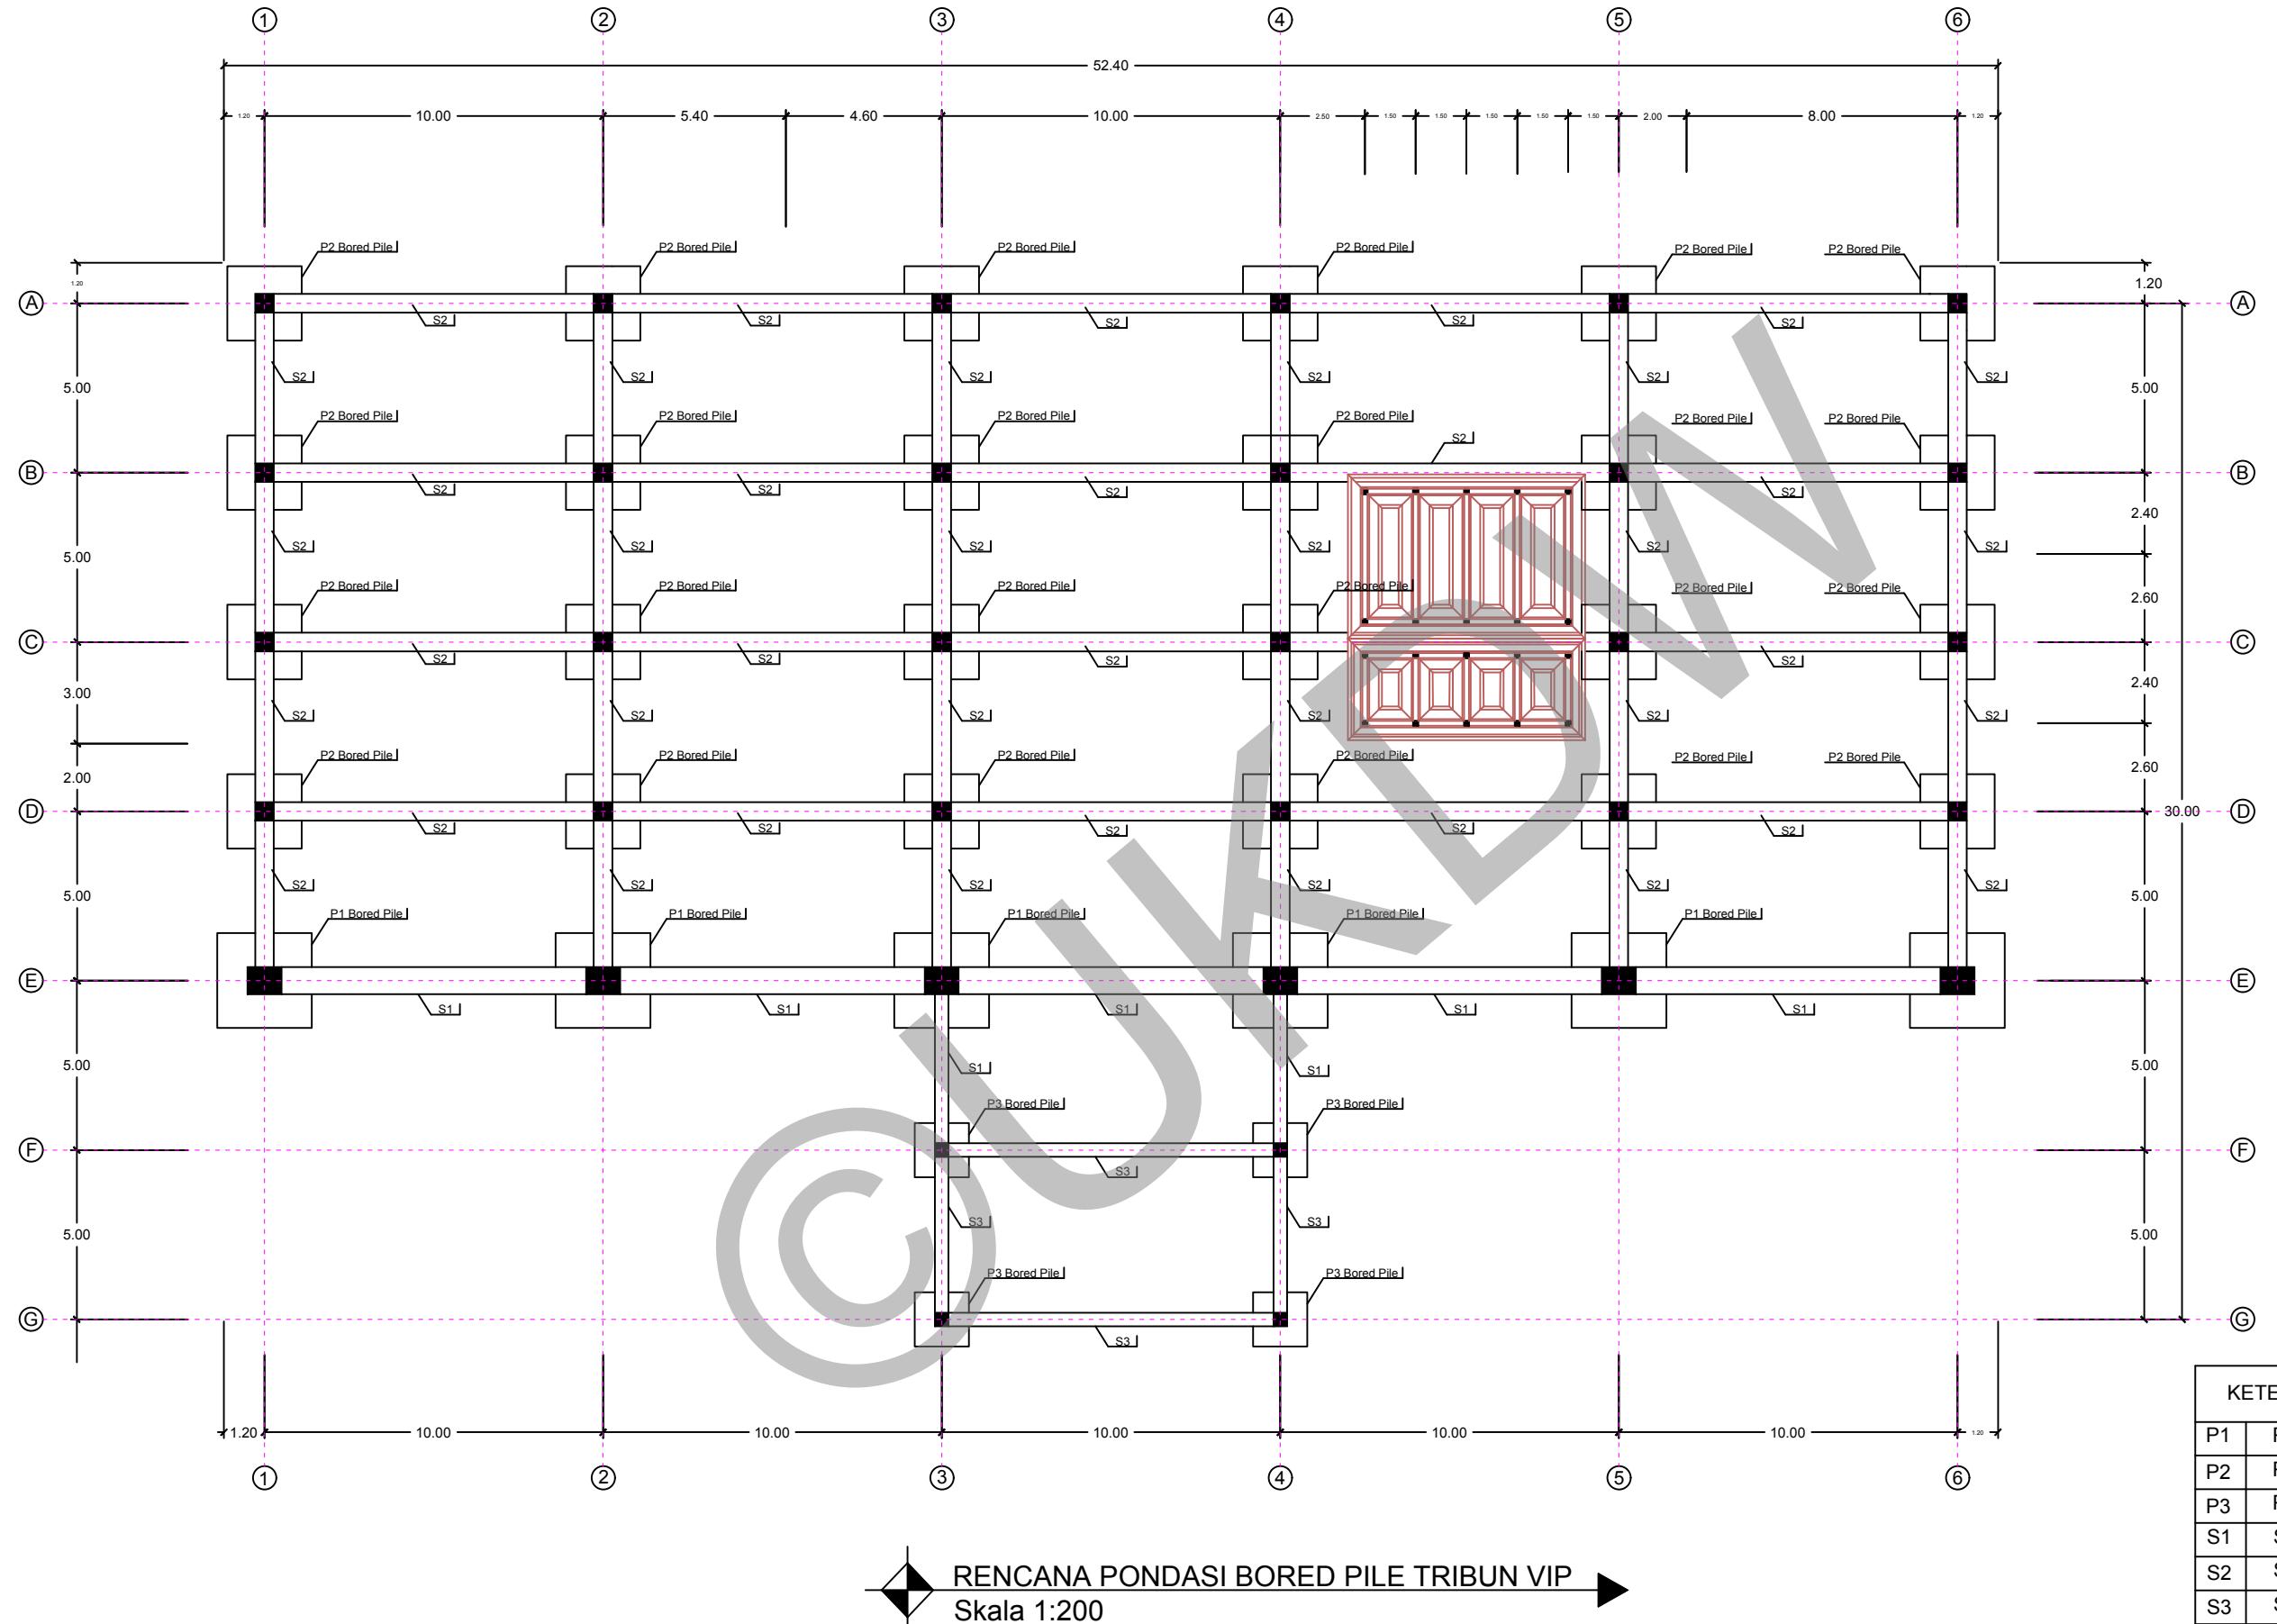

PROGRAM STUDI ARSITEKTUR
FAKULTAS ARSITEKTUR DAN DESAIN
UNIVERSITAS KRISTEN DUTA WACANA
Jl. dr. Wahidin Soedirnoesodo 5-25 Yogyakarta

PROYEK :
TUGAS AKHIR
SEMESTER GASAL 2017/2018


JUDUL PROYEK :
PERANCANGAN GRASSTRACK DI KOTA JAYAPURA

NAMA / N. I. M. :
HENDI THOMI NOYA
61 12 0013

DOSEN PEMBIMBING :
PARMONANGAN MANURUNG, S.T., M.T.
STEFANI NATALIA SABATINI, S.T., M.T.

CATATAN :
RENCANA PONDASI BORED PILE TRIBUN VIP

NO. LBR : 9 JMLH LBR : 1 DISAHKAN :
SKALA : 1:200

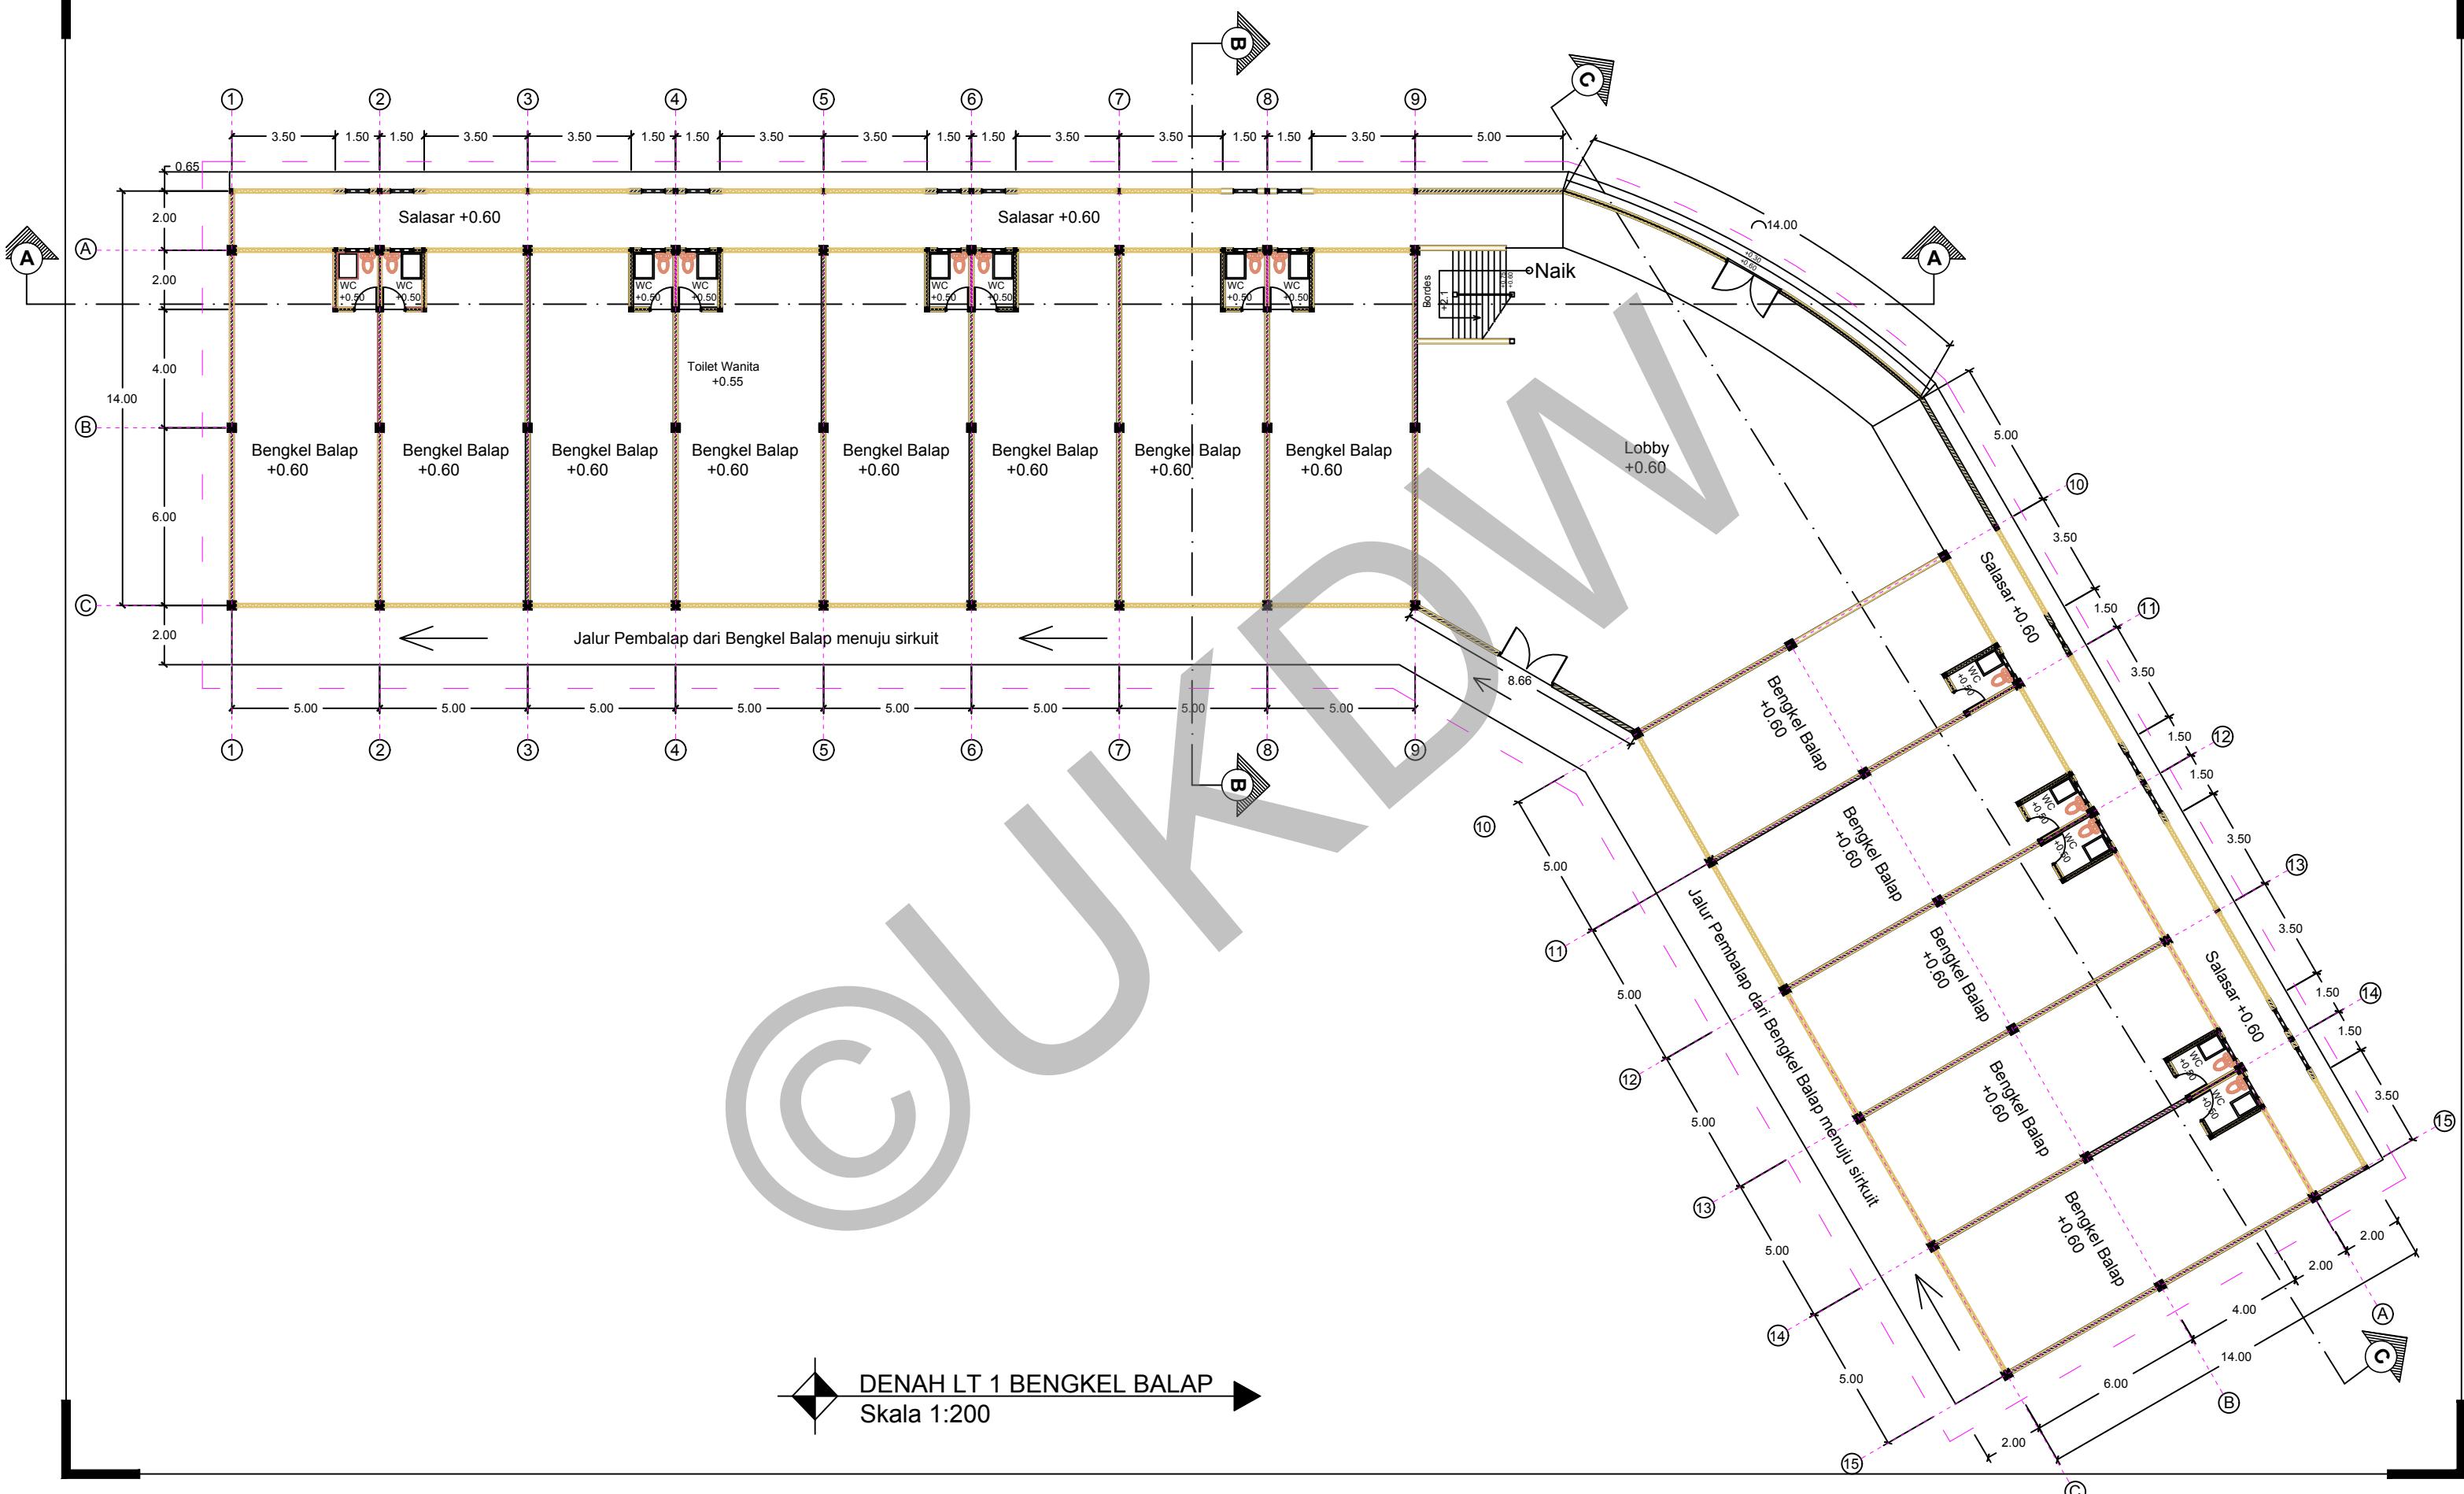

PROGRAM STUDI ARSITEKTUR
FAKULTAS ARSITEKTUR DAN DESAIN
UNIVERSITAS KRISTEN DUTA WACANA
Jln. dr. Wahidin Soedirnoesodo 5-25 Yogyakarta

PROYEK :
TUGAS AKHIR
SEMESTER GASAL 2017/2018

JUDUL PROYEK :
PERANCANGAN GRASSTRACK DI KOTA JAYAPURA


NAMA / N. I. M. :
HENDI THOMI NOYA
61 12 0013

DOSEN PEMBIMBING :
PARMONANGAN MANURUNG, S.T., M.T.
STEFANI NATALIA SABATINI, S.T., M.T.

CATATAN :

JUDUL GAMBAR :
DENAH LT 1 BENGKEL BALAP

NO. LBR :	JMLH LBR :	DISAHKAN :
11		
SKALA :		1:200

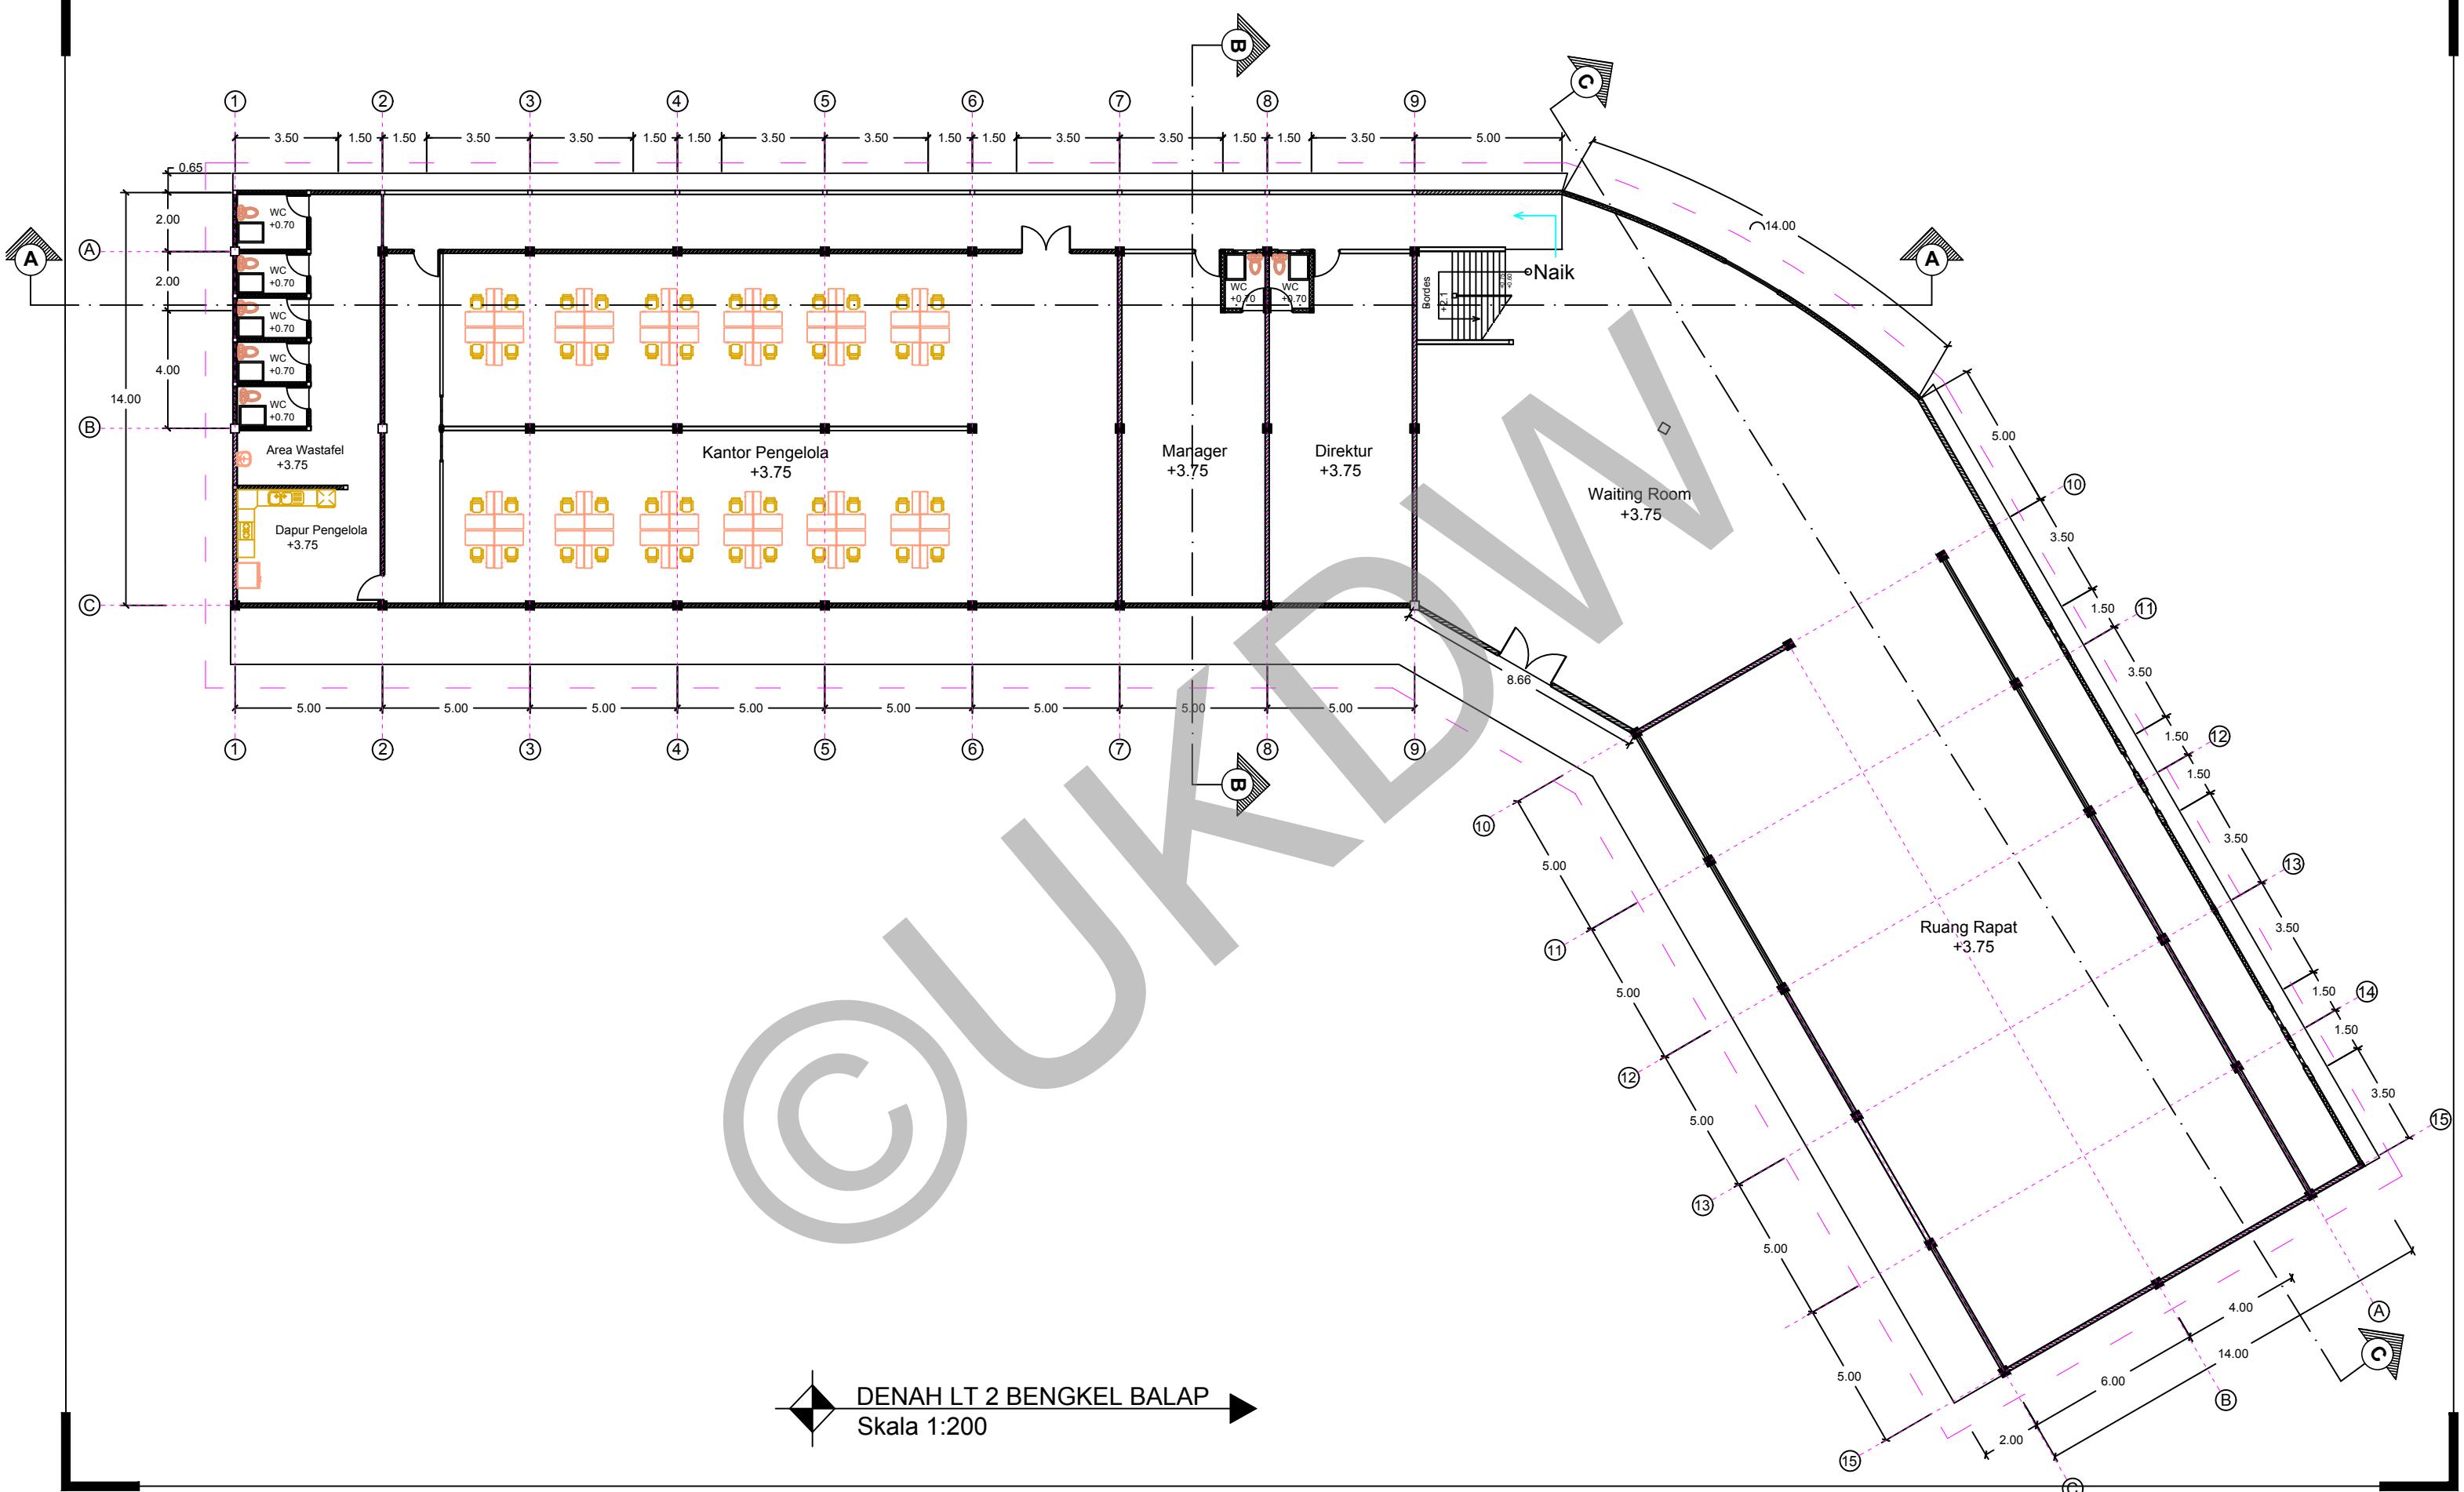

PROGRAM STUDI ARSITEKTUR
FAKULTAS ARSITEKTUR DAN DESAIN
UNIVERSITAS KRISTEN DUTA WACANA
Jln. dr. Wahidin Soedirohoesodo 5-25 Yogyakarta

PROYEK :
TUGAS AKHIR
SEMESTER GASAL 2017/2018

JUDUL PROYEK :


NAMA / N. I. M. :
HENDI THOMI NOYA
61 12 0013

| DOSEN PEMBIMBING :
| PARMONANGAN MANURUNG, S.T., M.T.
| STEFANI NATALIA SABATINI, S.T., M.T.

CATATAN

JUDUL GAMBAR :
TAMPAK

NO. LBR :	JMLH LBR :	DISAHKAN :
12		
SKALA :		
		1:200

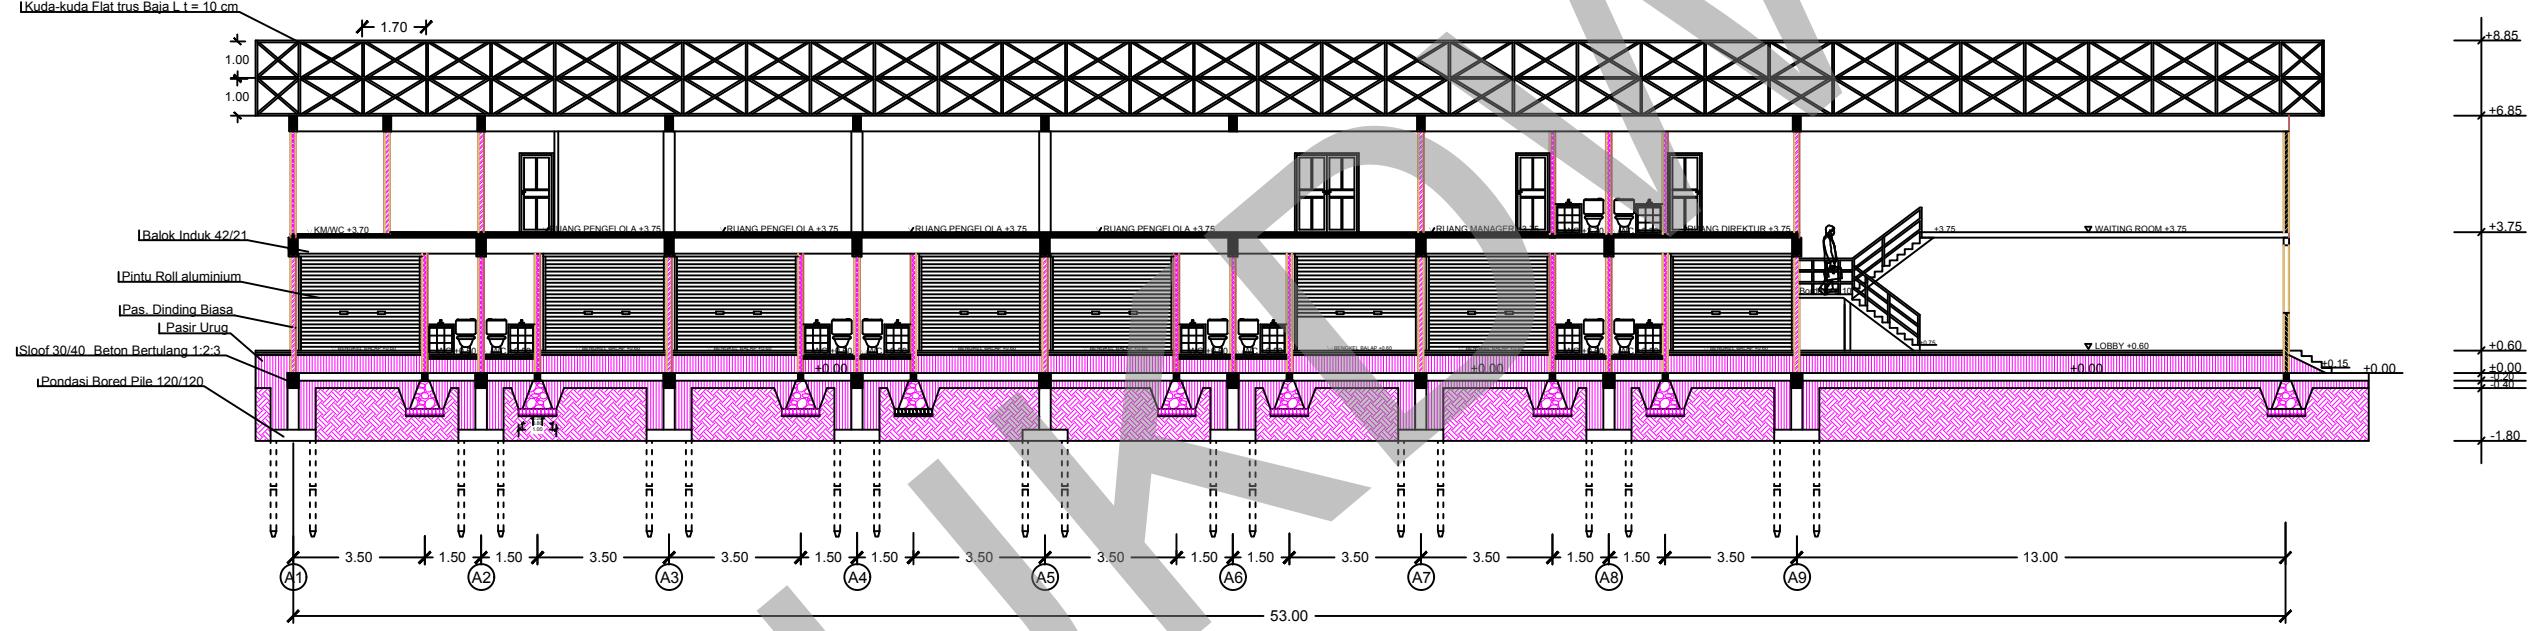

POTONGAN A - A BENGKEL BALAP
Skala 1:200



PROGRAM STUDI ARSITEKTUR
FAKULTAS ARSITEKTUR DAN DESAIN
UNIVERSITAS KRISTEN DUTA WACANA
Jln. dr. Wahidin Soedirnoesodo 5-25 Yogyakarta

PROYEK :
TUGAS AKHIR
SEMESTER GASAL 2017/2018

JUDUL PROYEK :
PERANCANGAN GRASSTRACK DI KOTA JAYAPURA


NAMA / N. I. M. :
HENDI THOMI NOYA
61 12 0013

DOSEN PEMBIMBING :
PARMONANGAN MANURUNG, S.T., M.T.
STEFANI NATALIA SABATINI, S.T., M.T.

CATATAN :

JUDUL GAMBAR :
TAMPAK BELAKANG TRIBUN VIP

NO. LBR : 13 JMLH LBR :
DISAHKAN :
SKALA : 1:200

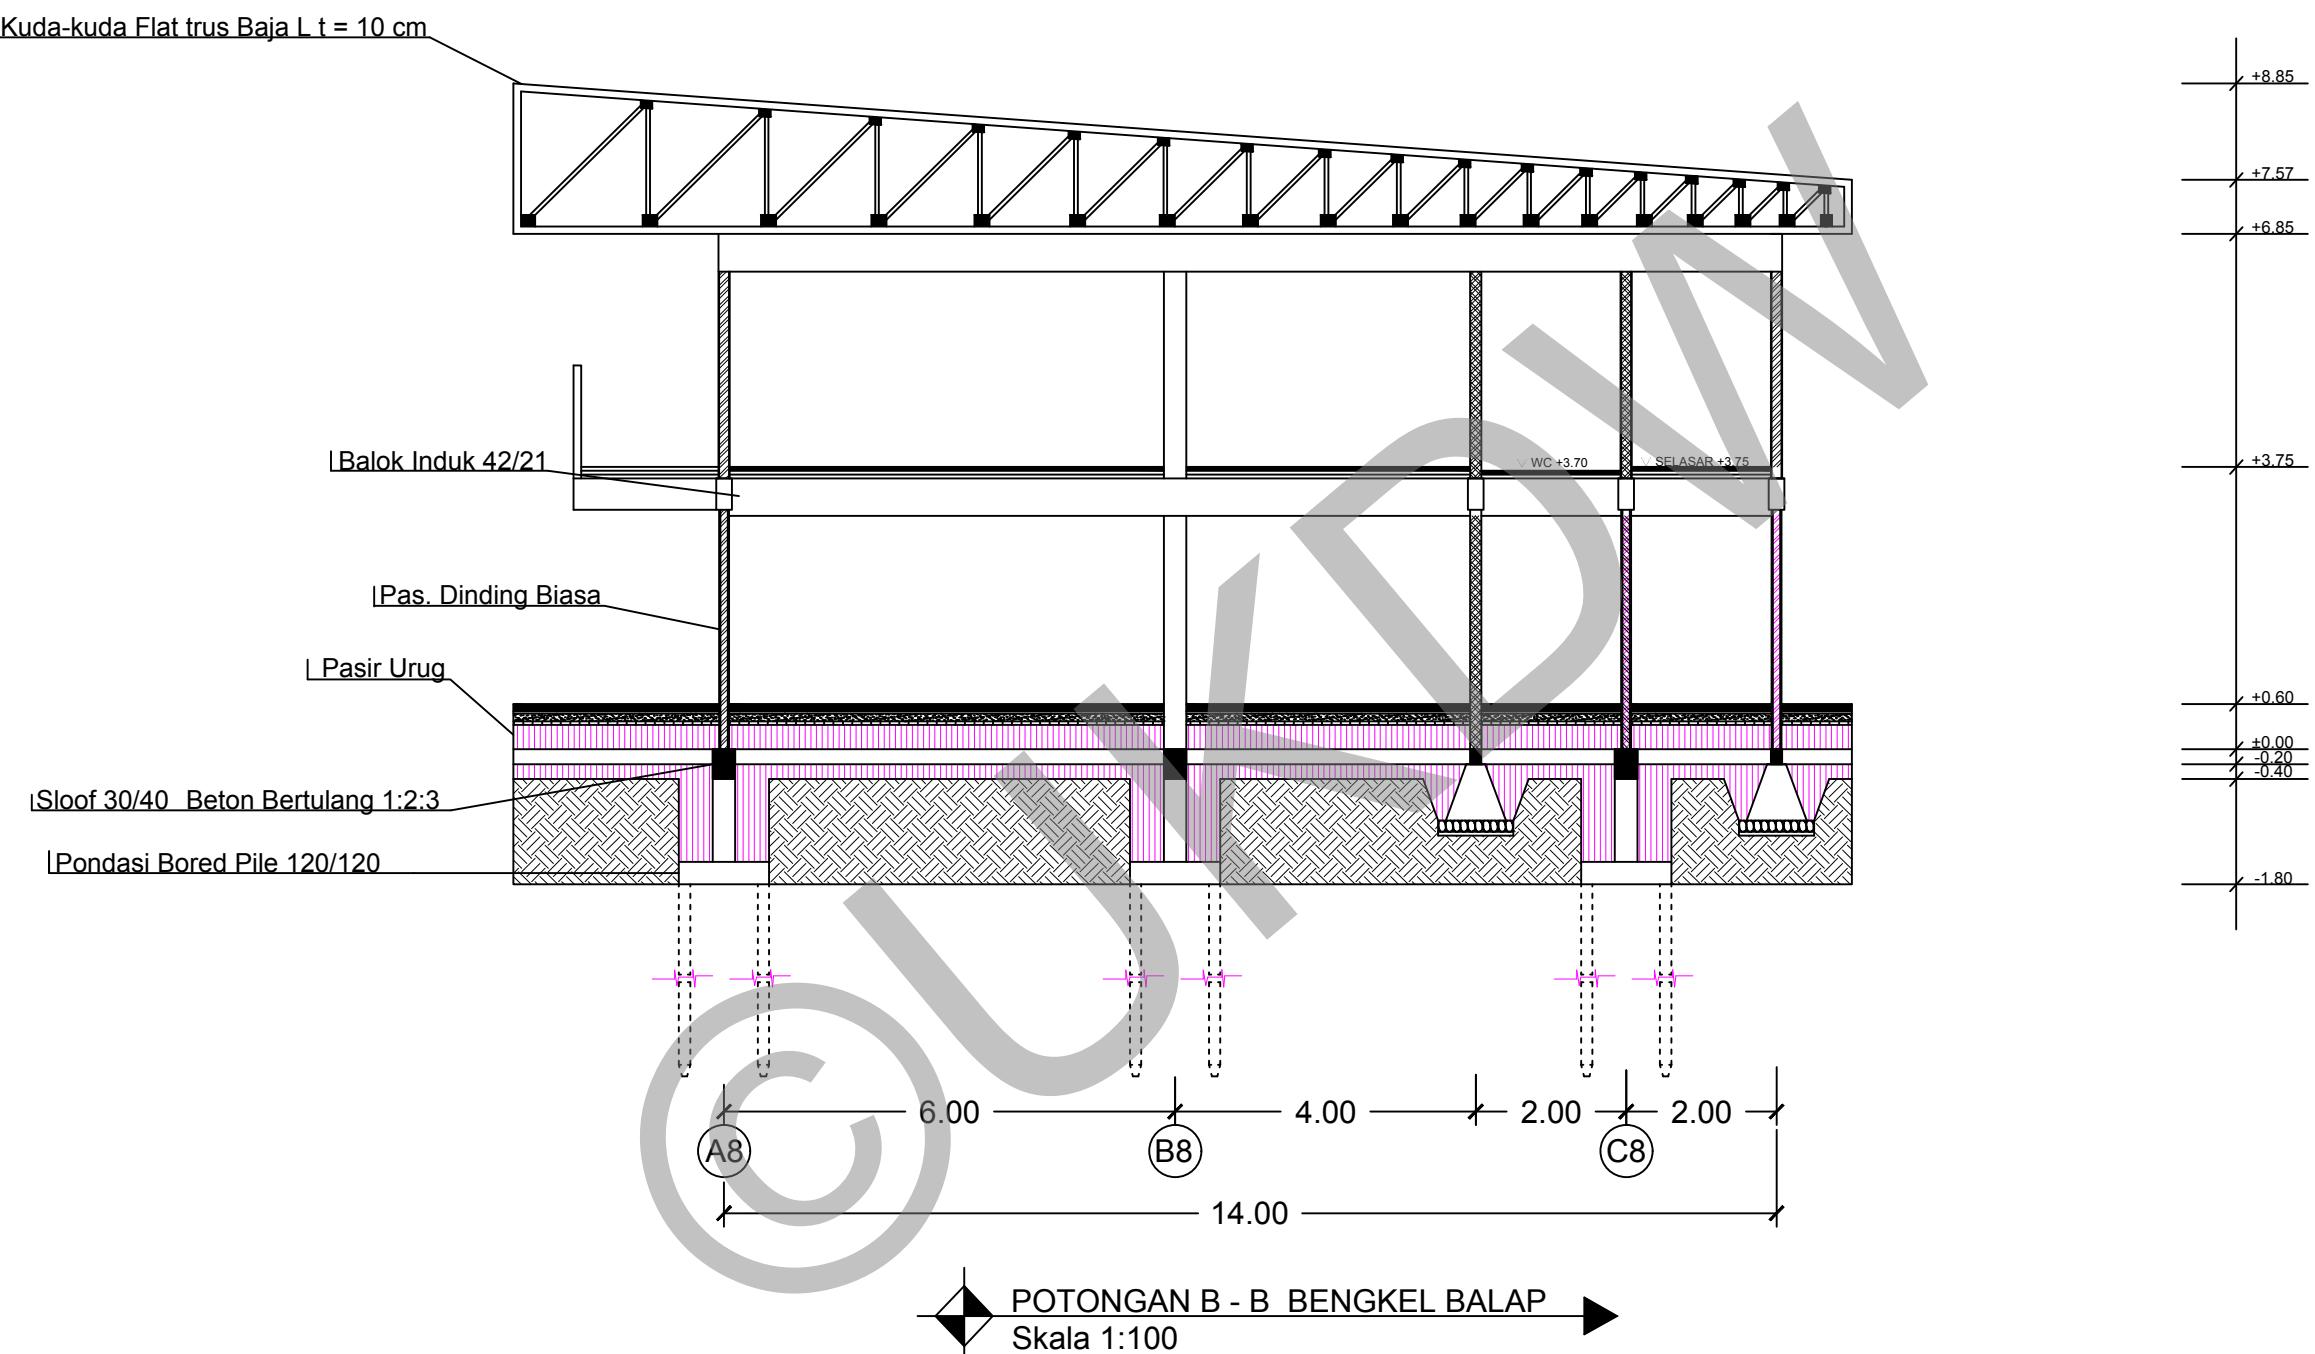

PROGRAM STUDI ARSITEKTUR
 FAKULTAS ARSITEKTUR DAN DESAIN
 UNIVERSITAS KRISTEN DUTA WACANA
 Jln. dr. Wahidin Soedirnoesodo 5-25 Yogyakarta

PROYEK :
 TUGAS AKHIR
 SEMESTER GASAL 2017/2018

JUDUL PROYEK :
 PERANCANGAN GRASSTRACK DI KOTA JAYAPURA


NAMA / N. I. M. :
 HENDI THOMI NOYA
 61 12 0013

DOSEN PEMBIMBING :
 PARMONANGAN MANURUNG, S.T., M.T.
 STEFANI NATALIA SABATINI, S.T., M.T.

CATATAN :

JUDUL GAMBAR :
 POTONGAN B - B BENGKEL BALAP
 SKALA : 1:100

NO. LBR : 14 JMLH LBR :
 DISAHKAN :
 SKALA : 1:100

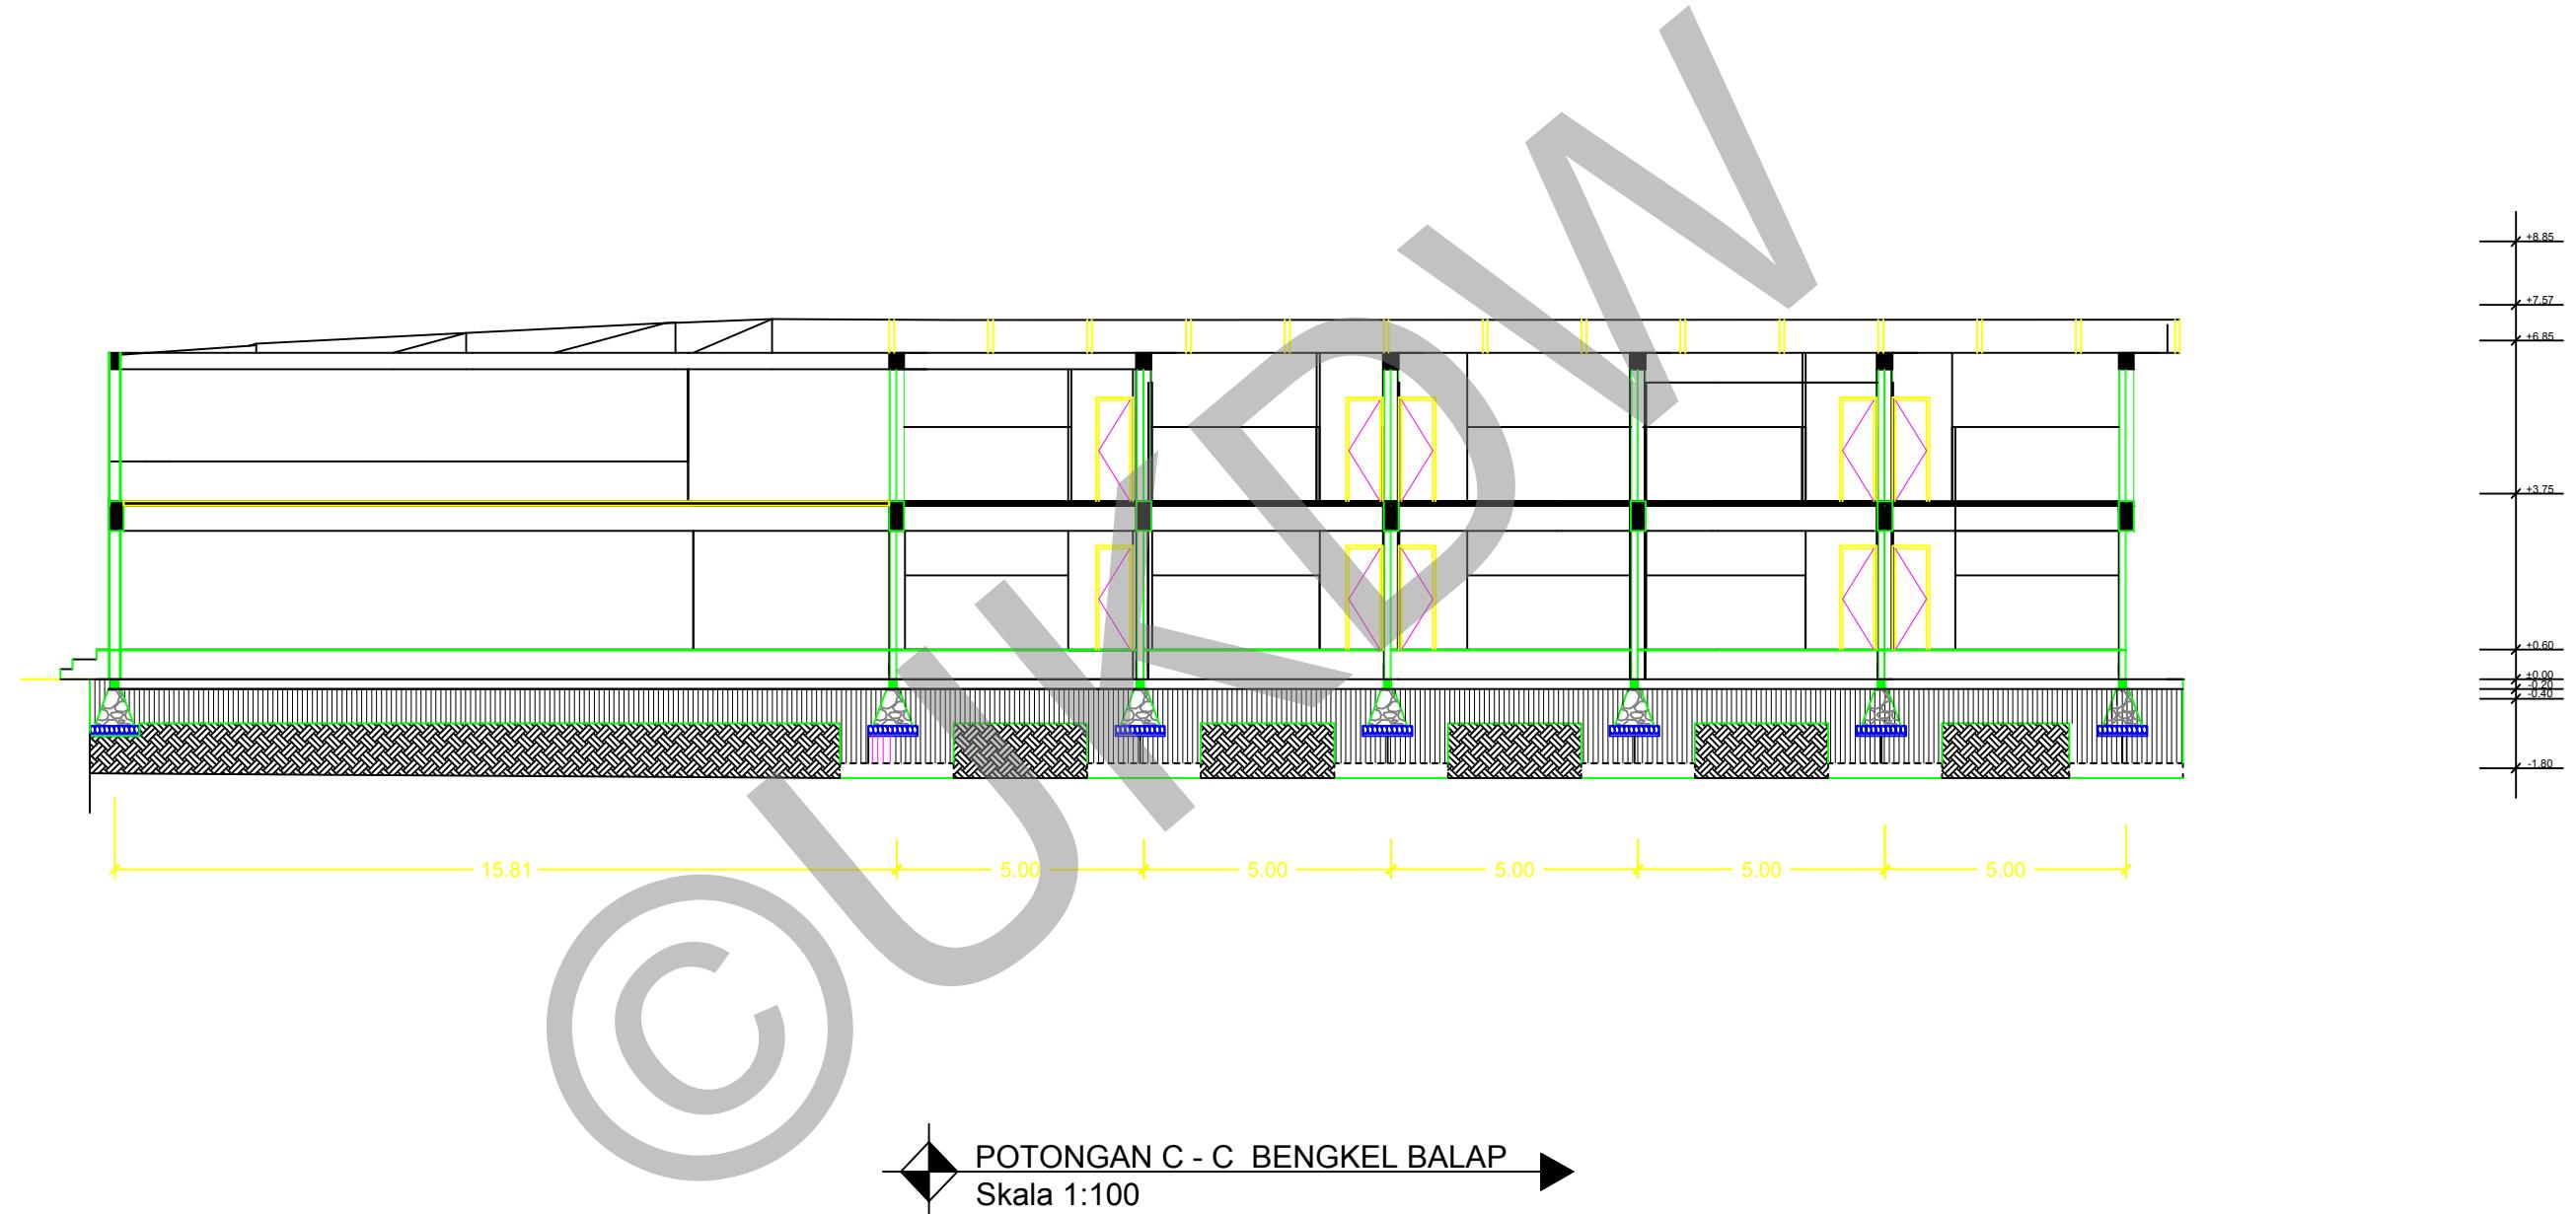

PROGRAM STUDI ARSITEKTUR
FAKULTAS ARSITEKTUR DAN DESAIN
UNIVERSITAS KRISTEN DUTA WACANA
Jln. dr. Wahidin Soedirnoesodo 5-25 Yogyakarta

PROYEK :
TUGAS AKHIR
SEMESTER GASAL 2017/2018

JUDUL PROYEK :
PERANCANGAN GRASSTRACK DI KOTA JAYAPURA


NAMA / N. I. M. :
HENDI THOMI NOYA
61 12 0013

DOSEN PEMBIMBING :
PARMONANGAN MANURUNG, S.T., M.T.
STEFANI NATALIA SABATINI, S.T., M.T.


CATATAN :

JUDUL GAMBAR :
POTONGAN C - C BENGKEL BALAP

NO. LBR : 15 JMLH LBR :
DISAHKAN :
SKALA : 1:150

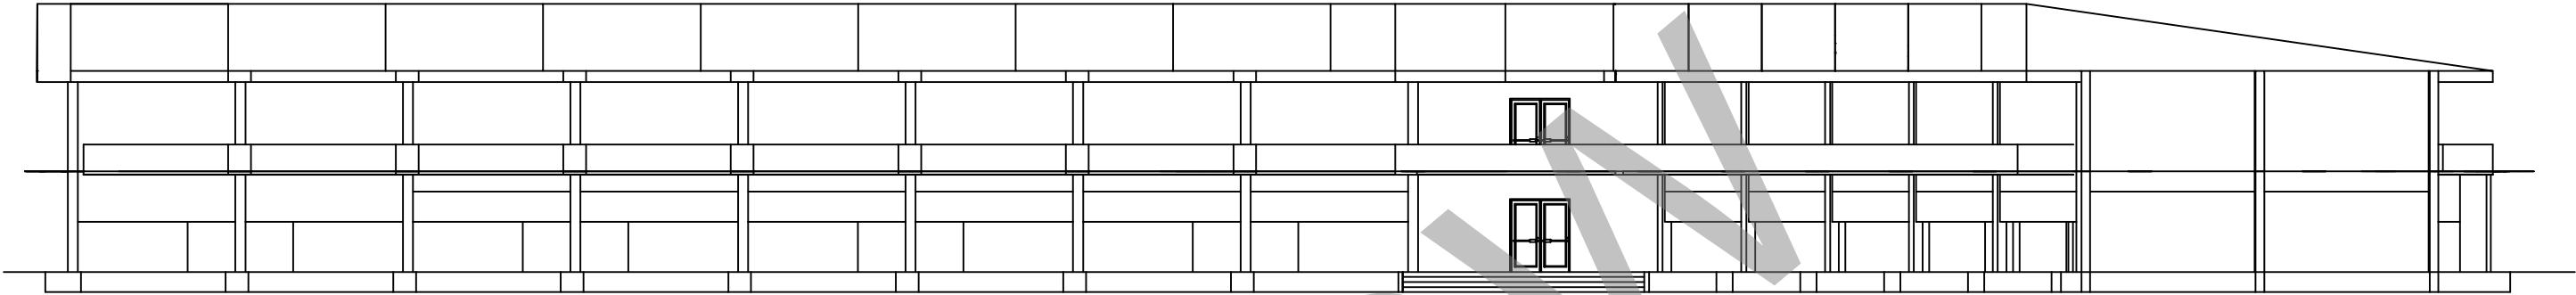

TAMPAK DEPAN BENGKEL BALAP
Skala 1:200

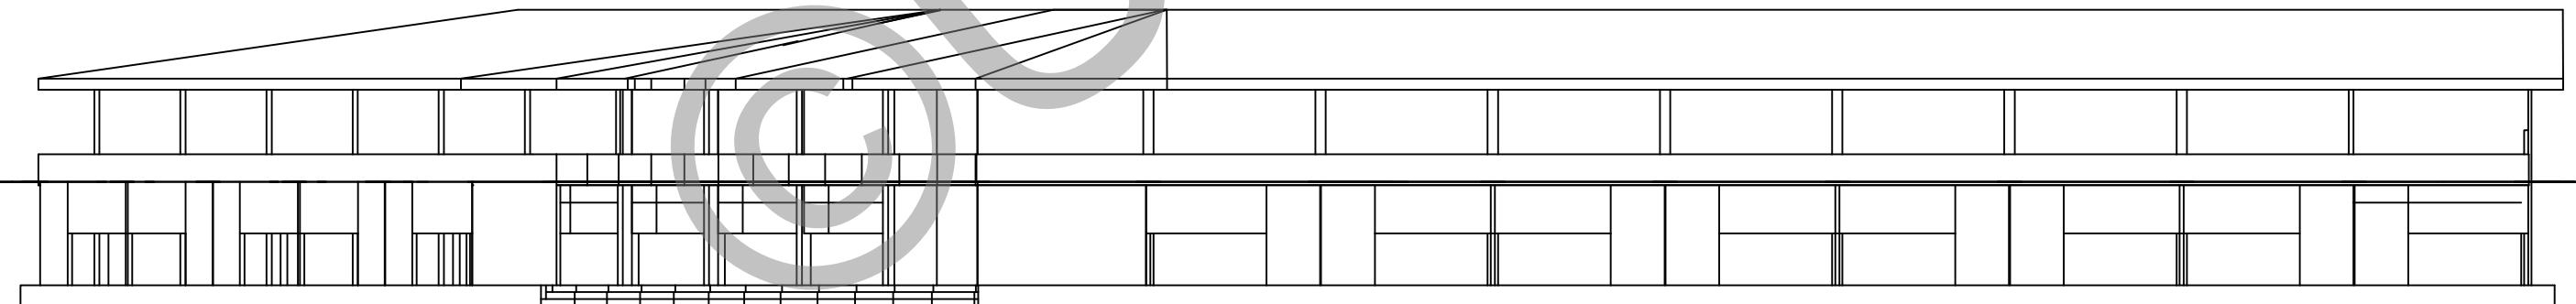

TAMPAK BELAKANG BENGKEL BALAP
Skala 1:200



PROGRAM STUDI ARSITEKTUR
FAKULTAS ARSITEKTUR DAN DESAIN
UNIVERSITAS KRISTEN DUTA WACANA
Jln. dr. Wahidin Soedirnoesodo 5-25 Yogyakarta

PROYEK :
TUGAS AKHIR
SEMESTER GASAL 2017/2018

JUDUL PROYEK :
PERANCANGAN GRASSTRACK DI KOTA JAYAPURA

NAMA / N. I. M. :
HENDI THOMI NOYA
61 12 0013


DOSEN PEMBIMBING :
PARMONANGAN MANURUNG, S.T., M.T.
STEFANI NATALIA SABATINI, S.T., M.T.

CATATAN :


JUDUL GAMBAR :
TAMPAK DEPAN BENGKEL BALAP
TAMPAK BELAKANG BENGKEL BALAP

NO. LBR : 16
JMLH LBR :
SKALA : 1:200

DISAHKAN :

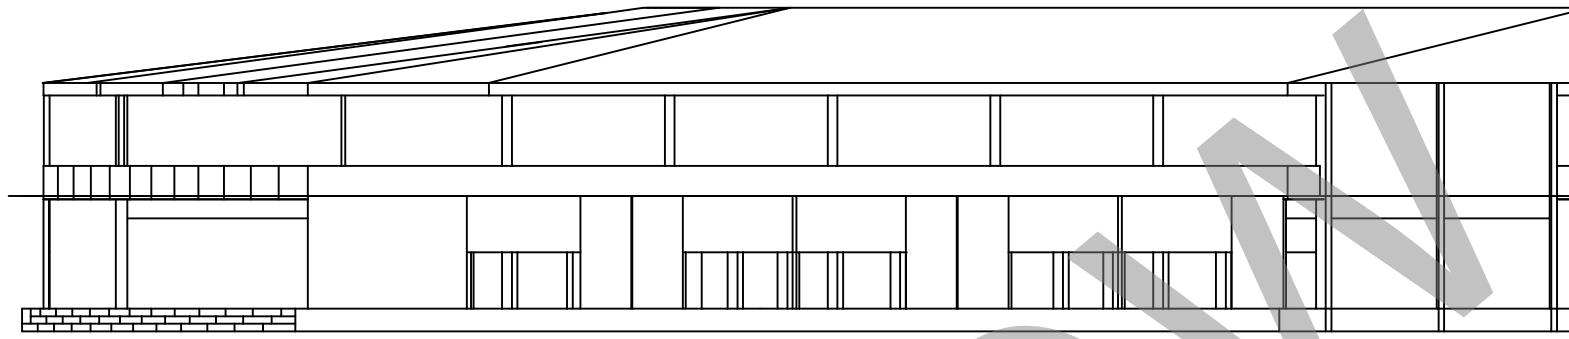

TAMPAK SAMPING KANAN BENGKEL BALAP
Skala 1:200

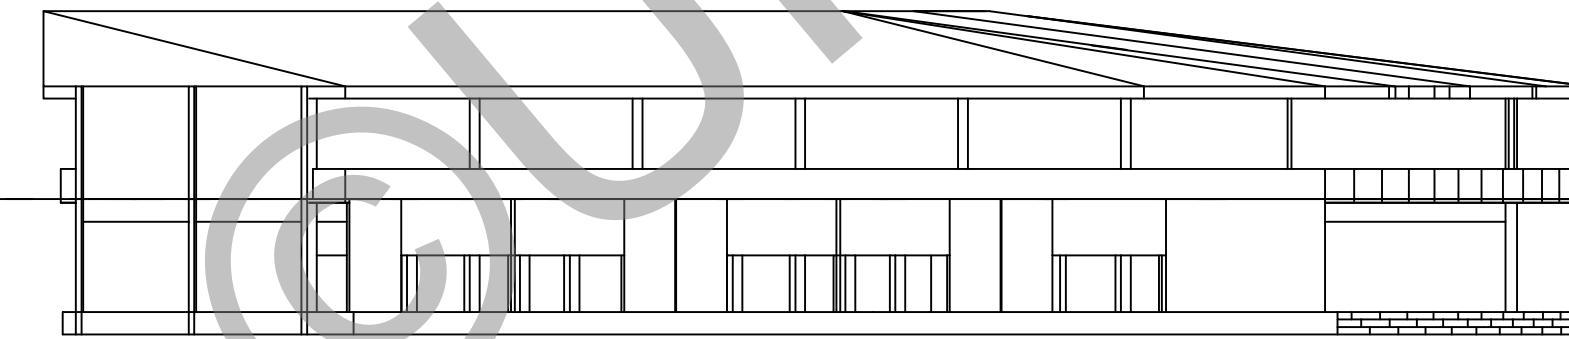

TAMPAK SAMPING KIRI BENGKEL BALAP
Skala 1:200



PROGRAM STUDI ARSITEKTUR
FAKULTAS ARSITEKTUR DAN DESAIN
UNIVERSITAS KRISTEN DUTA WACANA
Jln. dr. Wahidin Soedirnoesodo 5-25 Yogyakarta

PROYEK :
TUGAS AKHIR
SEMESTER GASAL 2017/2018

JUDUL PROYEK :
PERANCANGAN GRASSTRACK DI KOTA JAYAPURA

NAMA / N. I. M. :
HENDI THOMI NOYA
61 12 0013


DOSEN PEMBIMBING :
PARMONANGAN MANURUNG, S.T., M.T.
STEFANI NATALIA SABATINI, S.T., M.T.

CATATAN :

JUDUL GAMBAR :
TAMPAK SAMPING TRIBUN VIP
TAMPAK BELAKANG TRIBUN VIP

NO. LBR : 17
JMLH LBR :
SKALA : 1:200

DISAHKAN :

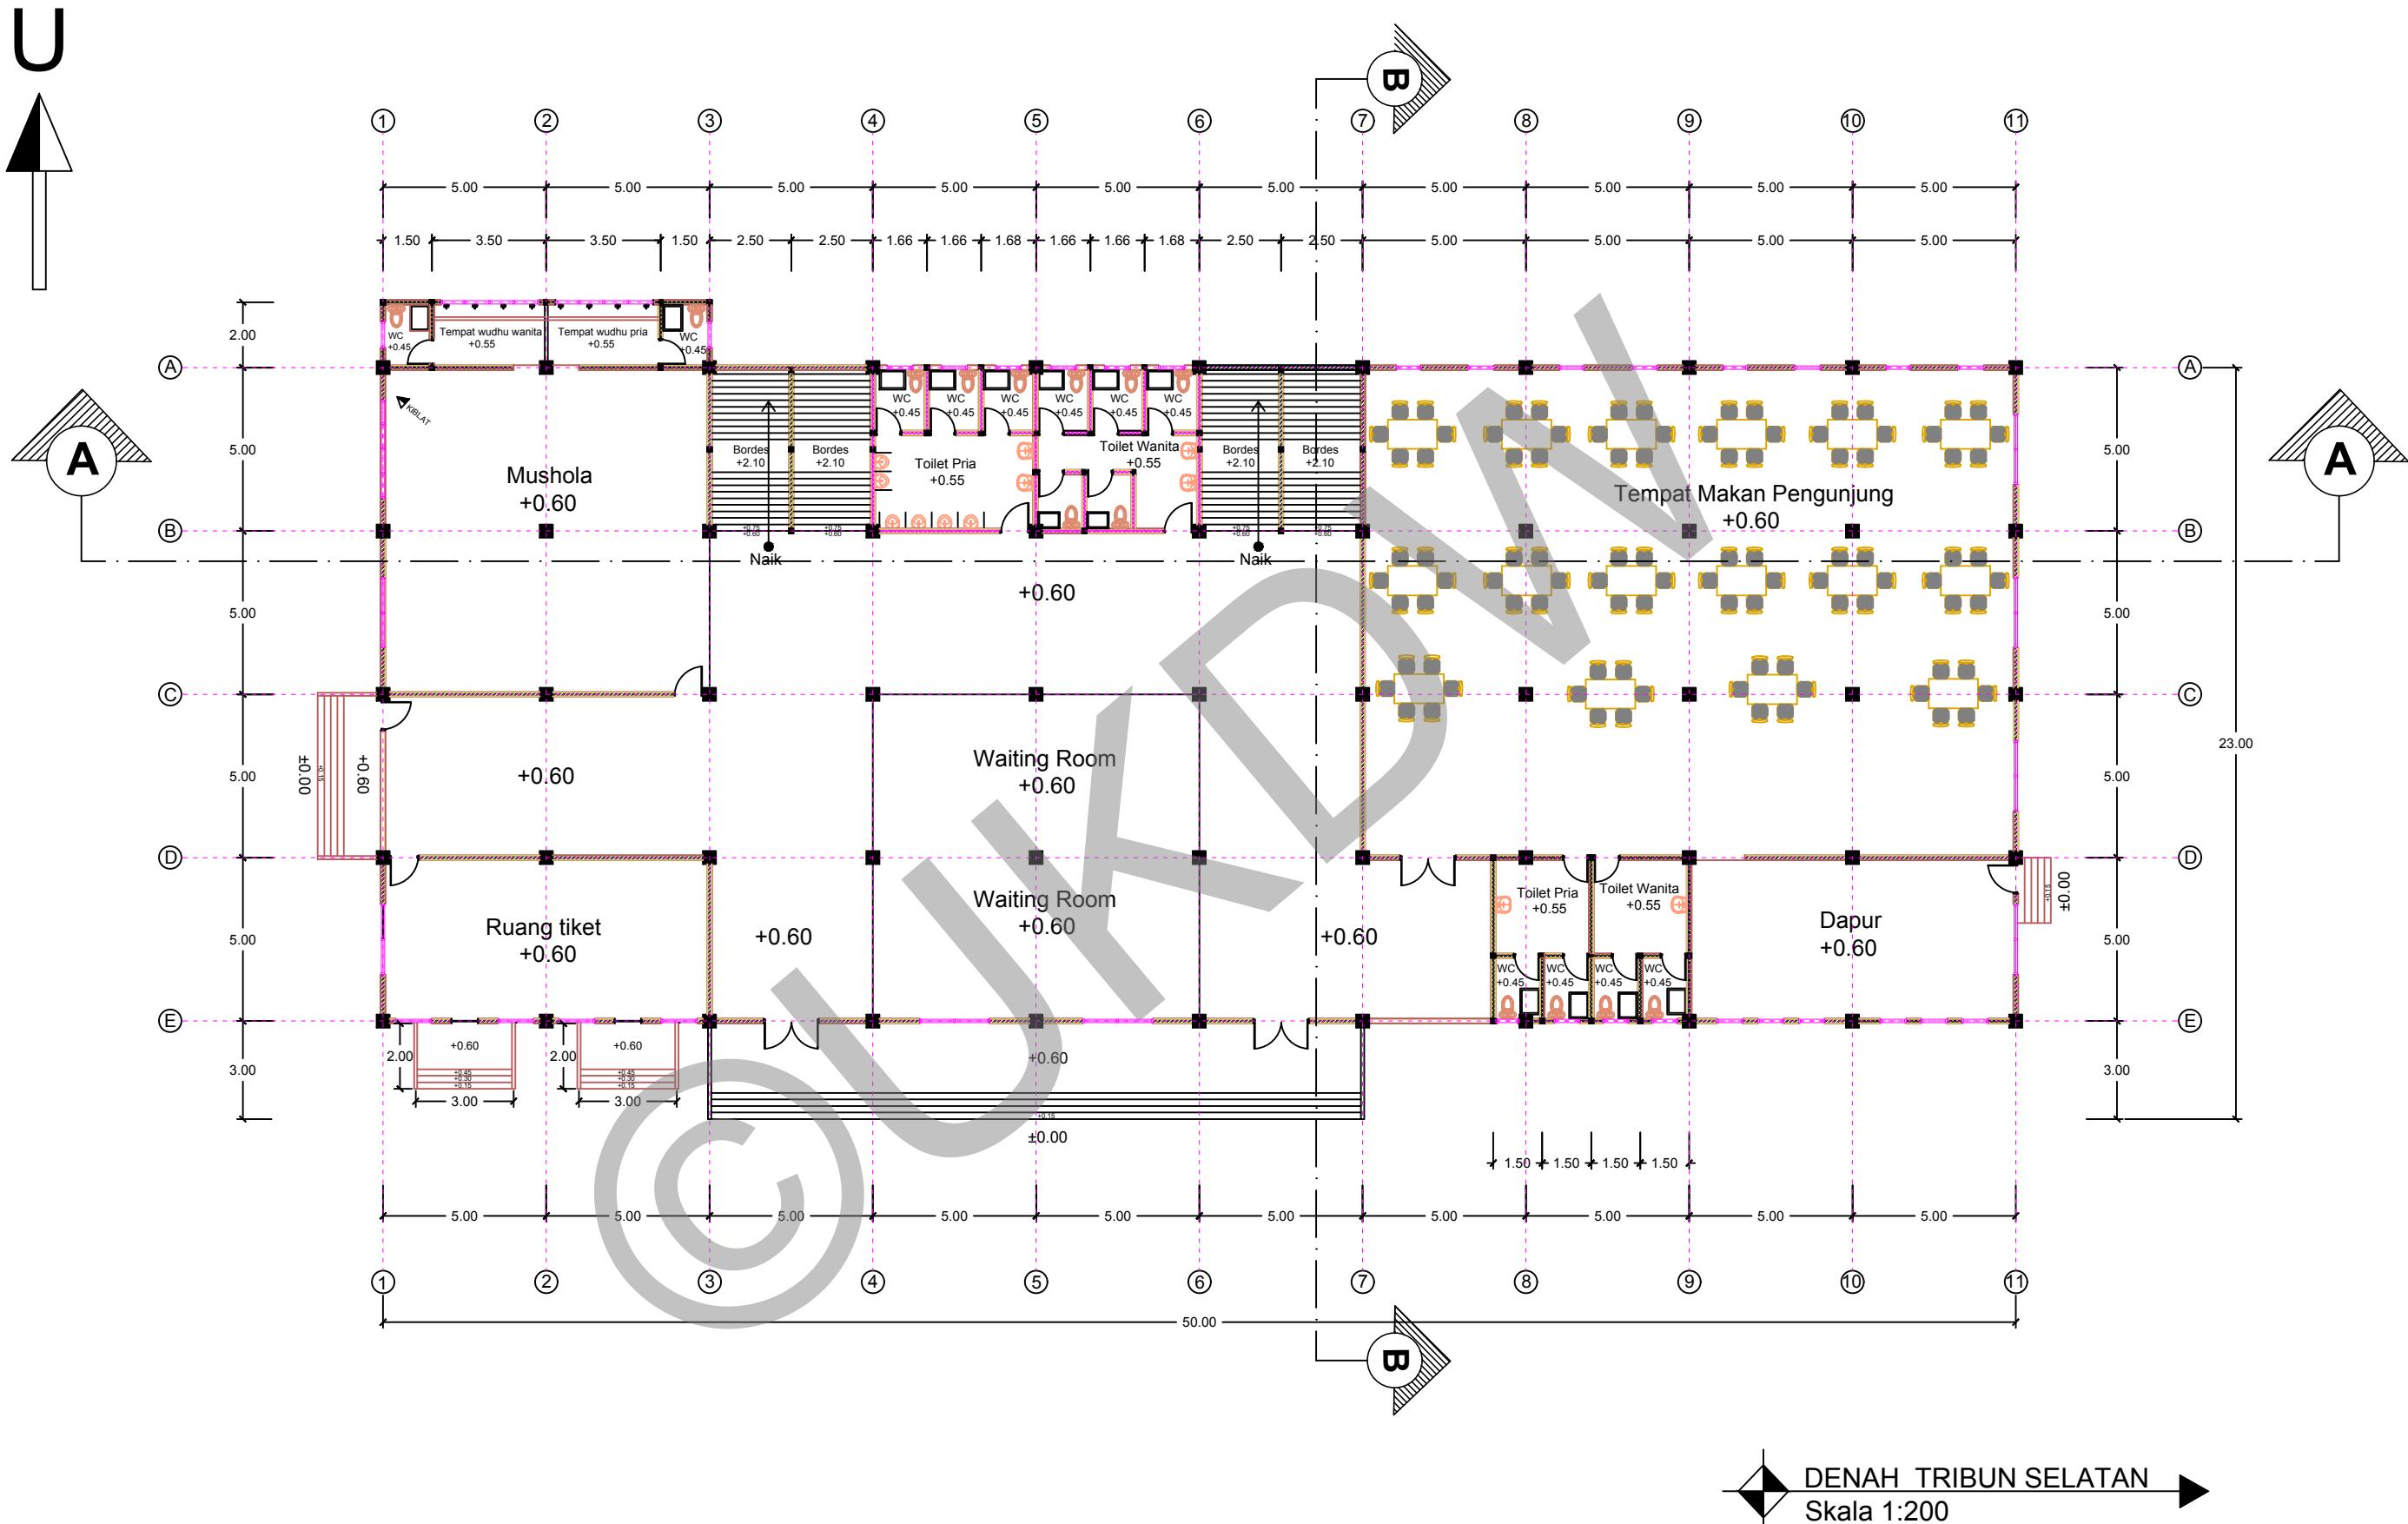

PROGRAM STUDI ARSITEKTUR
FAKULTAS ARSITEKTUR DAN DESAIN
UNIVERSITAS KRISTEN DUTA WACANA
Jln. dr. Wahidin Soedirohoesodo 5-25 Yogyakarta

PROYEK :
TUGAS AKHIR
SEMESTER GASAL 2017/2018

JUDUL PROYEK :

NAMA / N. I. M. :
RA HEN
61 12


DOSEN PEMBIMBING :
PARMONANGAN MANURUNG, S.T., M.
STEFANI NATALIA SABATINI, S.T., M.T.

CATATAN

JUDUL GAMBAR :

DENAH LT 1 TRIBUN SELATAN

NO. LBR :	JMLH LBR :	DISAHKAN
20		
SKALA :		1:200

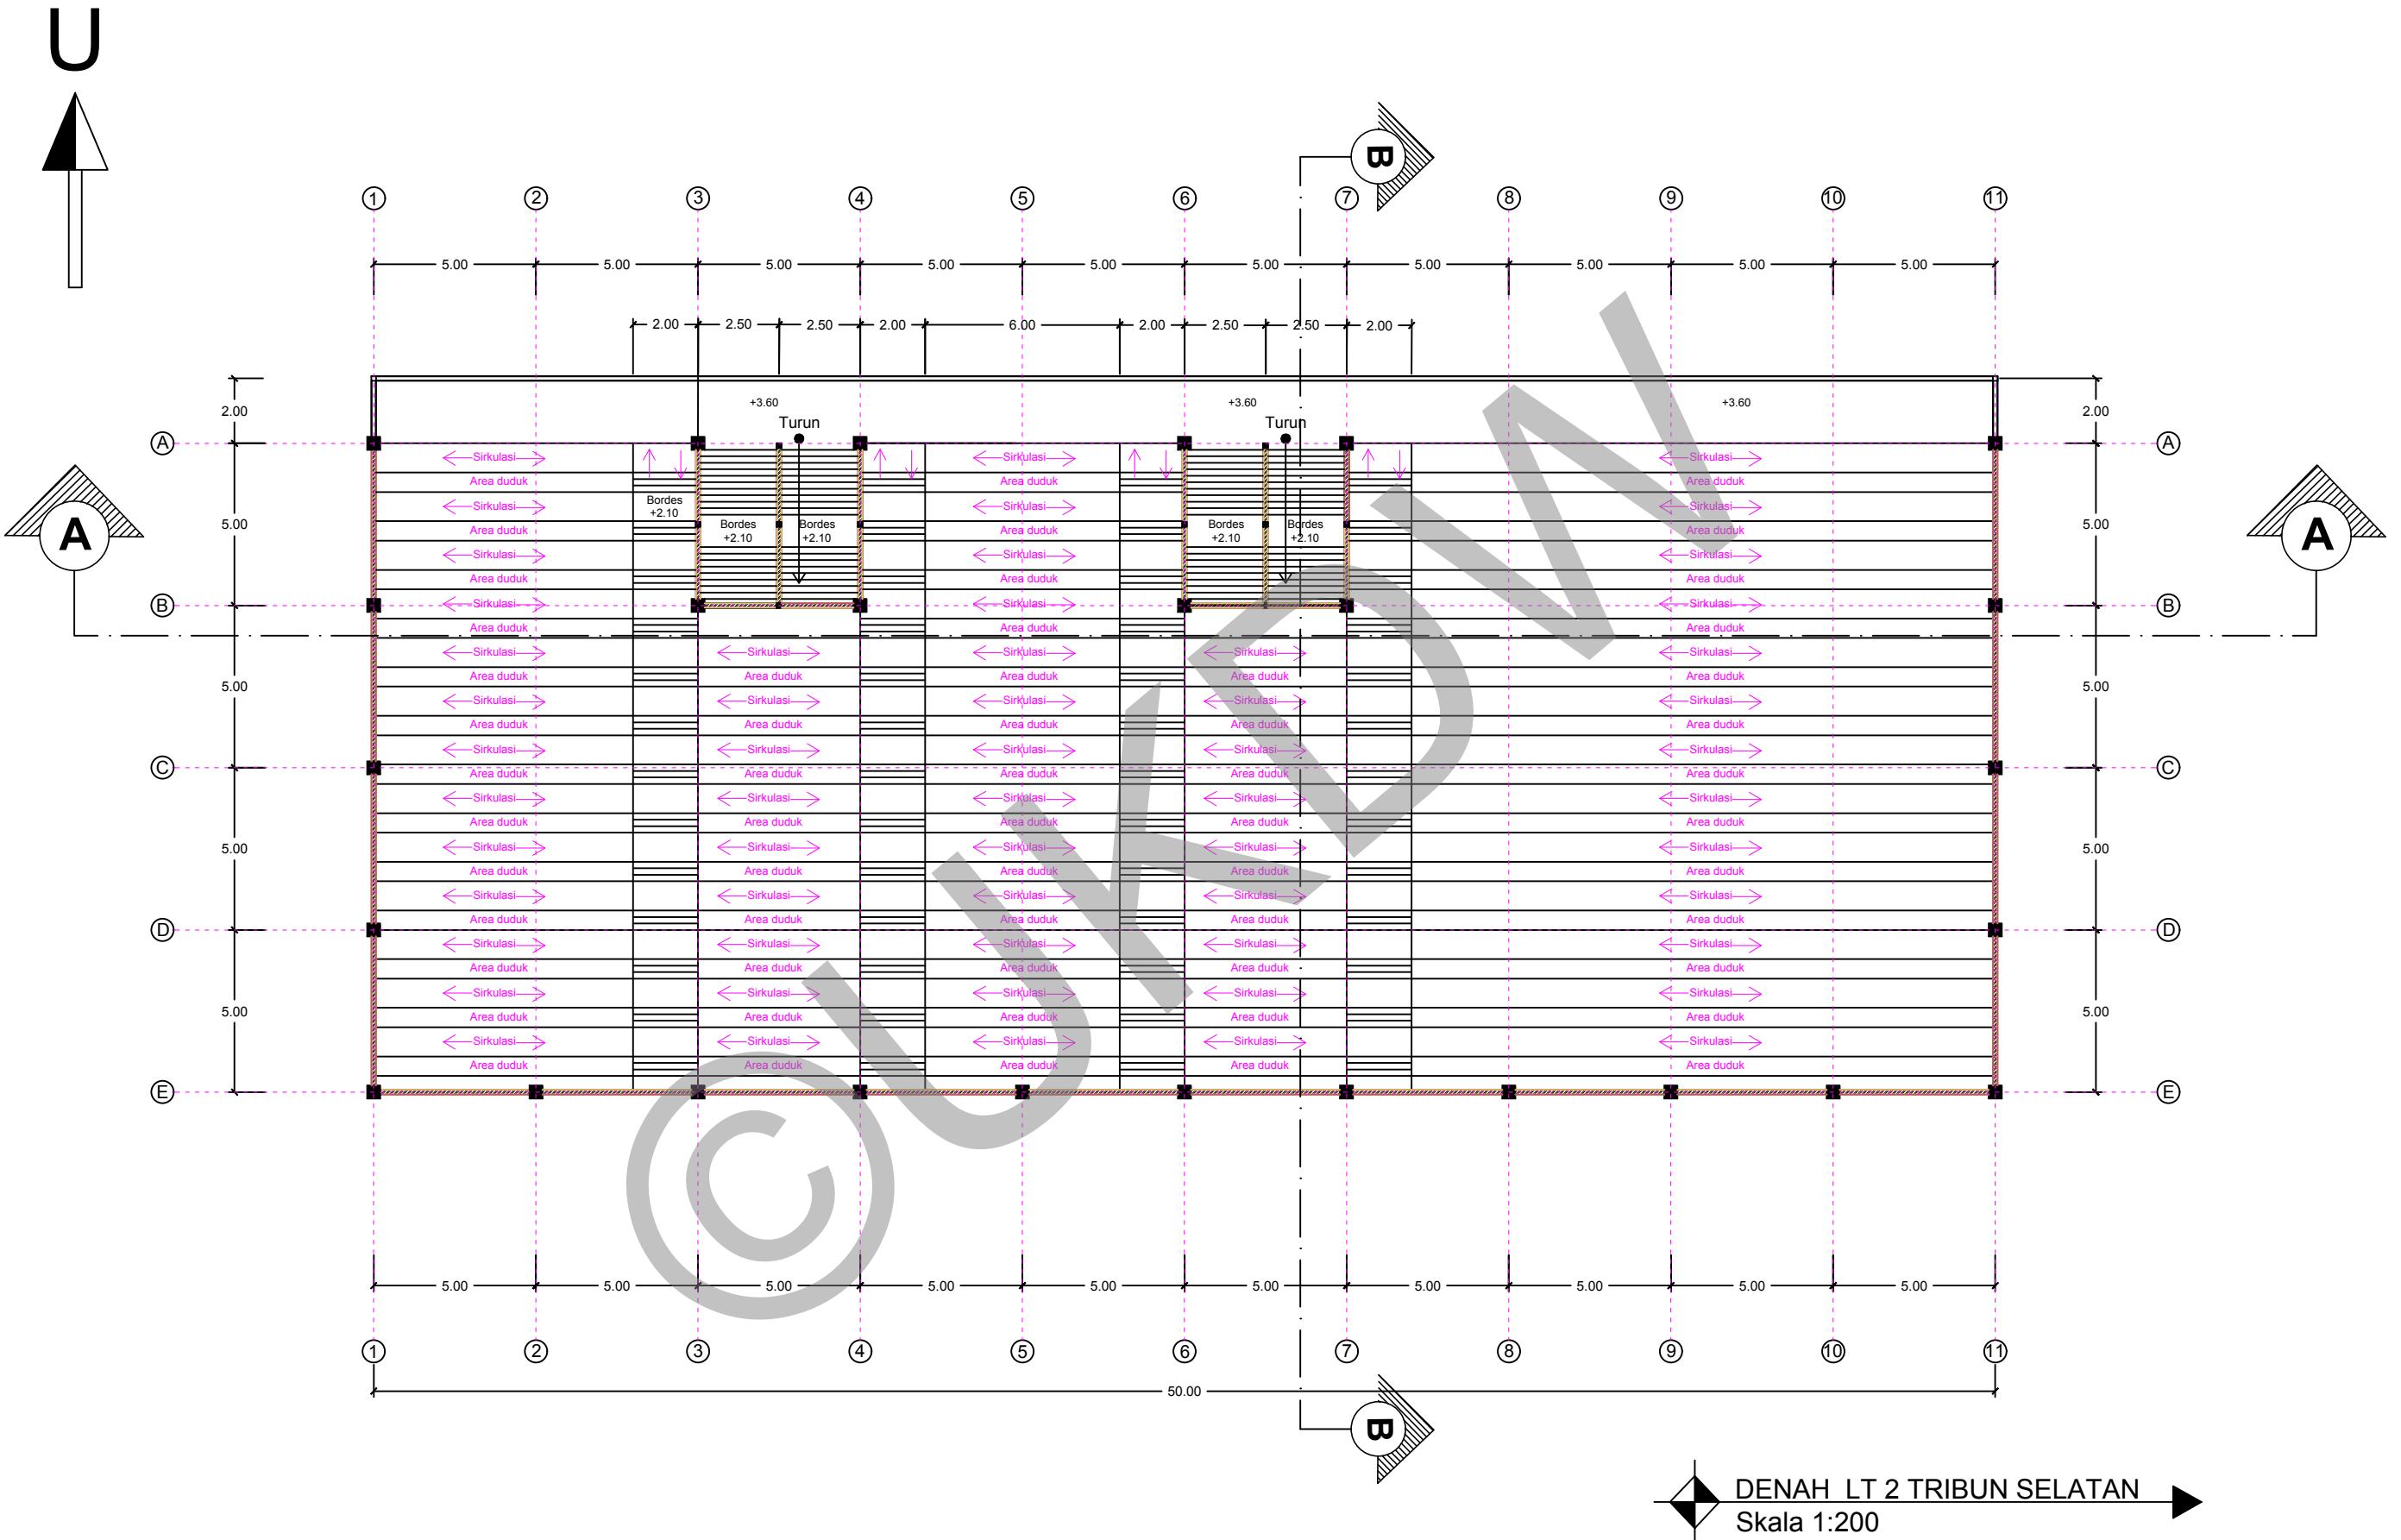

PROGRAM STUDI ARSITEKTUR
FAKULTAS ARSITEKTUR DAN DESAIN
UNIVERSITAS KRISTEN DUTA WACANA
Jln. dr. Wahidin Soedirjoesodo 5-25 Yogyakarta

PROYEK :
TUGAS AKHIR
SEMESTER GASAL 2017/2018


JUDUL PROYEK :
PERANCANGAN GRASSTRACK DI KOTA JAYAPURA

NAMA / N. I. M. :
HENDI THOMI NOYA
61 12 0013

DOSEN PEMBIMBING :
PARMONANGAN MANURUNG, S.T., M.T.
STEFANI NATALIA SABATINI, S.T., M.T.

CATATAN :
JUDUL GAMBAR :
DENAH LT 2 TRIBUN SELATAN

NO. LBR : 21
JMLH LBR :
SKALA : 1:200
DISAHKAN :

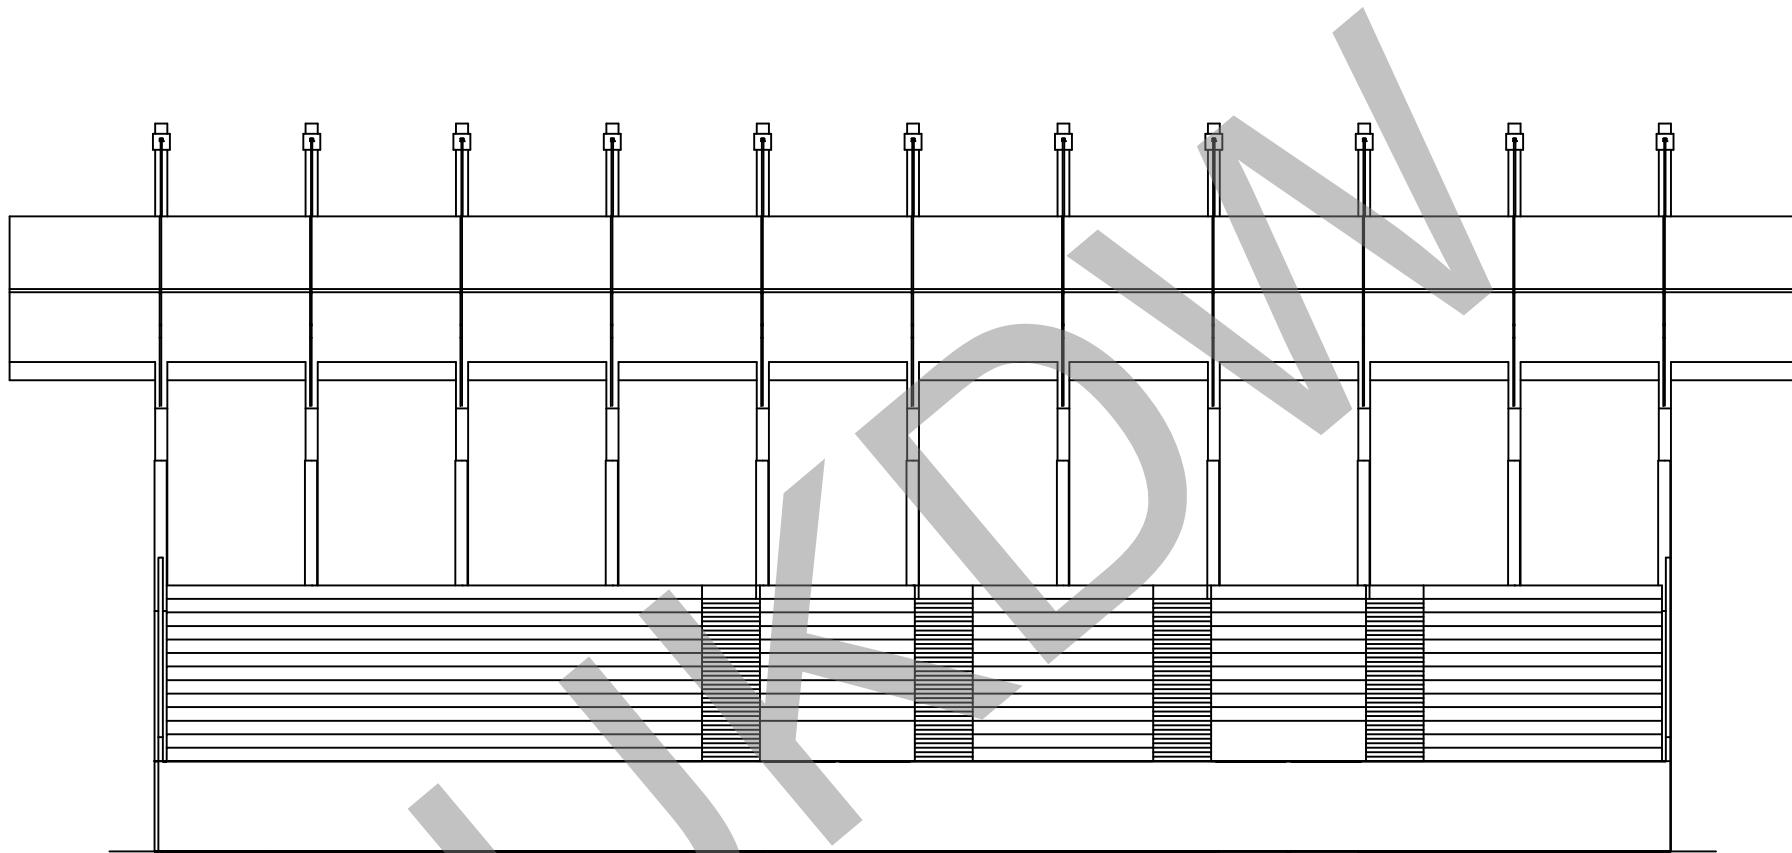

TAMPAK DEPAN TRIBUN SELATAN
Skala 1:200



PROGRAM STUDI ARSITEKTUR
FAKULTAS ARSITEKTUR DAN DESAIN
UNIVERSITAS KRISTEN DUTA WACANA
Jln. dr. Wahidin Soedirnoesodo 5-25 Yogyakarta

PROYEK :
TUGAS AKHIR
SEMESTER GASAL 2017/2018

JUDUL PROYEK :
PERANCANGAN GRASSTRACK DI KOTA JAYAPURA


NAMA / N. I. M. :
HENDI THOMI NOYA
61 12 0013


DOSEN PEMBIMBING :
PARMONANGAN MANURUNG, S.T., M.T.
STEFANI NATALIA SABATINI, S.T., M.T.

CATATAN :

JUDUL GAMBAR :
TAMPAK DEPAN TRIBUN SELATAN
SKALA :

NO. LBR : JMLH LBR : DISAHKAN :
22
1:200

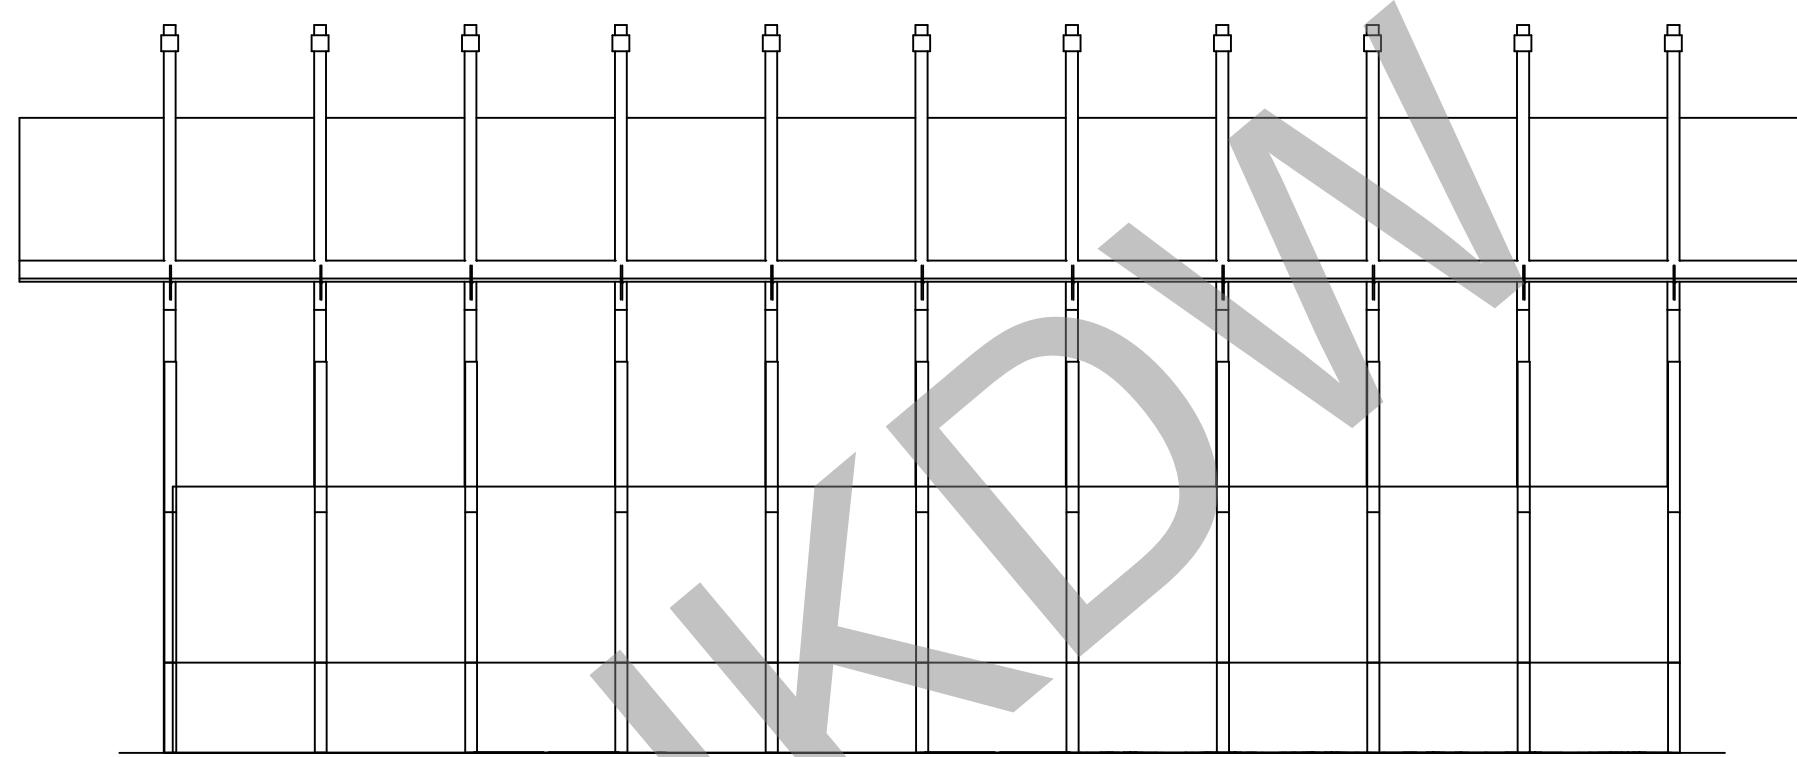

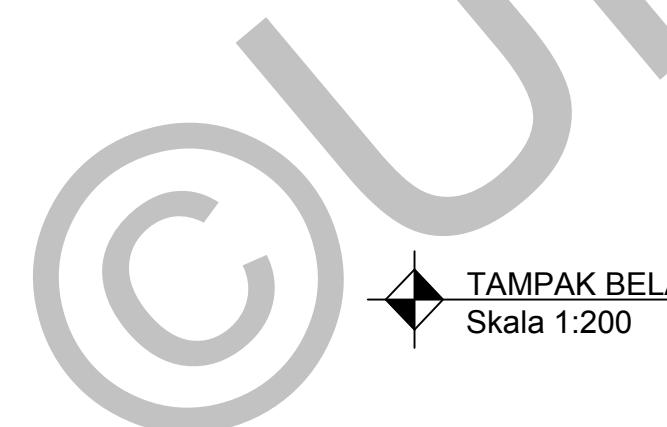 TAMPAK BELAKANG TRIBUN SELATAN
Skala 1:200



PROGRAM STUDI ARSITEKTUR
FAKULTAS ARSITEKTUR DAN DESAIN
UNIVERSITAS KRISTEN DUTA WACANA
Jln. dr. Wahidin Soedirnoesodo 5-25 Yogyakarta

PROYEK :
TUGAS AKHIR
SEMESTER GASAL 2017/2018

JUDUL PROYEK :
PERANCANGAN GRASSTRACK DI KOTA JAYAPURA


NAMA / N. I. M. :
HENDI THOMI NOYA
61 12 0013

DOSEN PEMBIMBING :
PARMONANGAN MANURUNG, S.T., M.T.
STEFANI NATALIA SABATINI, S.T., M.T.

CATATAN :

JUDUL GAMBAR :
TAMPAK BELAKANG TRIBUN SELATAN
SKALA :

NO. LBR : 23 JMLH LBR :
DISAHKAN :
SKALA : 1:200

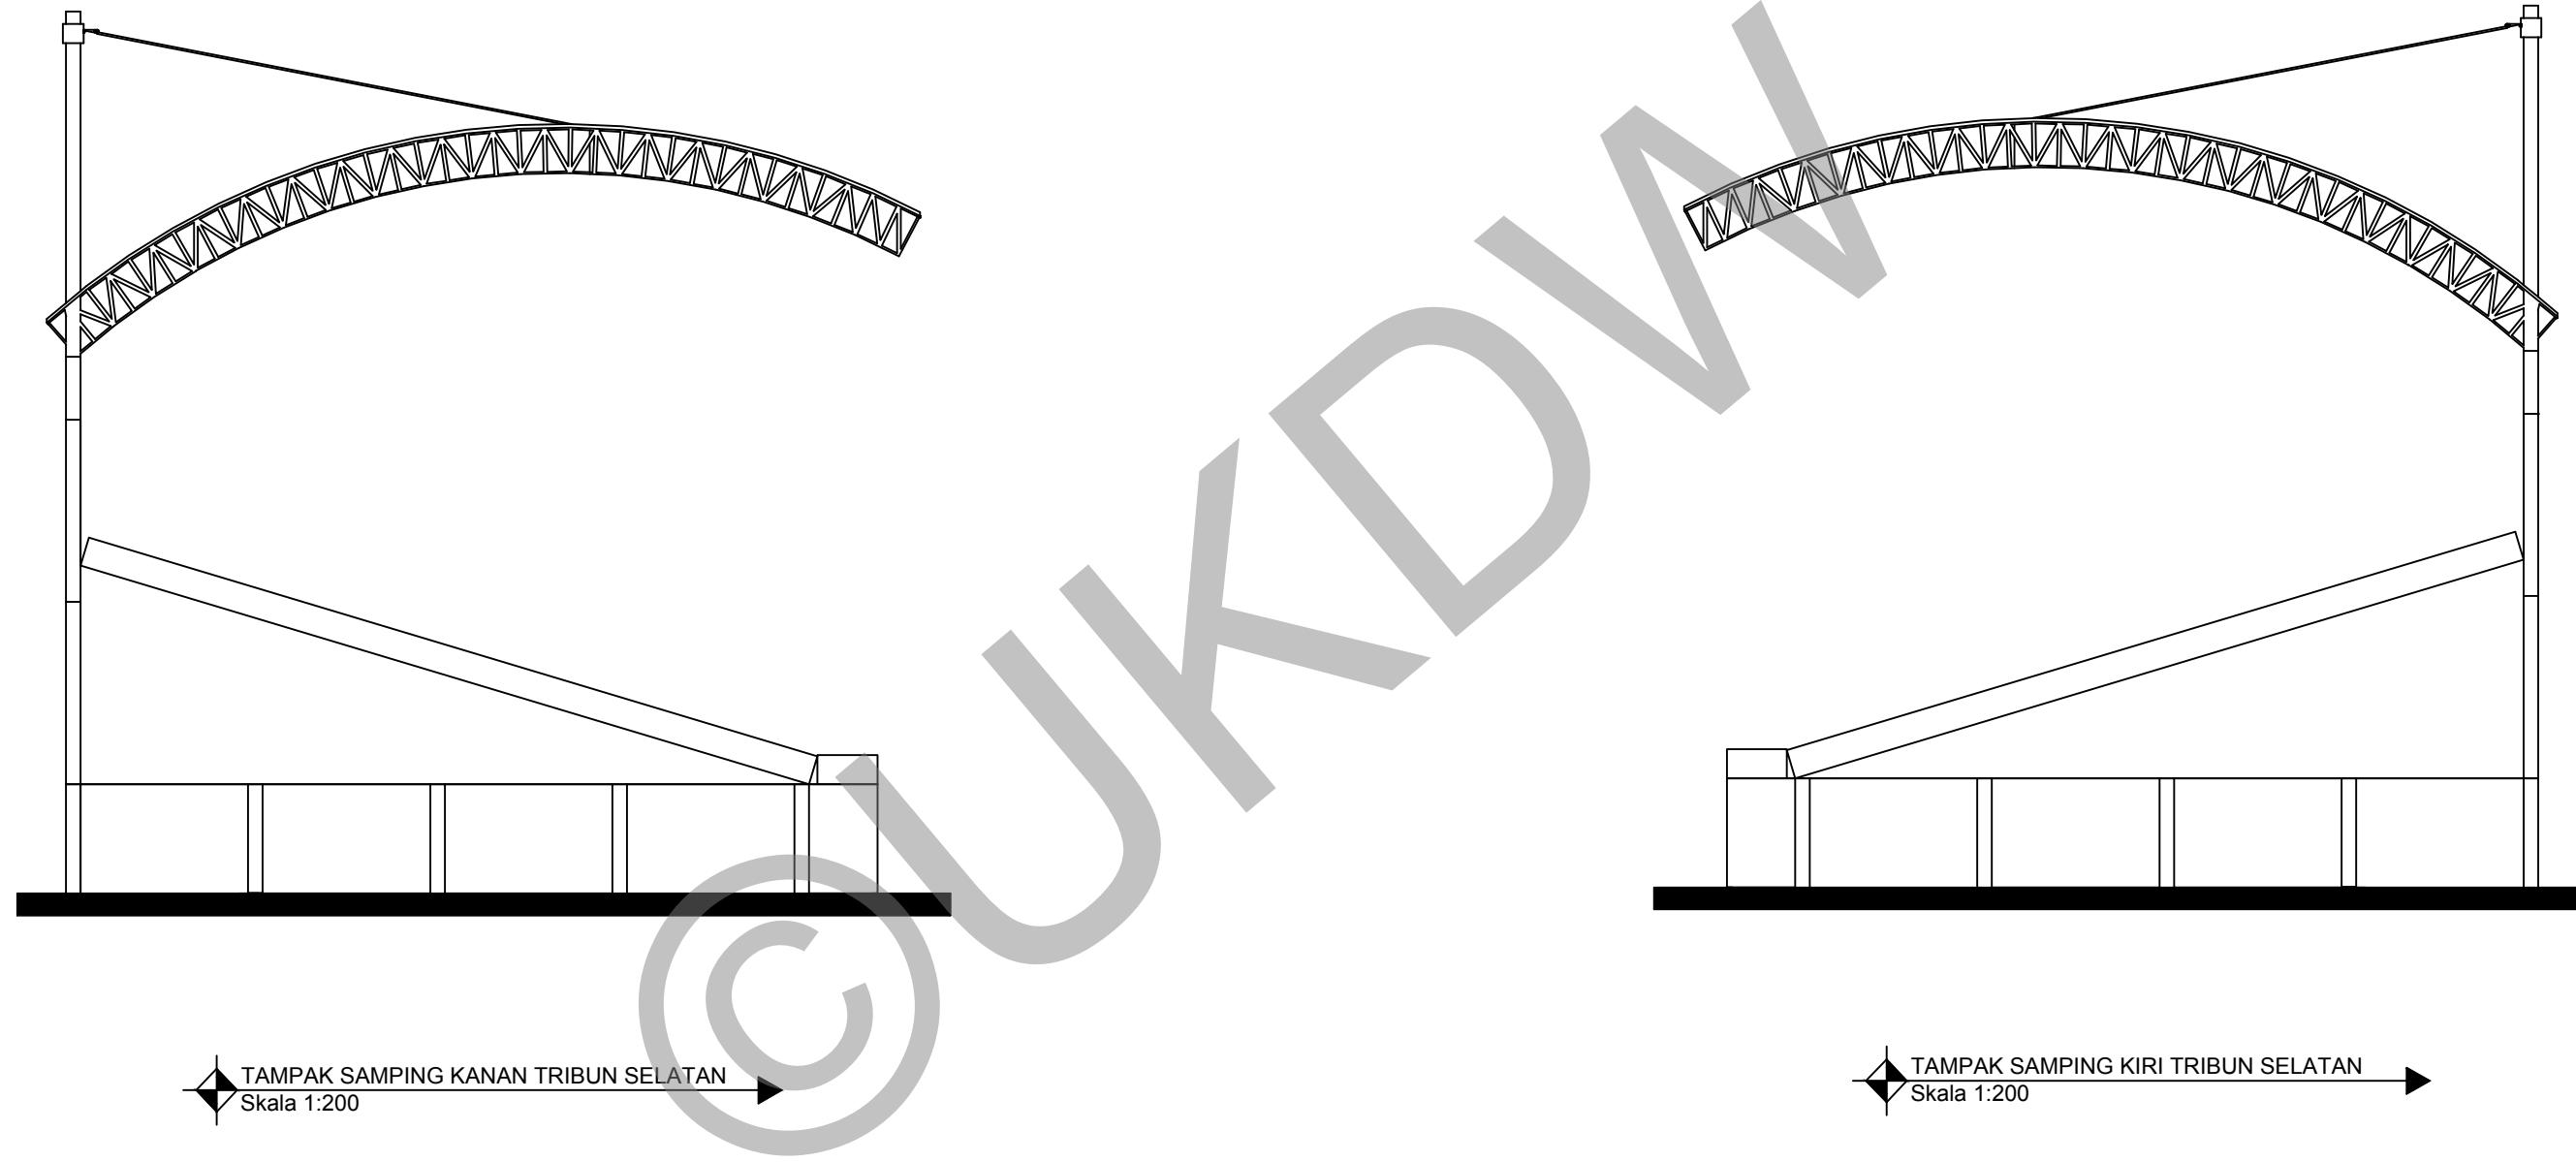

PROGRAM STUDI ARSITEKTUR
 FAKULTAS ARSITEKTUR DAN DESAIN
 UNIVERSITAS KRISTEN DUTA WACANA
 Jln. dr. Wahidin Soedirnoesodo 5-25 Yogyakarta

PROYEK :
 TUGAS AKHIR
 SEMESTER GASAL 2017/2018

JUDUL PROYEK :
 PERANCANGAN GRASSTRACK DI KOTA JAYAPURA

NAMA / N. I. M. :
 HENDI THOMI NOYA
 61 12 0013


DOSEN PEMBIMBING :
 PARMONANGAN MANURUNG, S.T., M.T.
 STEFANI NATALIA SABATINI, S.T., M.T.

CATATAN :

JUDUL GAMBAR :
 TAMPAK SAMPING KANAN TRIBUN SELATAN
 TAMPAK SAMPING KIRI TRIBUN SELATAN

NO. LBR : 24
JMLH LBR :
SKALA : 1:200

DISAHKAN :

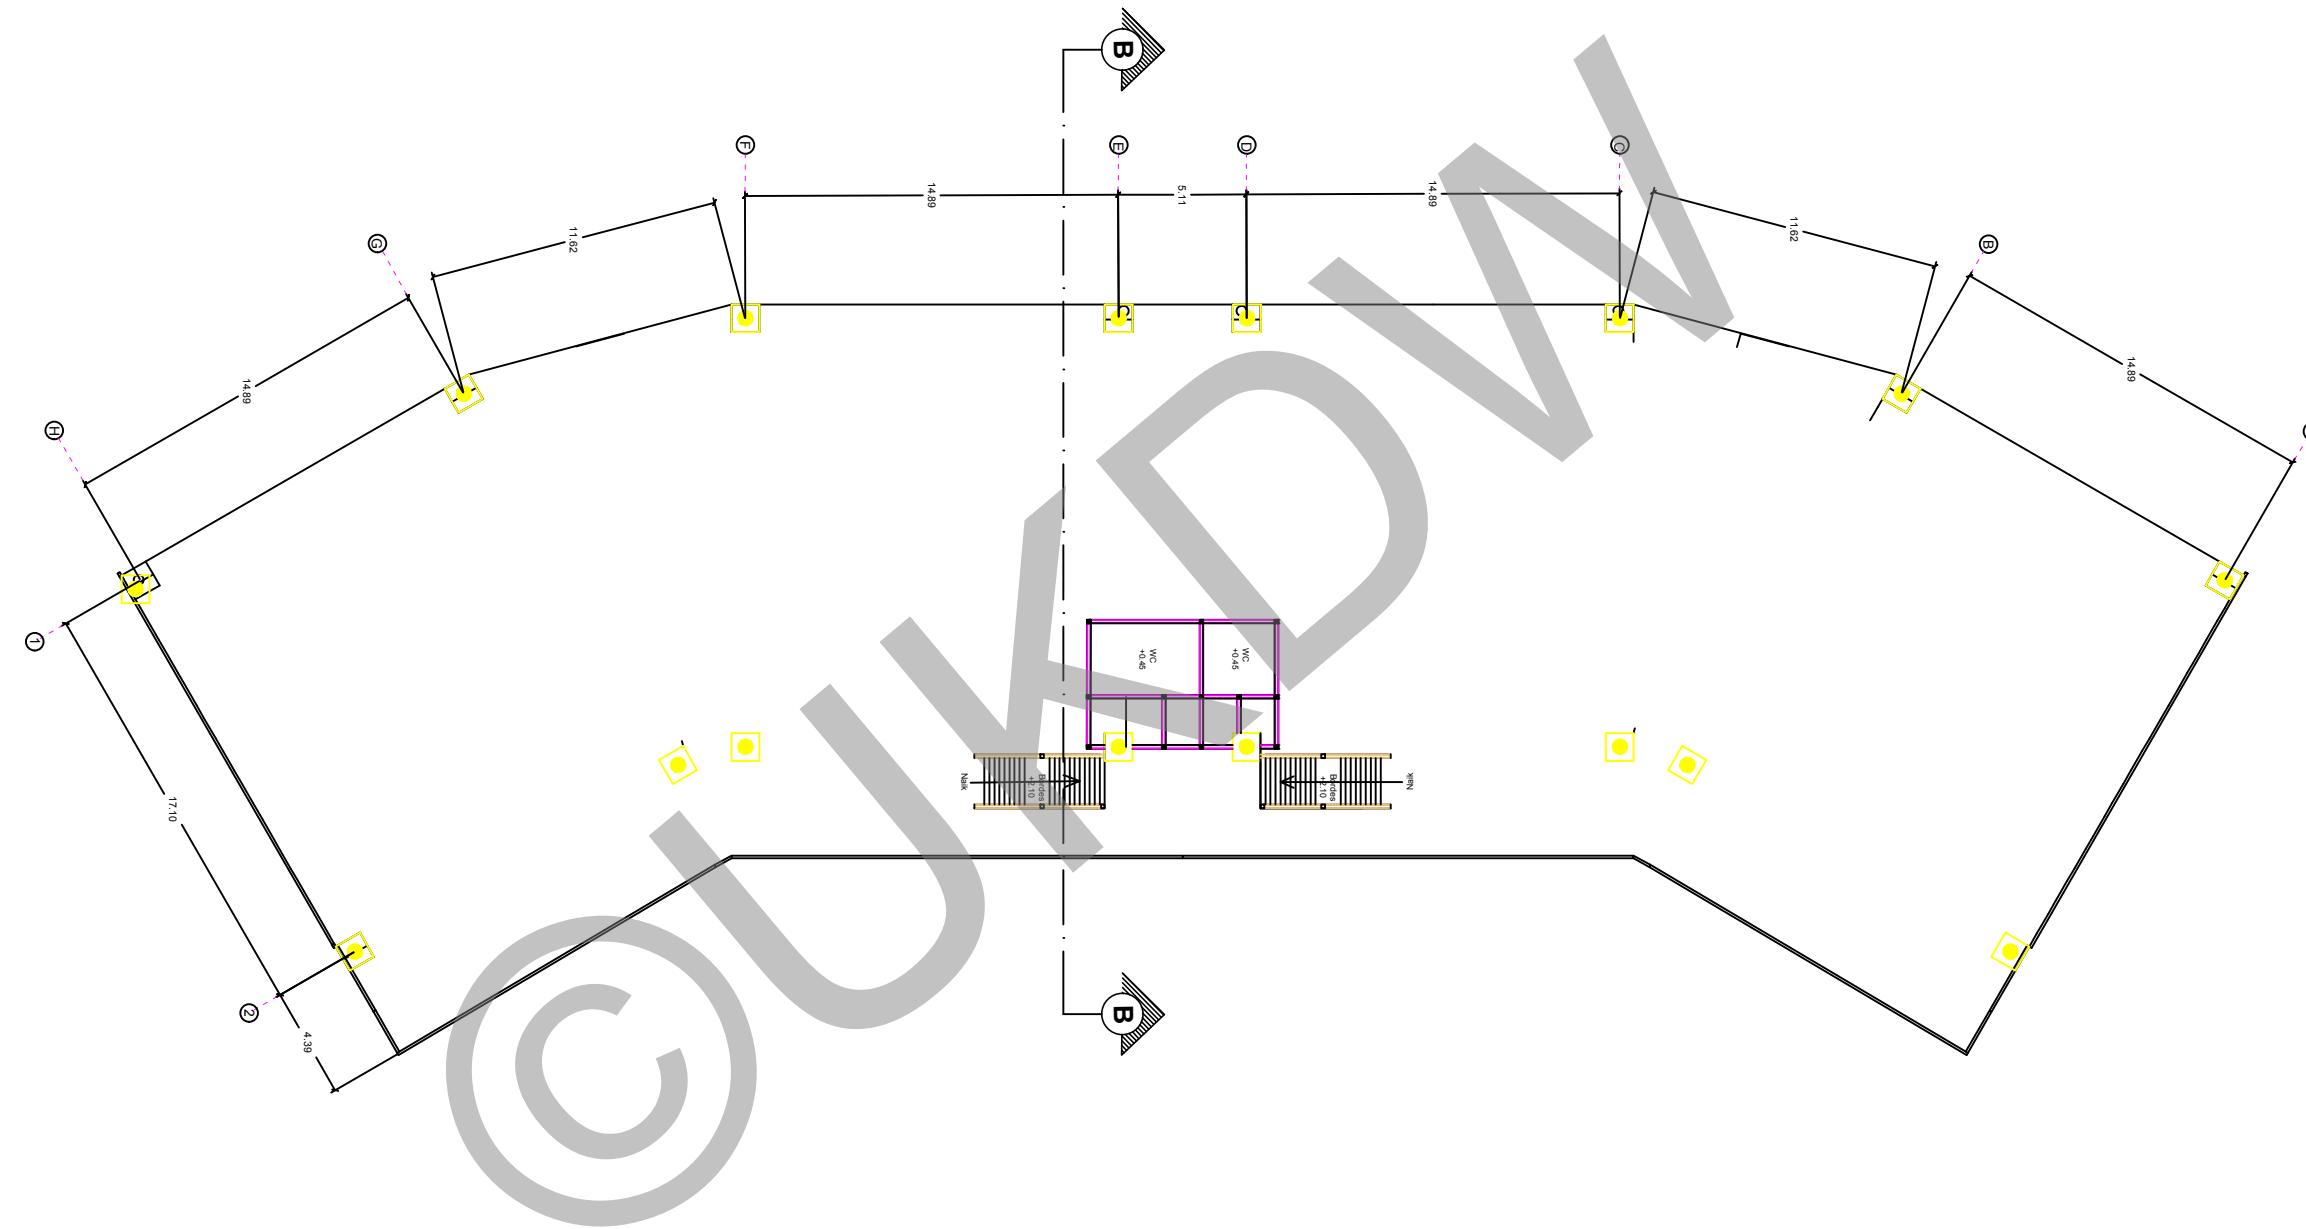

DENAH LT 1 TRIBUN EKONOMIS
Skala 1:300



PROGRAM STUDI ARSITEKTUR
FAKULTAS ARSITEKTUR DAN DESAIN
UNIVERSITAS KRISTEN DUTA WACANA
Jln. dr. Wahidin Soedirnoesodo 5-25 Yogyakarta

PROYEK :
TUGAS AKHIR
SEMESTER GASAL 2017/2018


JUDUL PROYEK :
PERANCANGAN GRASSTRACK DI KOTA JAYAPURA

NAMA / N. I. M. :
HENDI THOMI NOYA
61 12 0013

DOSEN PEMBIMBING :
PARMONANGAN MANURUNG, S.T., M.T.
STEFANI NATALIA SABATINI, S.T., M.T.

CATATAN :
DENAH LT 1 TRIBUN EKONOMIS

NO. LBR : 29 JMLH LBR :
DISAHKAN :
SKALA : 1:300

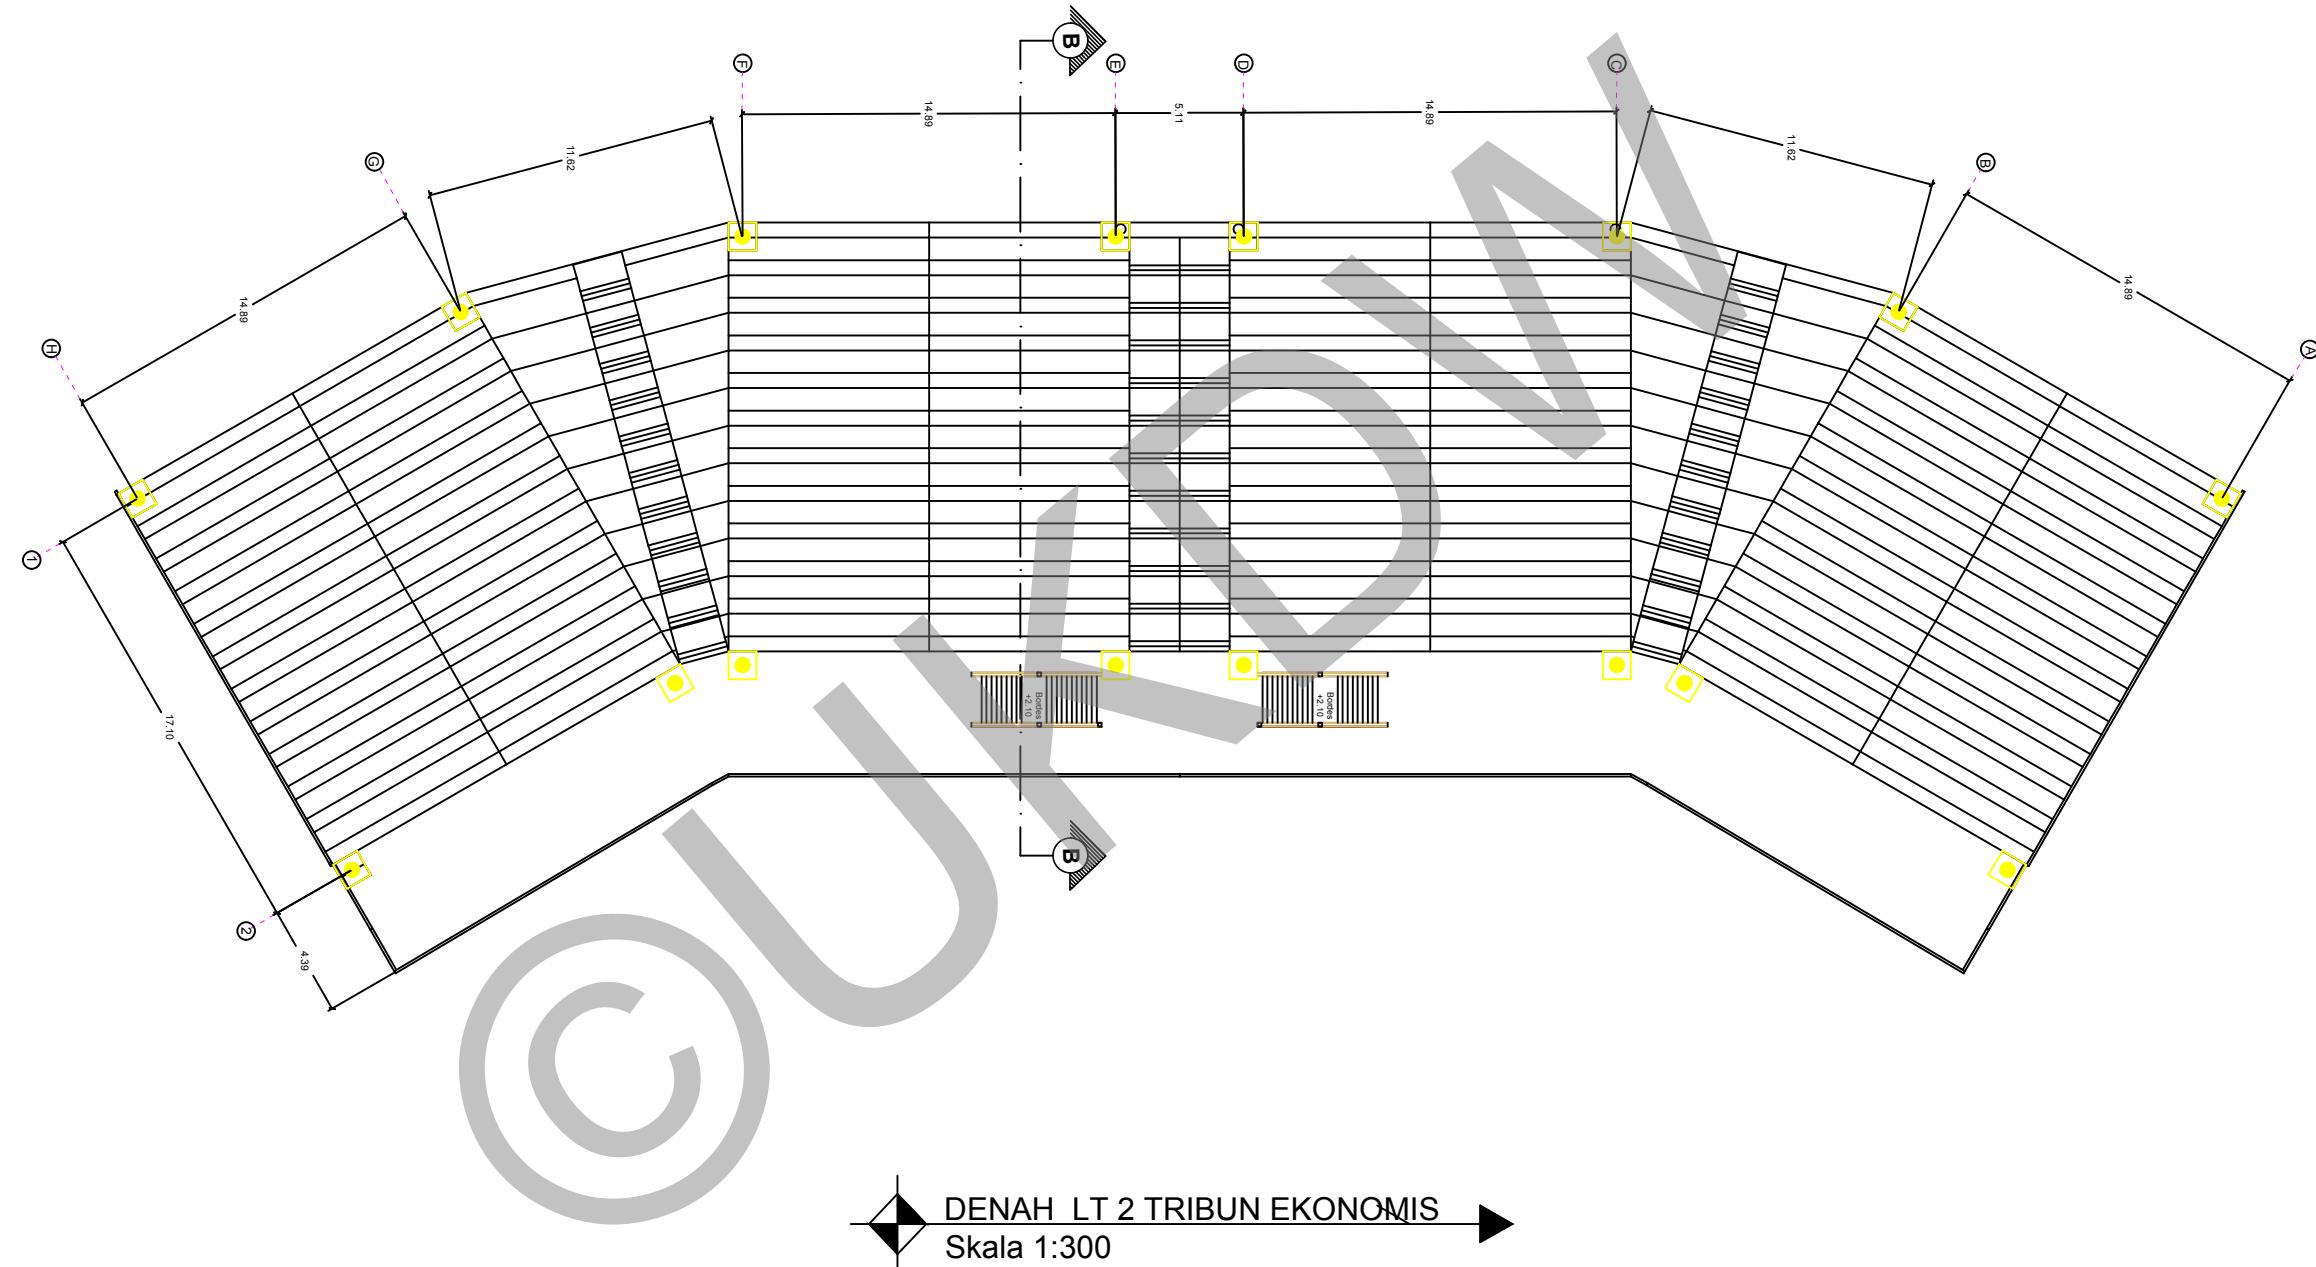

PROGRAM STUDI ARSITEKTUR
FAKULTAS ARSITEKTUR DAN DESAIN
UNIVERSITAS KRISTEN DUTA WACANA
Jln. dr. Wahidin Soedirnoesodo 5-25 Yogyakarta

PROYEK :
TUGAS AKHIR
SEMESTER GASAL 2017/2018

JUDUL PROYEK :
PERANCANGAN GRASSTRACK DI KOTA JAYAPURA


NAMA / N. I. M. :
HENDI THOMI NOYA
61 12 0013

DOSEN PEMBIMBING :
PARMONANGAN MANURUNG, S.T., M.T.
STEFANI NATALIA SABATINI, S.T., M.T.

CATATAN :

JUDUL GAMBAR :
DENAH LT 2 TRIBUN EKONOMIS

NO. LBR :	JMLH LBR :	DISAHKAN :
30		
SKALA :		1:300

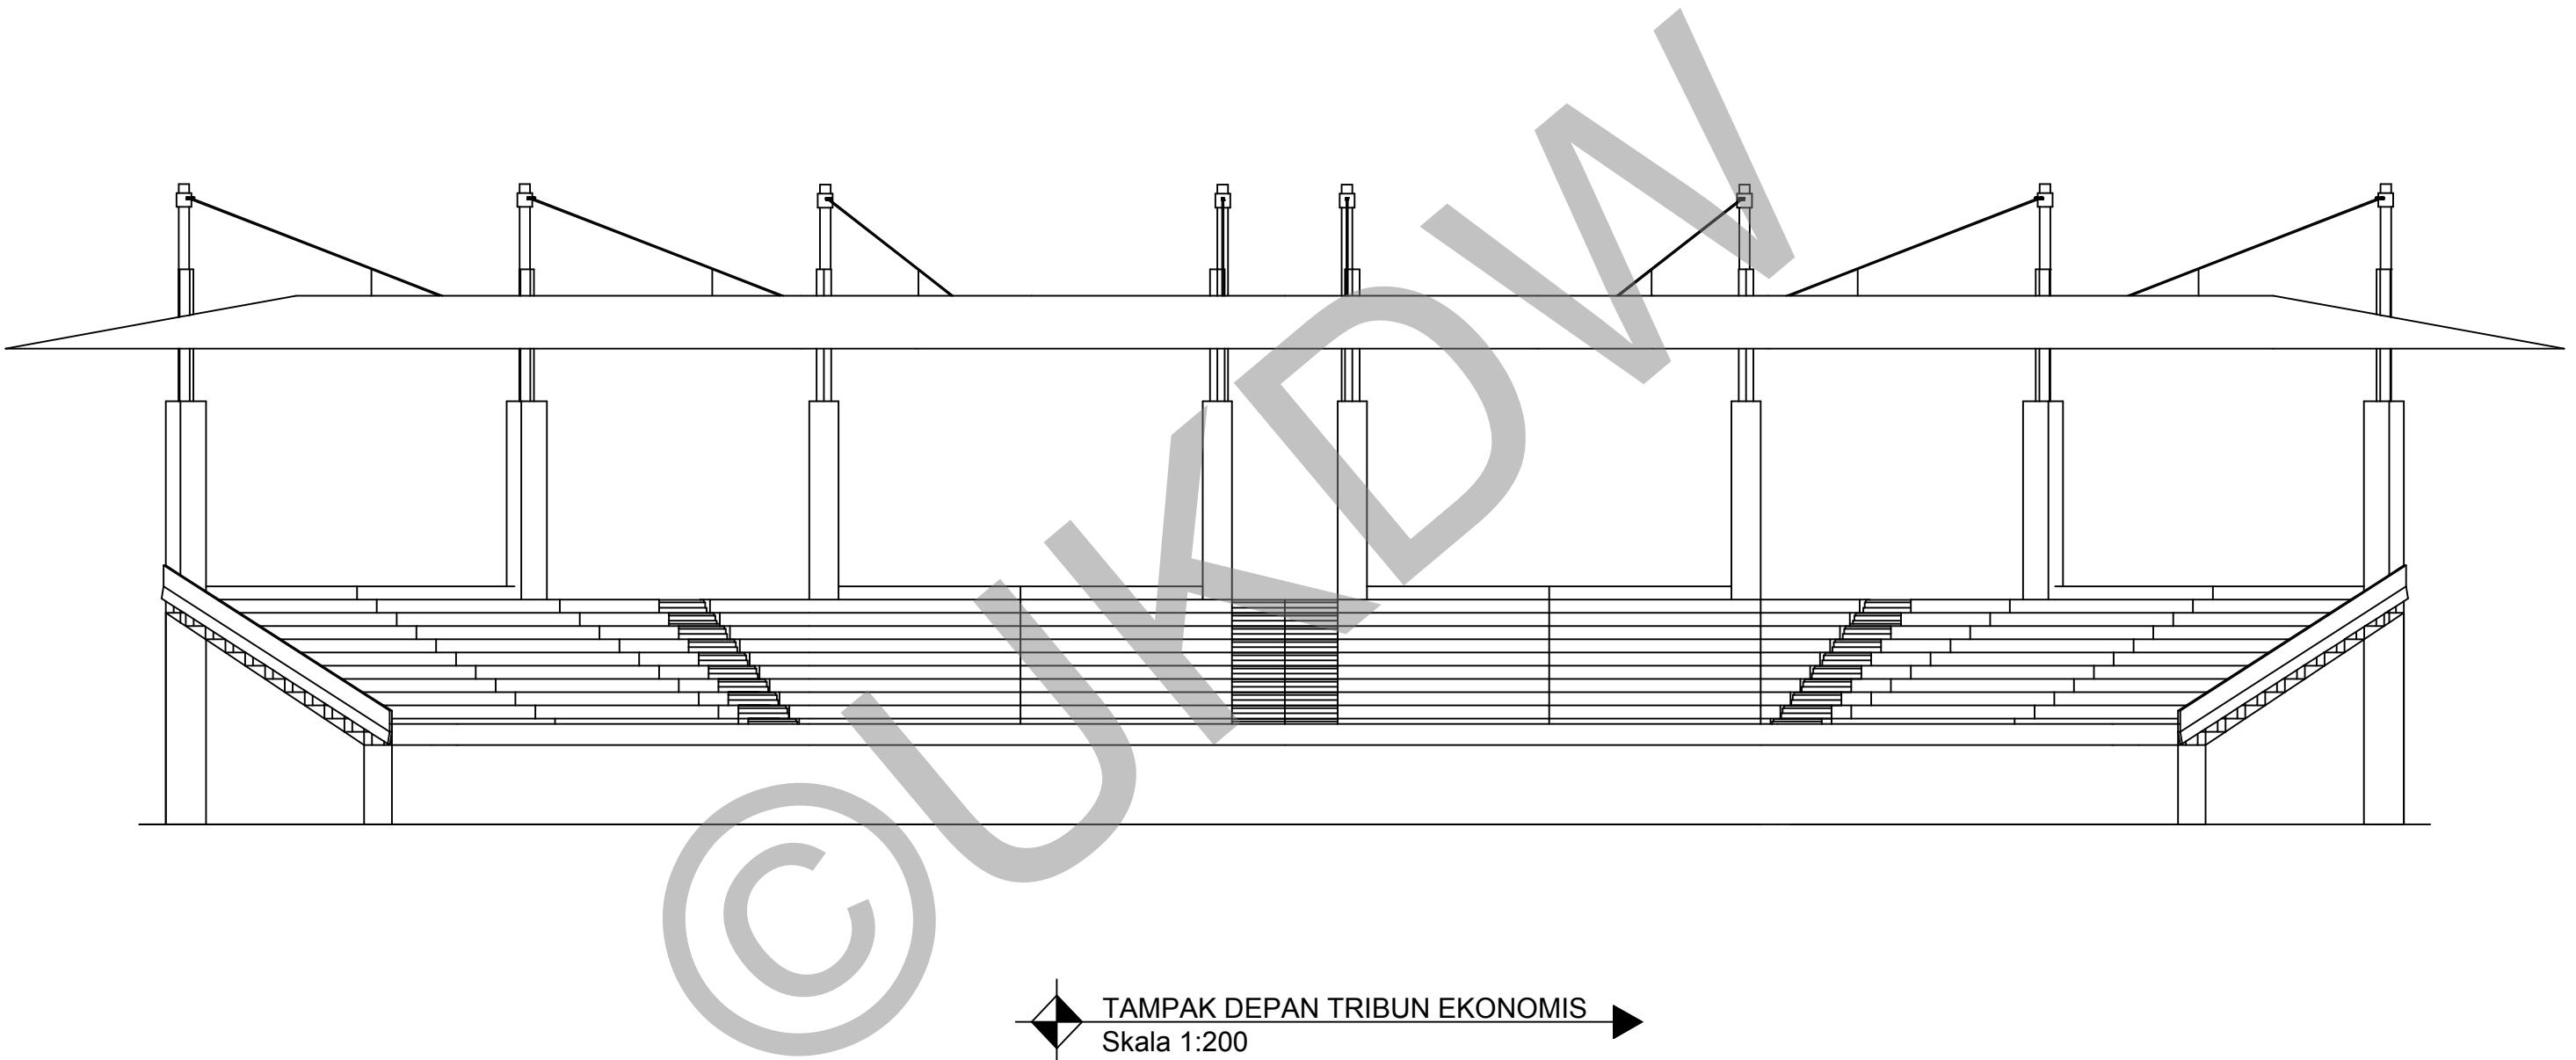

PROGRAM STUDI ARSITEKTUR
FAKULTAS ARSITEKTUR DAN DESAIN
UNIVERSITAS KRISTEN DUTA WACANA
Jln. dr. Wahidin Soedirnoesodo 5-25 Yogyakarta

PROYEK :
TUGAS AKHIR
SEMESTER GASAL 2017/2018

JUDUL PROYEK :
PERANCANGAN GRASSTRACK DI KOTA JAYAPURA


NAMA / N. I. M. :
HENDI THOMI NOYA
61 12 0013

DOSEN PEMBIMBING :
PARMONANGAN MANURUNG, S.T., M.T.
STEFANI NATALIA SABATINI, S.T., M.T.

CATATAN :

JUDUL GAMBAR :
TAMPAK DEPAN TRIBUN EKONOMIS
SKALA :

NO. LBR : 31
JMLH LBR :
DISAHKAN :
SKALA :
1:200

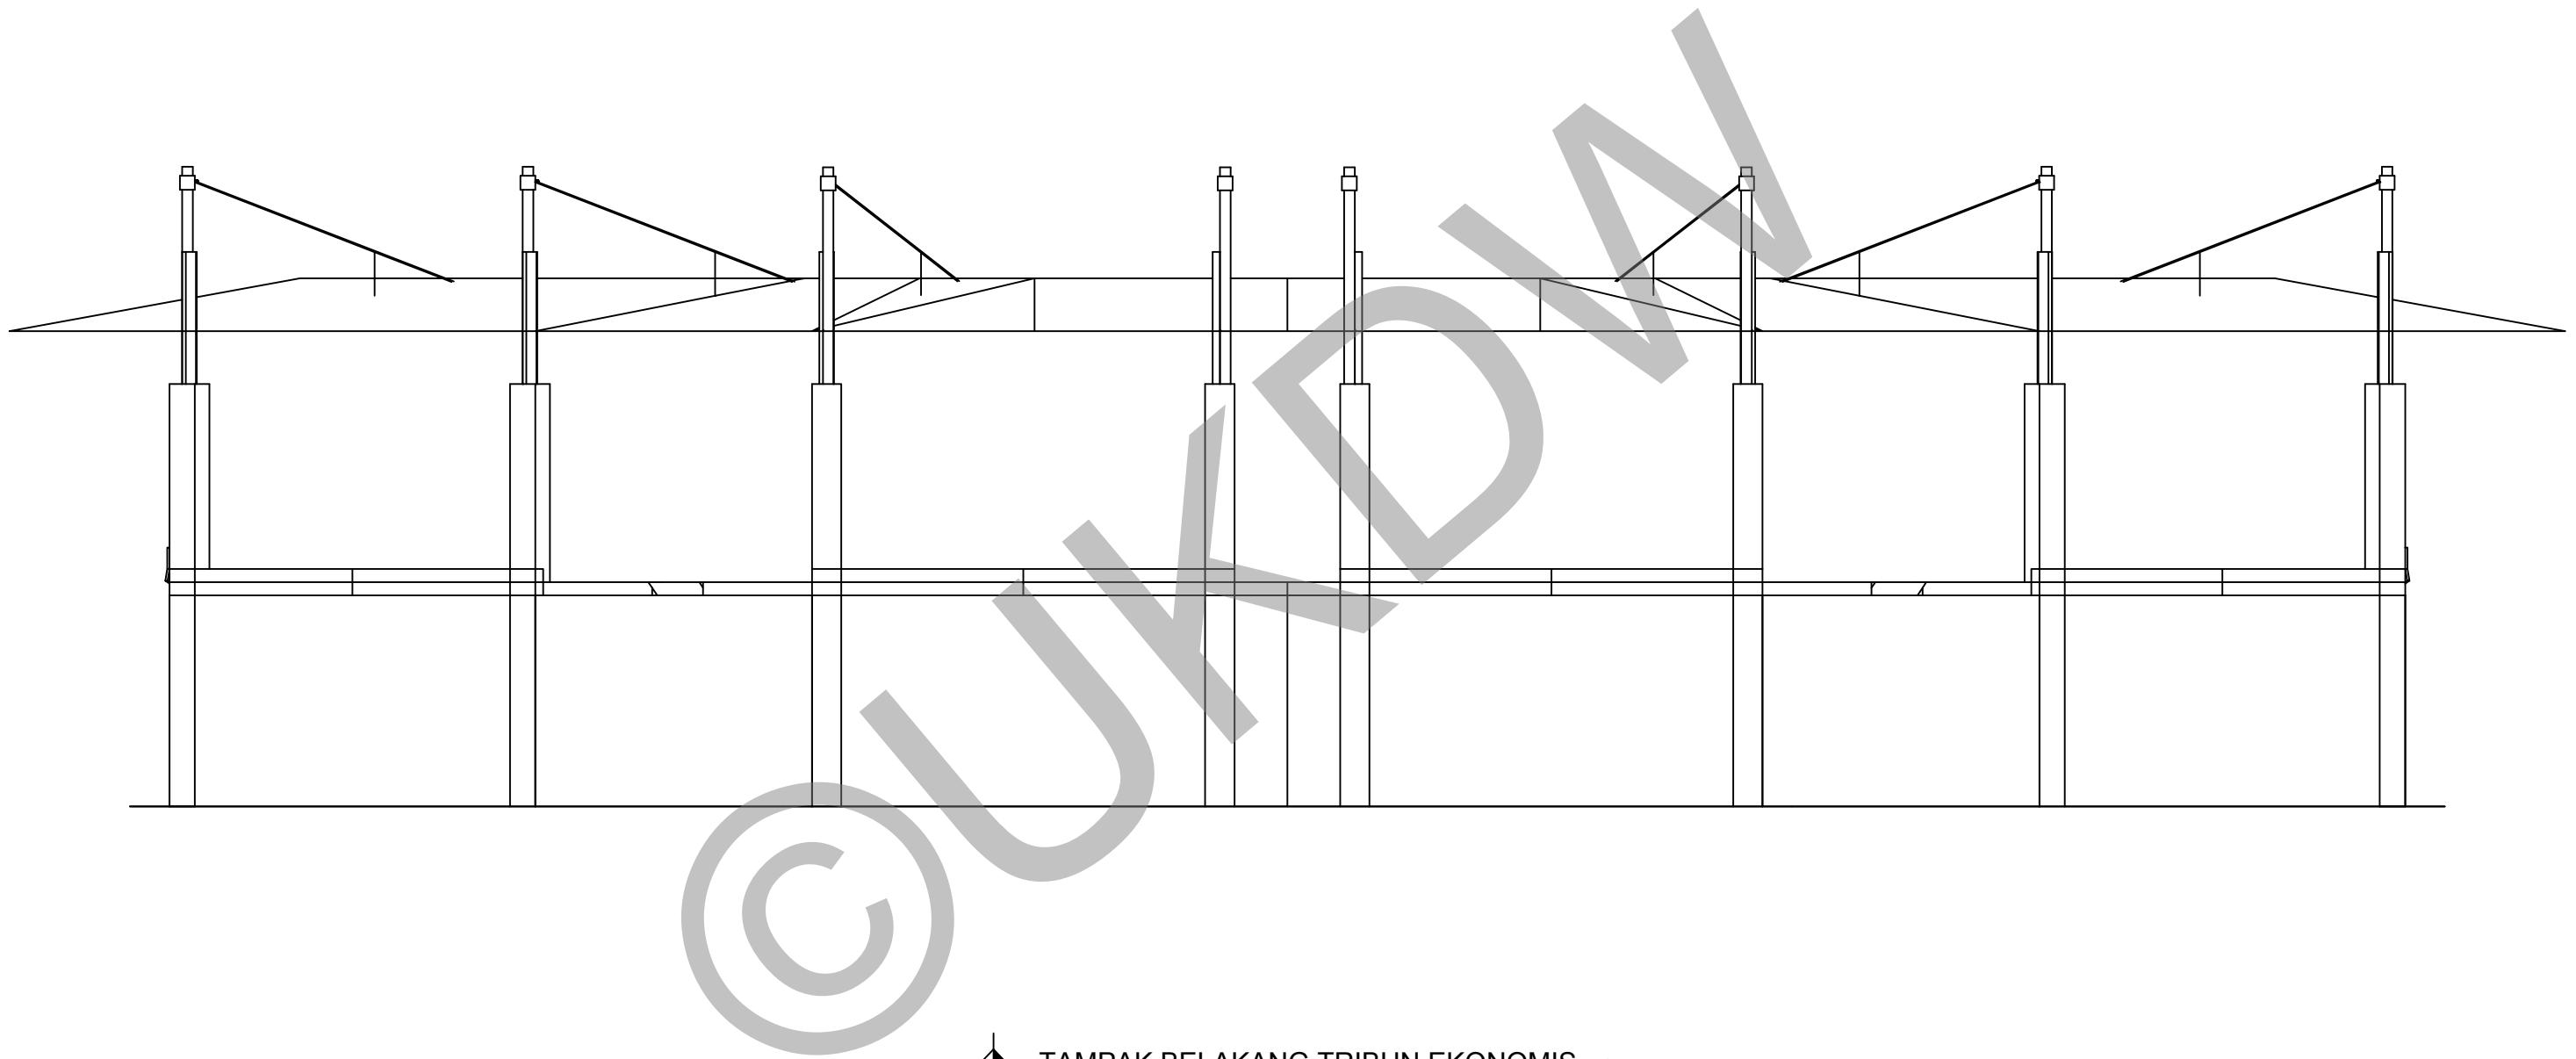

TAMPAK BELAKANG TRIBUN EKONOMIS
Skala 1:200



PROGRAM STUDI ARSITEKTUR
FAKULTAS ARSITEKTUR DAN DESAIN
UNIVERSITAS KRISTEN DUTA WACANA
Jln. dr. Wahidin Soedirnoesodo 5-25 Yogyakarta

PROYEK :
TUGAS AKHIR
SEMESTER GASAL 2017/2018

JUDUL PROYEK :
PERANCANGAN GRASSTRACK DI KOTA JAYAPURA


NAMA / N. I. M. :
HENDI THOMI NOYA
61 12 0013

DOSEN PEMBIMBING :
PARMONANGAN MANURUNG, S.T., M.T.
STEFANI NATALIA SABATINI, S.T., M.T.

CATATAN :

JUDUL GAMBAR :
TAMPAK BELAKANG TRIBUN EKONOMIS

NO. LBR : 32 JMLH LBR :
DISAHKAN :
SKALA : 1:200

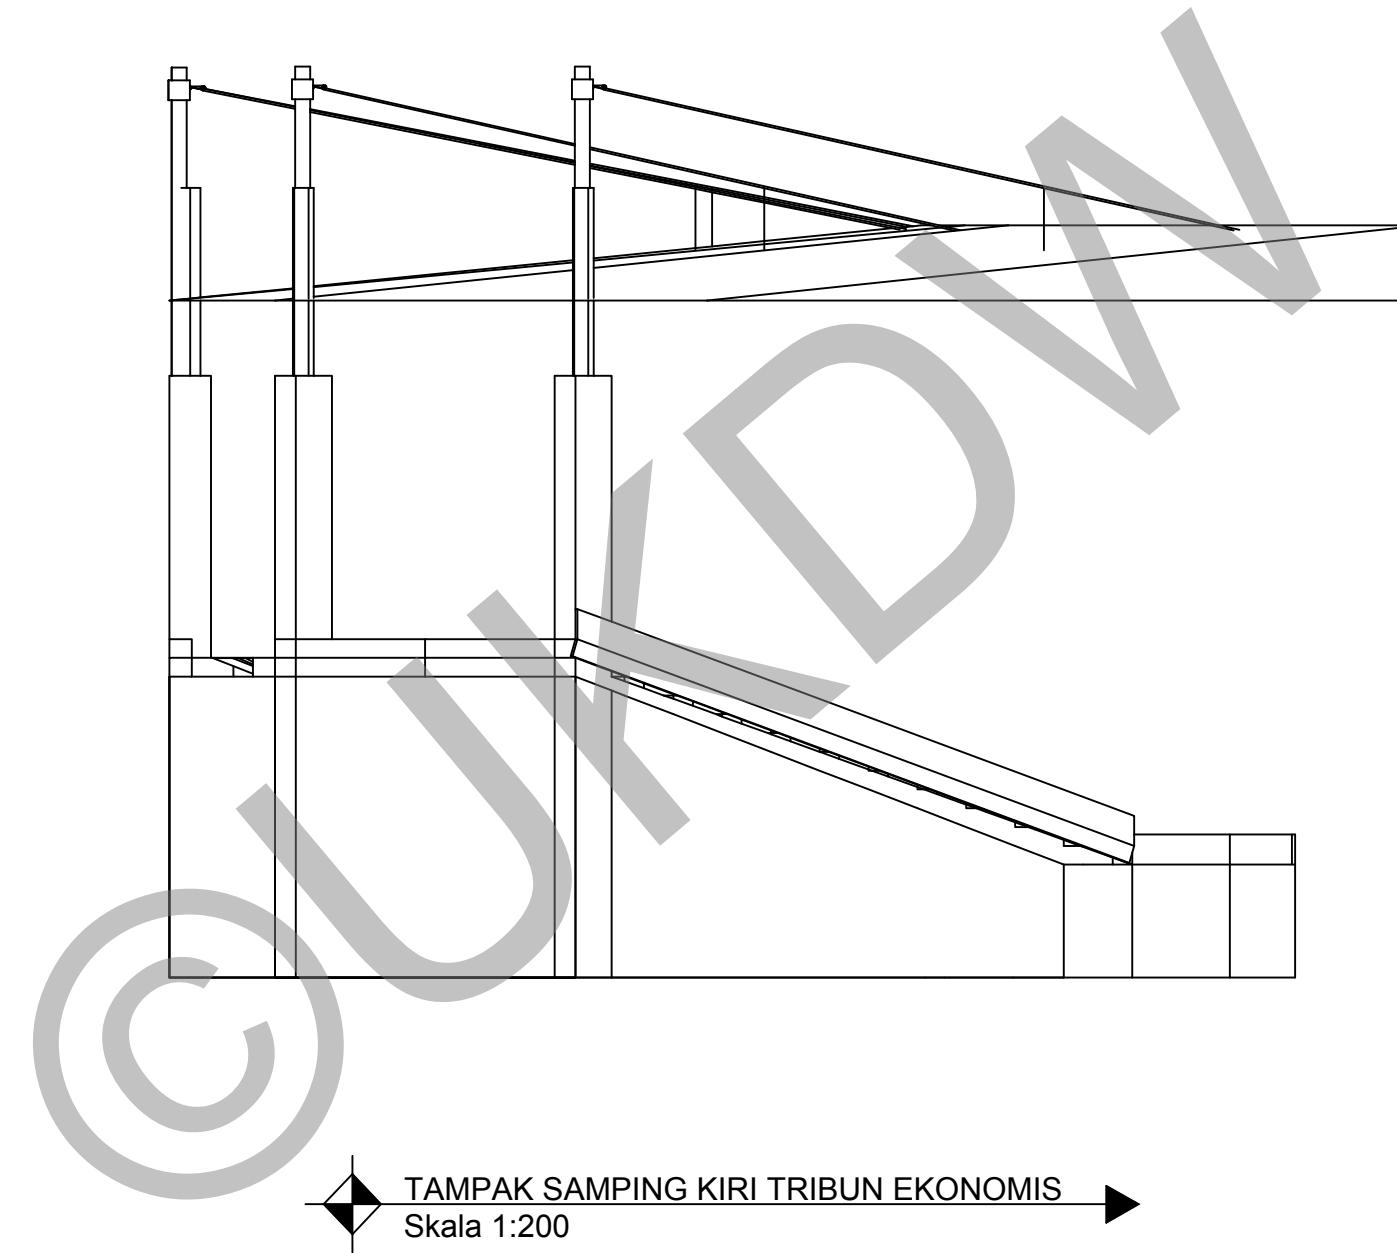

PROGRAM STUDI ARSITEKTUR
FAKULTAS ARSITEKTUR DAN DESAIN
UNIVERSITAS KRISTEN DUTA WACANA
Jln. dr. Wahidin Soedirnoesodo 5-25 Yogyakarta

PROYEK :
TUGAS AKHIR
SEMESTER GASAL 2017/2018

JUDUL PROYEK :
PERANCANGAN GRASSTRACK DI KOTA JAYAPURA


NAMA / N. I. M. :
HENDI THOMI NOYA
61 12 0013

DOSEN PEMBIMBING :
PARMONANGAN MANURUNG, S.T., M.T.
STEFANI NATALIA SABATINI, S.T., M.T.

CATATAN :

JUDUL GAMBAR :
TAMPAK SAMPING KIRI TRIBUN EKONOMIS
SKALA :

NO. LBR : 33 JMLH LBR :
DISAHKAN :
1:200

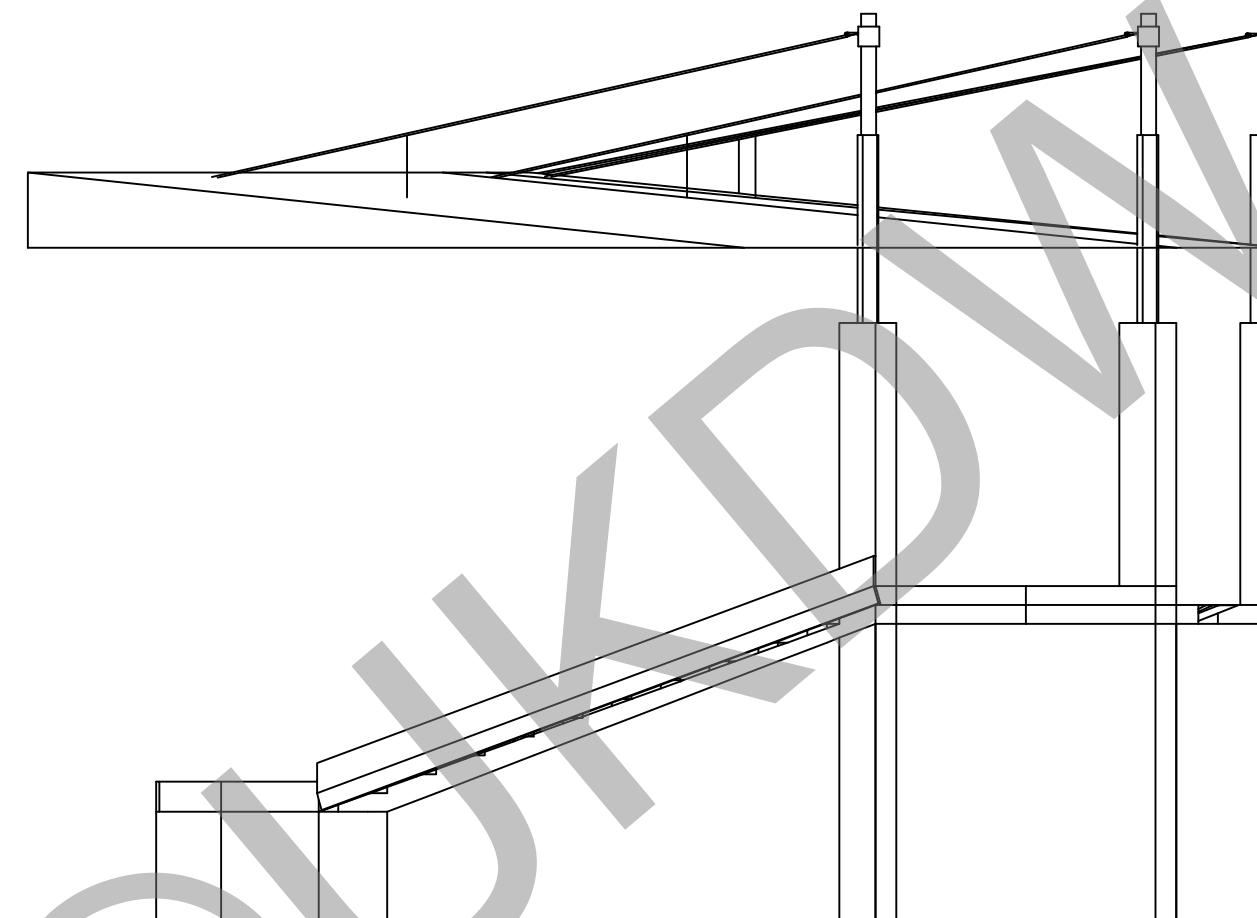

TAMPAK SAMPING KANAN TRIBUN EKONOMIS
Skala 1:200



PROGRAM STUDI ARSITEKTUR
FAKULTAS ARSITEKTUR DAN DESAIN
UNIVERSITAS KRISTEN DUTA WACANA
Jln. dr. Wahidin Soedirnoesodo 5-25 Yogyakarta

PROYEK :
TUGAS AKHIR
SEMESTER GASAL 2017/2018

JUDUL PROYEK :
PERANCANGAN GRASSTRACK DI KOTA JAYAPURA


NAMA / N. I. M. :
HENDI THOMI NOYA
61 12 0013



DOSEN PEMBIMBING :
PARMONANGAN MANURUNG, S.T., M.T.
STEFANI NATALIA SABATINI, S.T., M.T.

CATATAN :

JUDUL GAMBAR :
TAMPAK SAMPING KANAN TRIBUN EKONOMIS
SKALA :

NO. LBR : 34
JMLH LBR :
DISAHKAN :
SKALA :
1:200

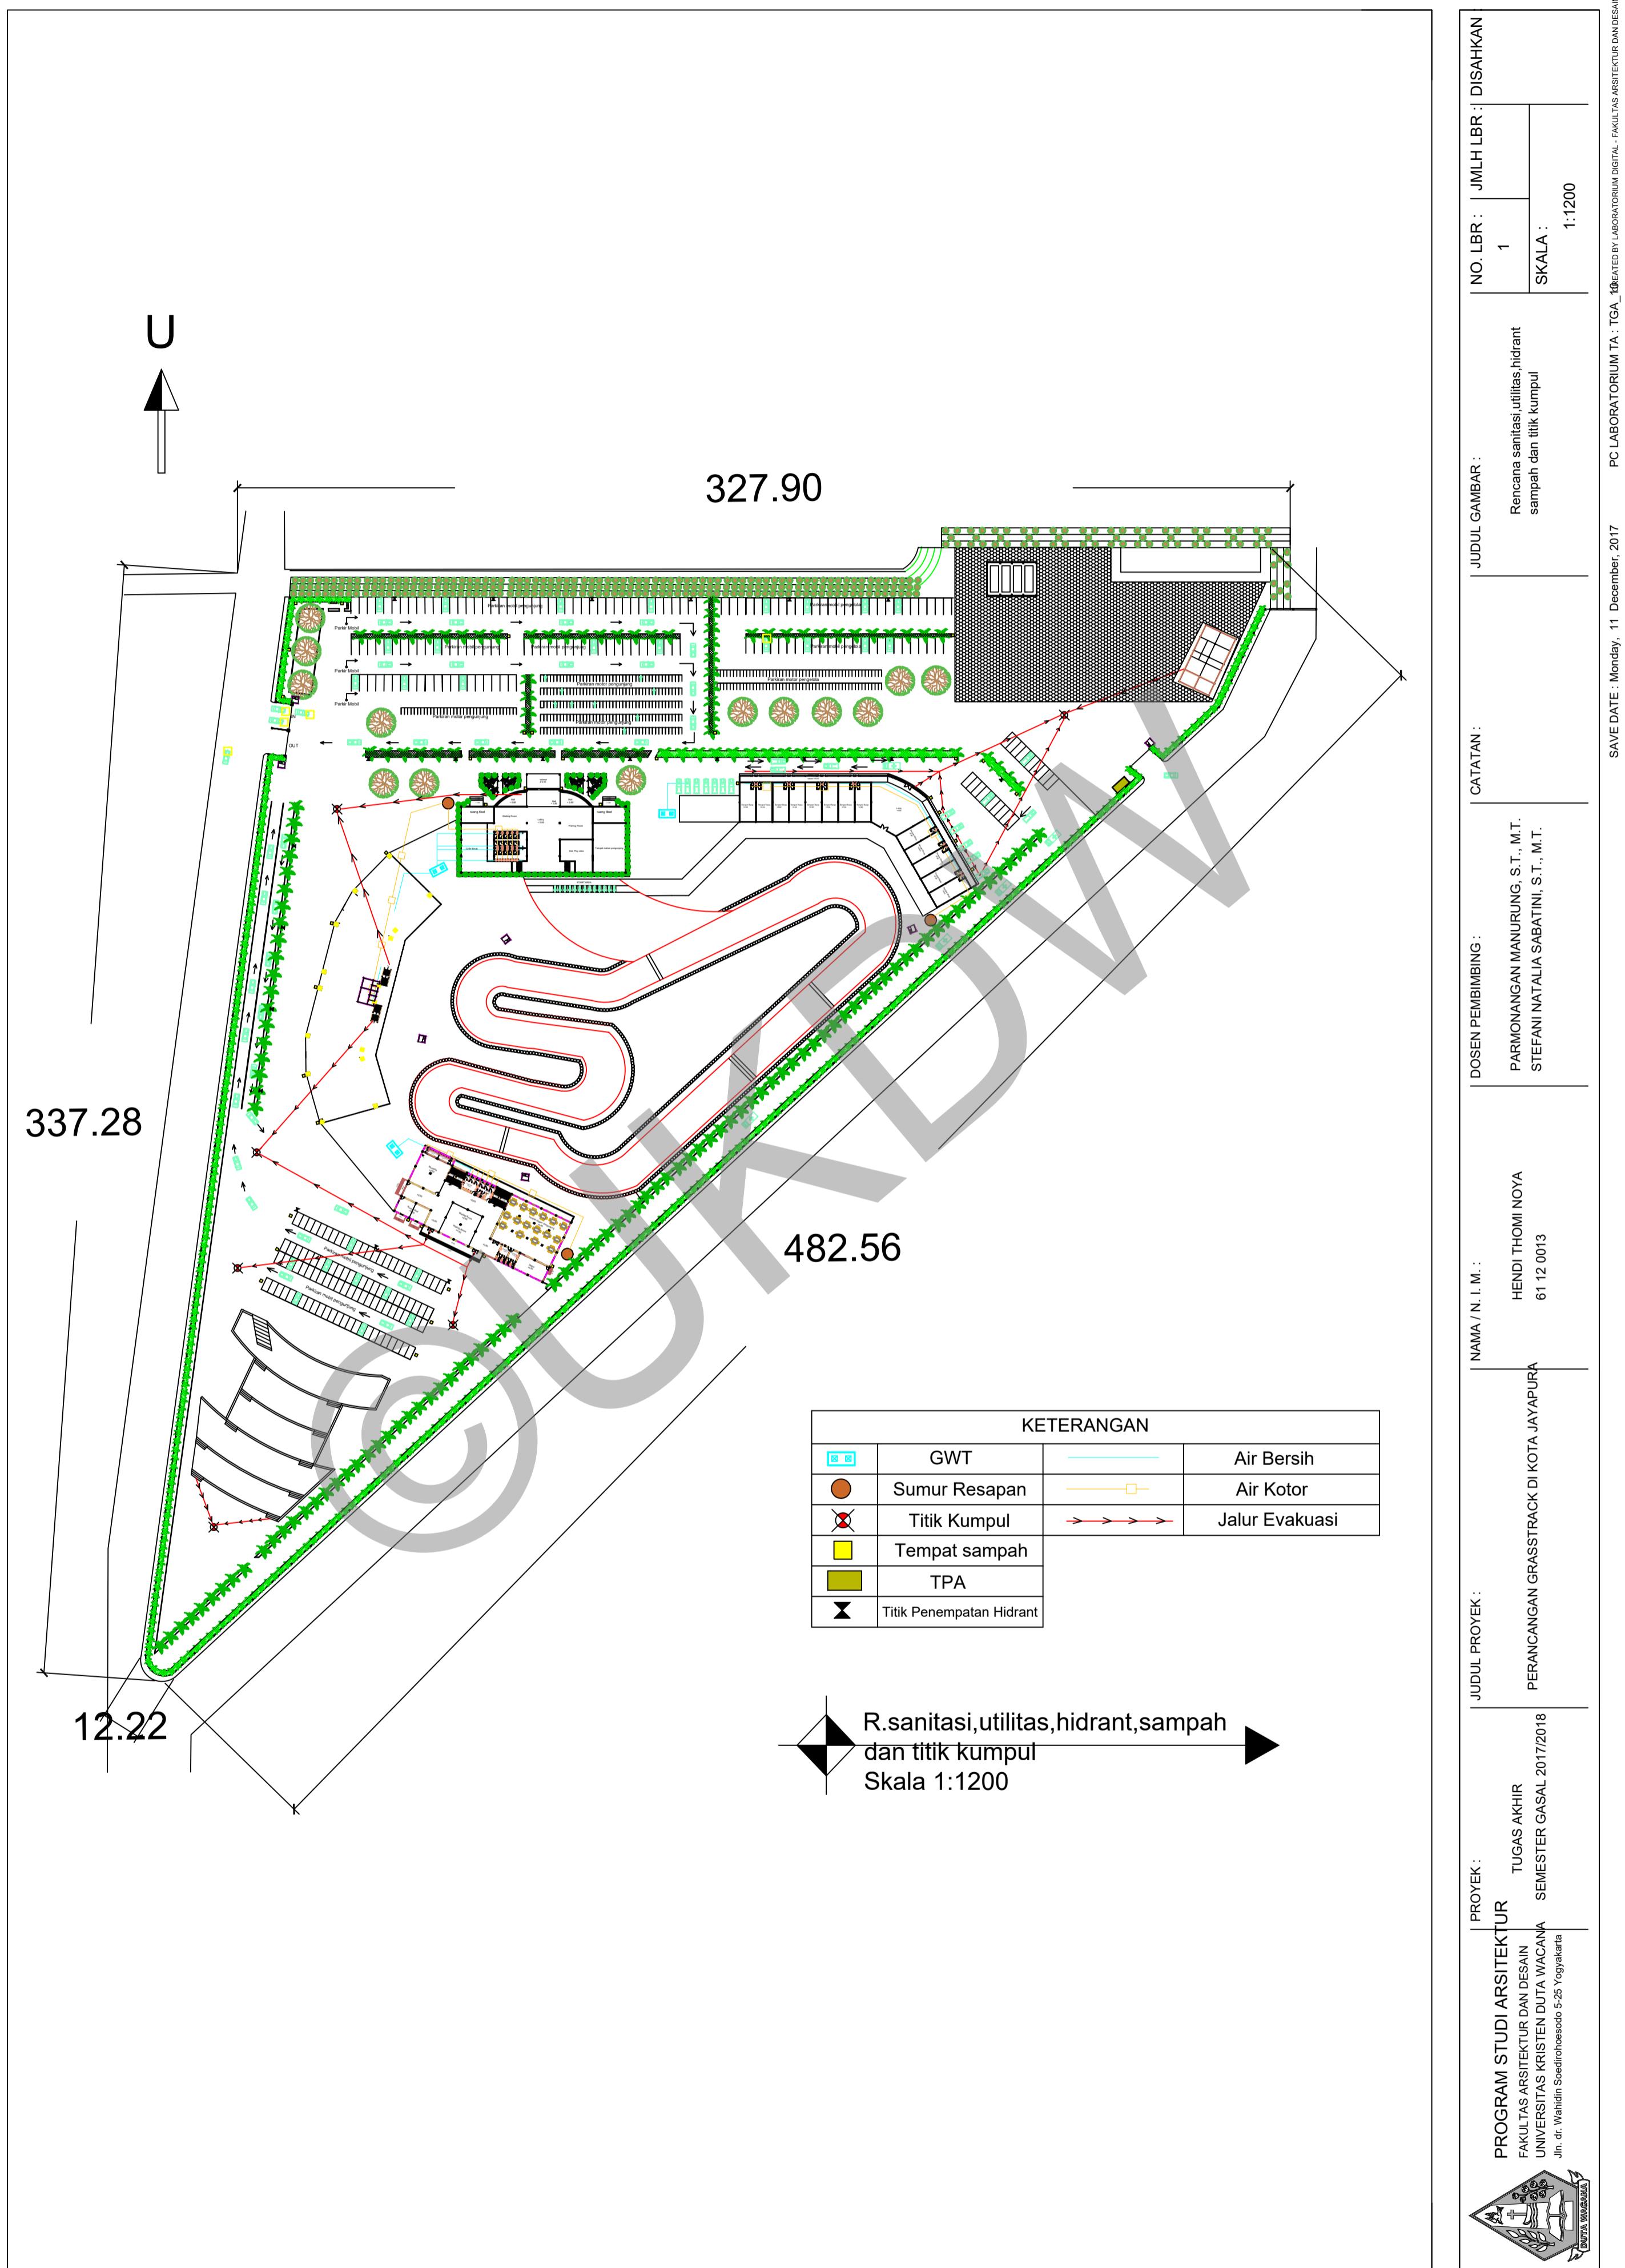

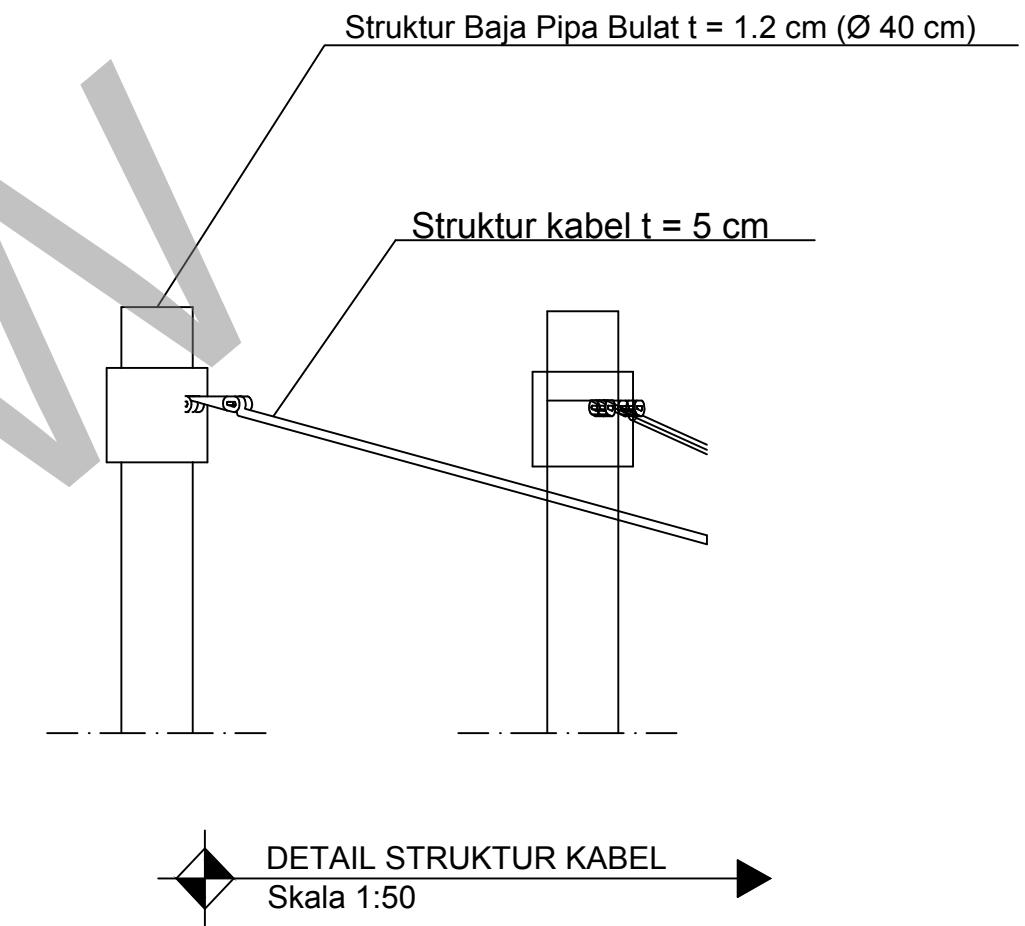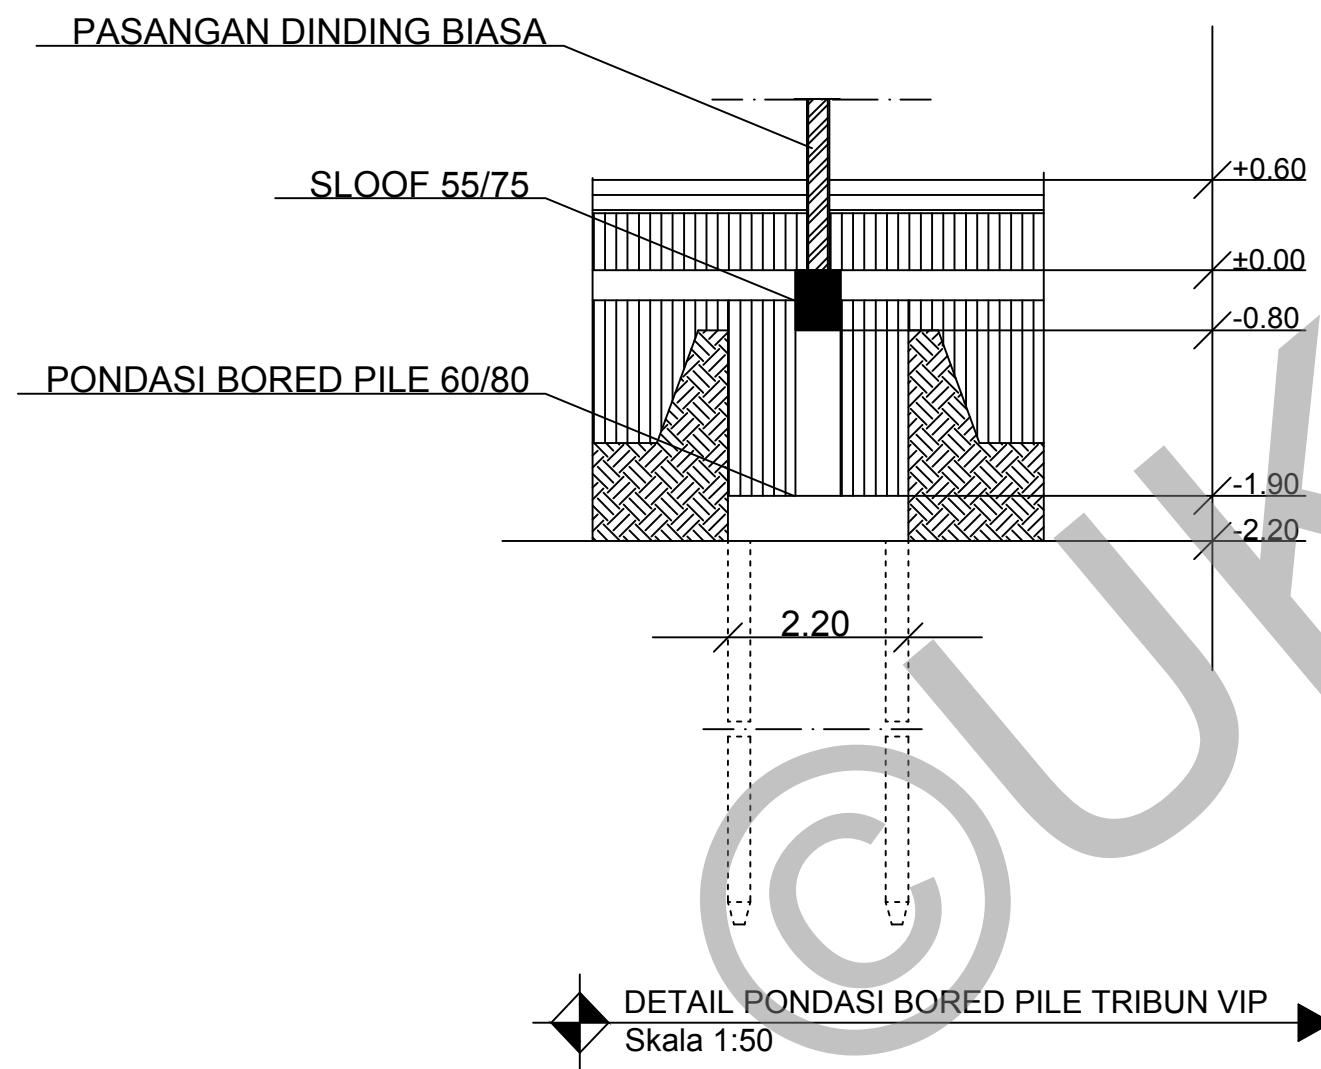

PROGRAM STUDI ARSITEKTUR
FAKULTAS ARSITEKTUR DAN DESAIN
UNIVERSITAS KRISTEN DUTA WACANA
Jln. dr. Wahidin Soedirnoesodo 5-25 Yogyakarta

PROYEK :
TUGAS AKHIR
SEMESTER GASAL 2017/2018

JUDUL PROYEK :
PERANCANGAN GRASSTRACK DI KOTA JAYAPURA

NAMA / N. I. M. :
HENDI THOMI NOYA
61 12 0013


DOSEN PEMBIMBING :
PARMONANGAN MANURUNG, S.T., M.T.
STEFANI NATALIA SABATINI, S.T., M.T.

CATATAN :

JUDUL GAMBAR :
DETAIL PONDASI BORED PILE TRIBUN VIP
DETAIL STRUKTUR KABEL DAN TIANG BAJA
BULAT

NO. LBR : 35
JMLH LBR :
SKALA : 1:50

DISAHKAN :

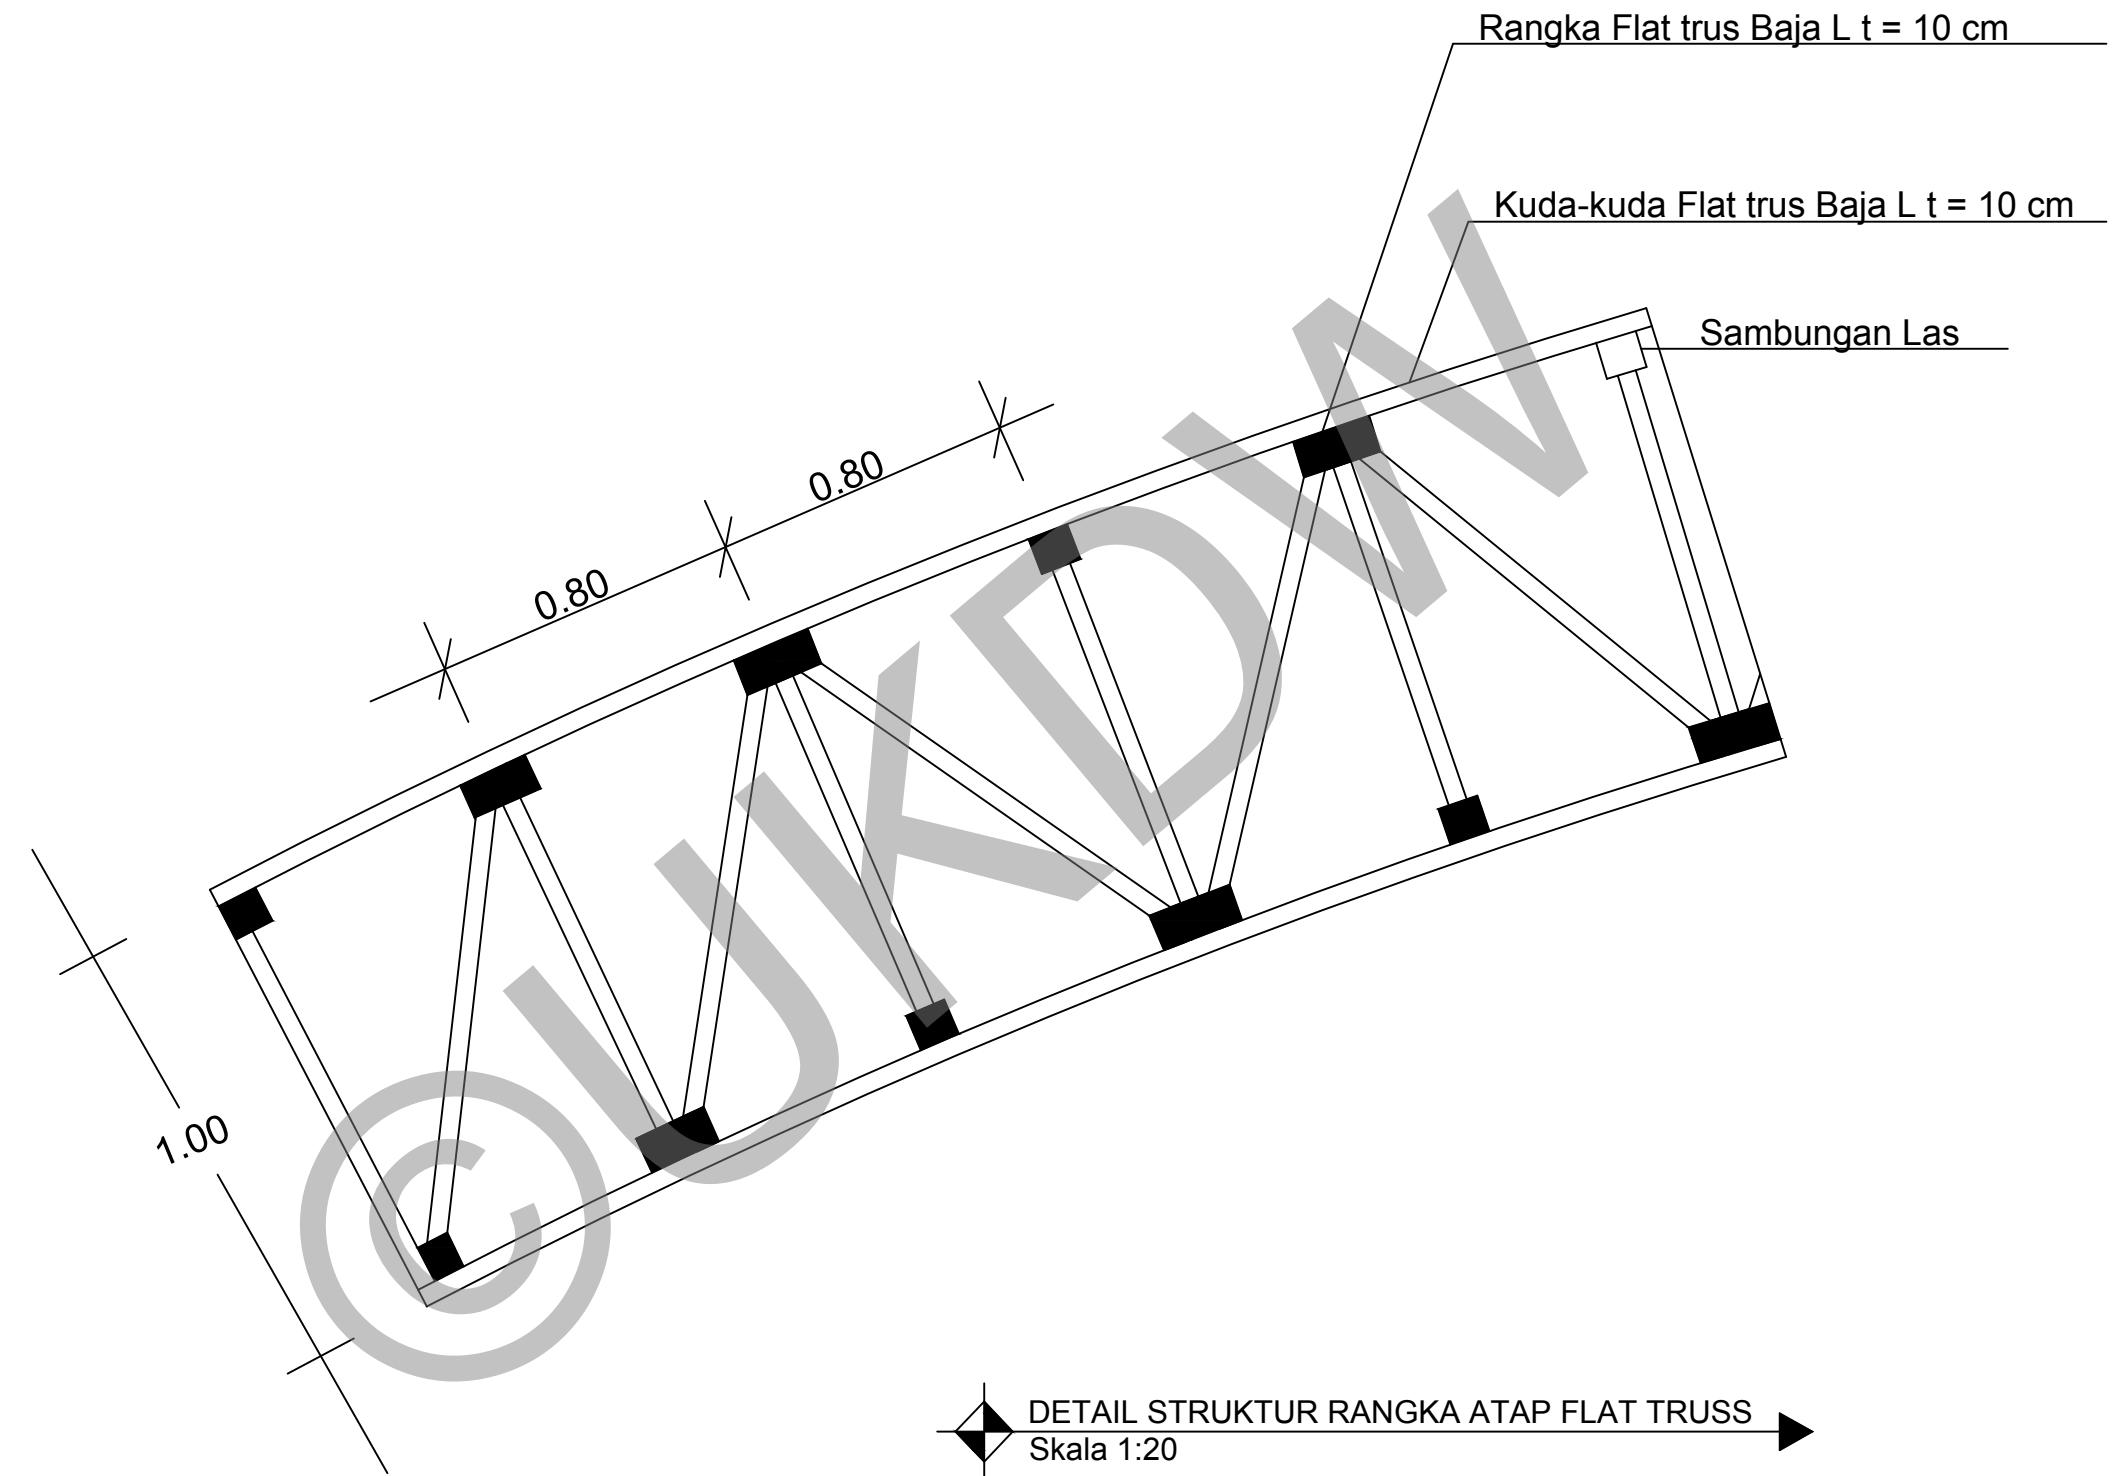

PROGRAM STUDI ARSITEKTUR
FAKULTAS ARSITEKTUR DAN DESAIN
UNIVERSITAS KRISTEN DUTA WACANA
Jln. dr. Wahidin Soedirnoesodo 5-25 Yogyakarta

PROYEK :
TUGAS AKHIR
SEMESTER GASAL 2017/2018

JUDUL PROYEK :
PERANCANGAN GRASSTRACK DI KOTA JAYAPURA

NAMA / N. I. M. :
HENDI THOMI NOYA
61 12 0013

DOSEN PEMBIMBING :
PARMONANGAN MANURUNG, S.T., M.T.
STEFANI NATALIA SABATINI, S.T., M.T.

CATATAN :

JUDUL GAMBAR :
DETAIL STRUKTUR RANGKA ATAP FLAT TRUSS

NO. LBR : 36
JMLH LBR :
SKALA : 1:20

DISAHKAN :

PERANCANGAN GRASSTRACK DI KOTA JAYAPURA




TUGAS AKHIR POSTER TEKNIK ARSITEKTUR
UNIVERSITAS KRISTEN DUTA WACANA

HENDI THOMI NOYA | 61 12 0013




Issue Permasalahan

Latar Belakang

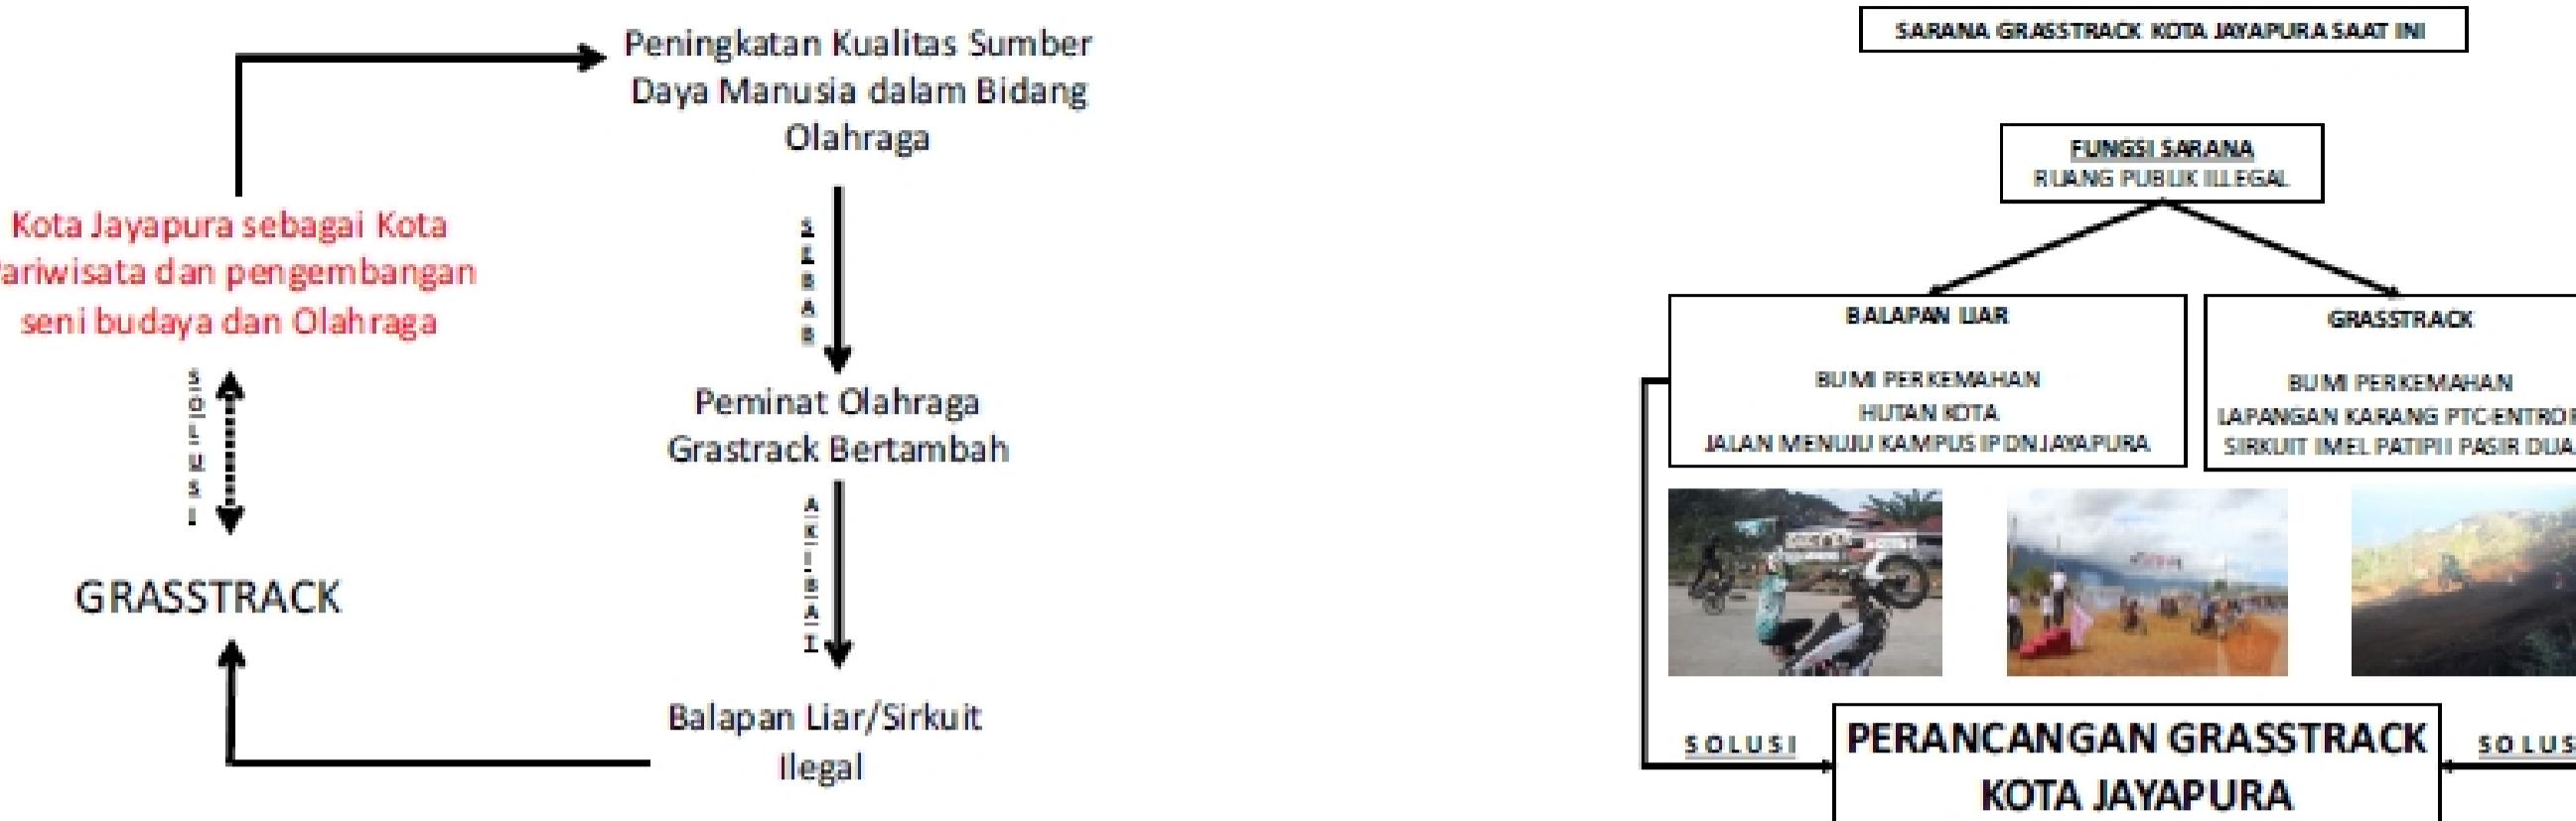

Hasil Survey

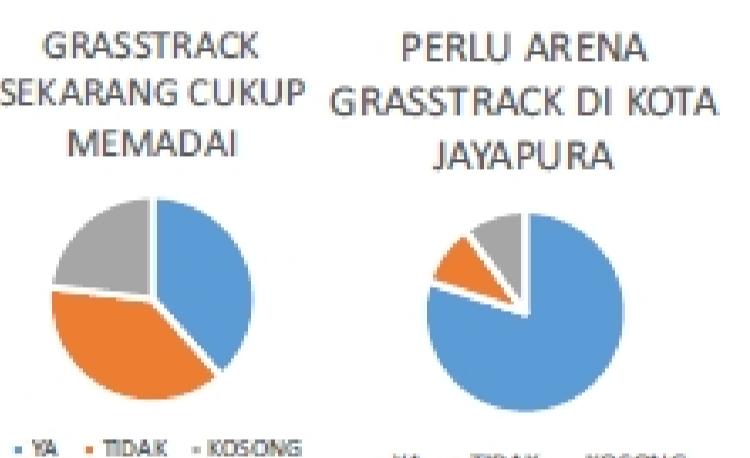

Sumber : Data Pribadi, 2016

Data BPS

Demografi

Berdasarkan sensus penduduk Tahun 2010 penduduk Kota Jayapura berjumlah menjadi 255.705 jiwa. Laju pertumbuhan selama 5 tahun terakhir sebesar 2,44% per tahun dengan tingkat pertumbuhan tertinggi pada tahun 2010 yaitu 10,71%. Bila ditinjau selama 10 tahun terakhir, ditemukan angka yang lebih tinggi, yakni 4,16%. Pertumbuhan penduduk tertinggi di Distrik Manra Tamu, yakni 5,1% dan terendah di

Tabel 2.2. Perkembangan Kependudukan Penduduk dan Rencana Rambu

No	Distrik	Jumlah Penduduk				Ras/etnis	Rasias Agama			
		2008	2009	2010	Rasio					
	Jayapura Utara	30.191	31.676	33.988	32.656	34.457	30.542	25.34	15.64	4.24
	Jayapura Selatan	30.764	29.131	34.582	39.044	35.375	31.942	25.56	15.39	4.38
	Abeputa	30.759	29.195	34.574	29.066	38.195	34.022	26.52	17.07	4.38
	Mura	6.558	4.714	6.118	4.479	5.189	5.209	4.34	3.84	3.88
	Merauke	10.116	10.301	18.642	16.906	21.082	18.713	16.23	11.88	3.72
Jumlah		123.473	120.083	128.354	125.079	130.387	120.228	90.00	62.276	4.20

Sumber : BPS Raja Ampat, 2011.

Sumber : Badan Pusat Statistik, 2016

Analisis Pemilihan Site

Keterangan	Alternatif Site A	Alternatif Site B	Alternatif Site C
Lokasi	Jl. Raya Sentani - Padang Bulan, Abeputa, Vim, Abeputa, Kom Jayapura, Papua	Site terletak di kecamatan Heram,Jayapura,Papua, tepatnya di Buper,Waena,Jl. Pramuka Buper,	Kotaija, Wahno, Abeputa, Kota Jayapura, Papua
Site Eksisting			
Batasan Site	<ul style="list-style-type: none"> - Utara : jalan sekunder dan hutan - Selatan : jalan sekunder dan hutan - Timur : Hutan - Barat : sawah dan perumahan 	<ul style="list-style-type: none"> - Utara : Kampus IPDN - Selatan : Jl. Pramuka Buper - Timur : jalan dan hutan - Barat : sawah dan perumahan warga 	<ul style="list-style-type: none"> - Utara : Jalan setapak dan hutan - Selatan : jalan sekunder dan hutan - Timur : jalan dan Hutan - Barat : sawah dan perumahan
Keunggulan	<ul style="list-style-type: none"> - Berada di tengah kota - Mudah diakses - Akses jalan luas 	<ul style="list-style-type: none"> - Berada di Kota - Mudah diakses - Akses jalan luas 	<ul style="list-style-type: none"> - Berada di tengah kota - Mudah diakses - Akses jalan luas
Kekurangan	<ul style="list-style-type: none"> - Masih terdapat banyak hutan disekitar - Merupakan area pemukiman dan pusat pendidikan - Tanah berlumpur 	<ul style="list-style-type: none"> - Berada di daerah ketinggian - Lokasi berada sedikit jauh dari jalan utama 	<ul style="list-style-type: none"> - Merupakan area pemukiman dan pusat pendidikan - Terdapat Pasar di dekat area site
Kesimpulan	<ul style="list-style-type: none"> - Walaupun site berada di tengah kota tetapi tidak spesifik untuk menarik desain area grasstrack di area ini karena letaknya kurang strategis. 	<ul style="list-style-type: none"> - Site ini memiliki potensi karena letaknya yang strategis karena sudah memenuhi kriteria dalam mendesain Grasstrack. 	<ul style="list-style-type: none"> - Site ini sendiri belum strategis karena dapat mengganggu kenyamanan danor sekitar.

Kriteria Pemilihan Site


1. Site harus jauh dari permukiman
2. Mudah di akses dan dijangkau
3. Memiliki tanah yang berkонтur
4. Tempat yang sering diadakan even

Alasan Pemilihan Site

1. Berada di daerah strategis karena memiliki track eksisting
2. Wilayah ini termasuk dalam perencanaan kawasan olahraga untuk pengembangan bagi kota Jayapura
3. Sebagai penguatan kawasan olahraga karena berdekatan dengan beberapa tempat olahraga seperti Raimuna Nasional.
4. Jauh dari pemukiman warga sehingga tidak menimbulkan kebisingan
5. Akses menuju lokasi mudah dicapai
6. Akses jalan luas



Site

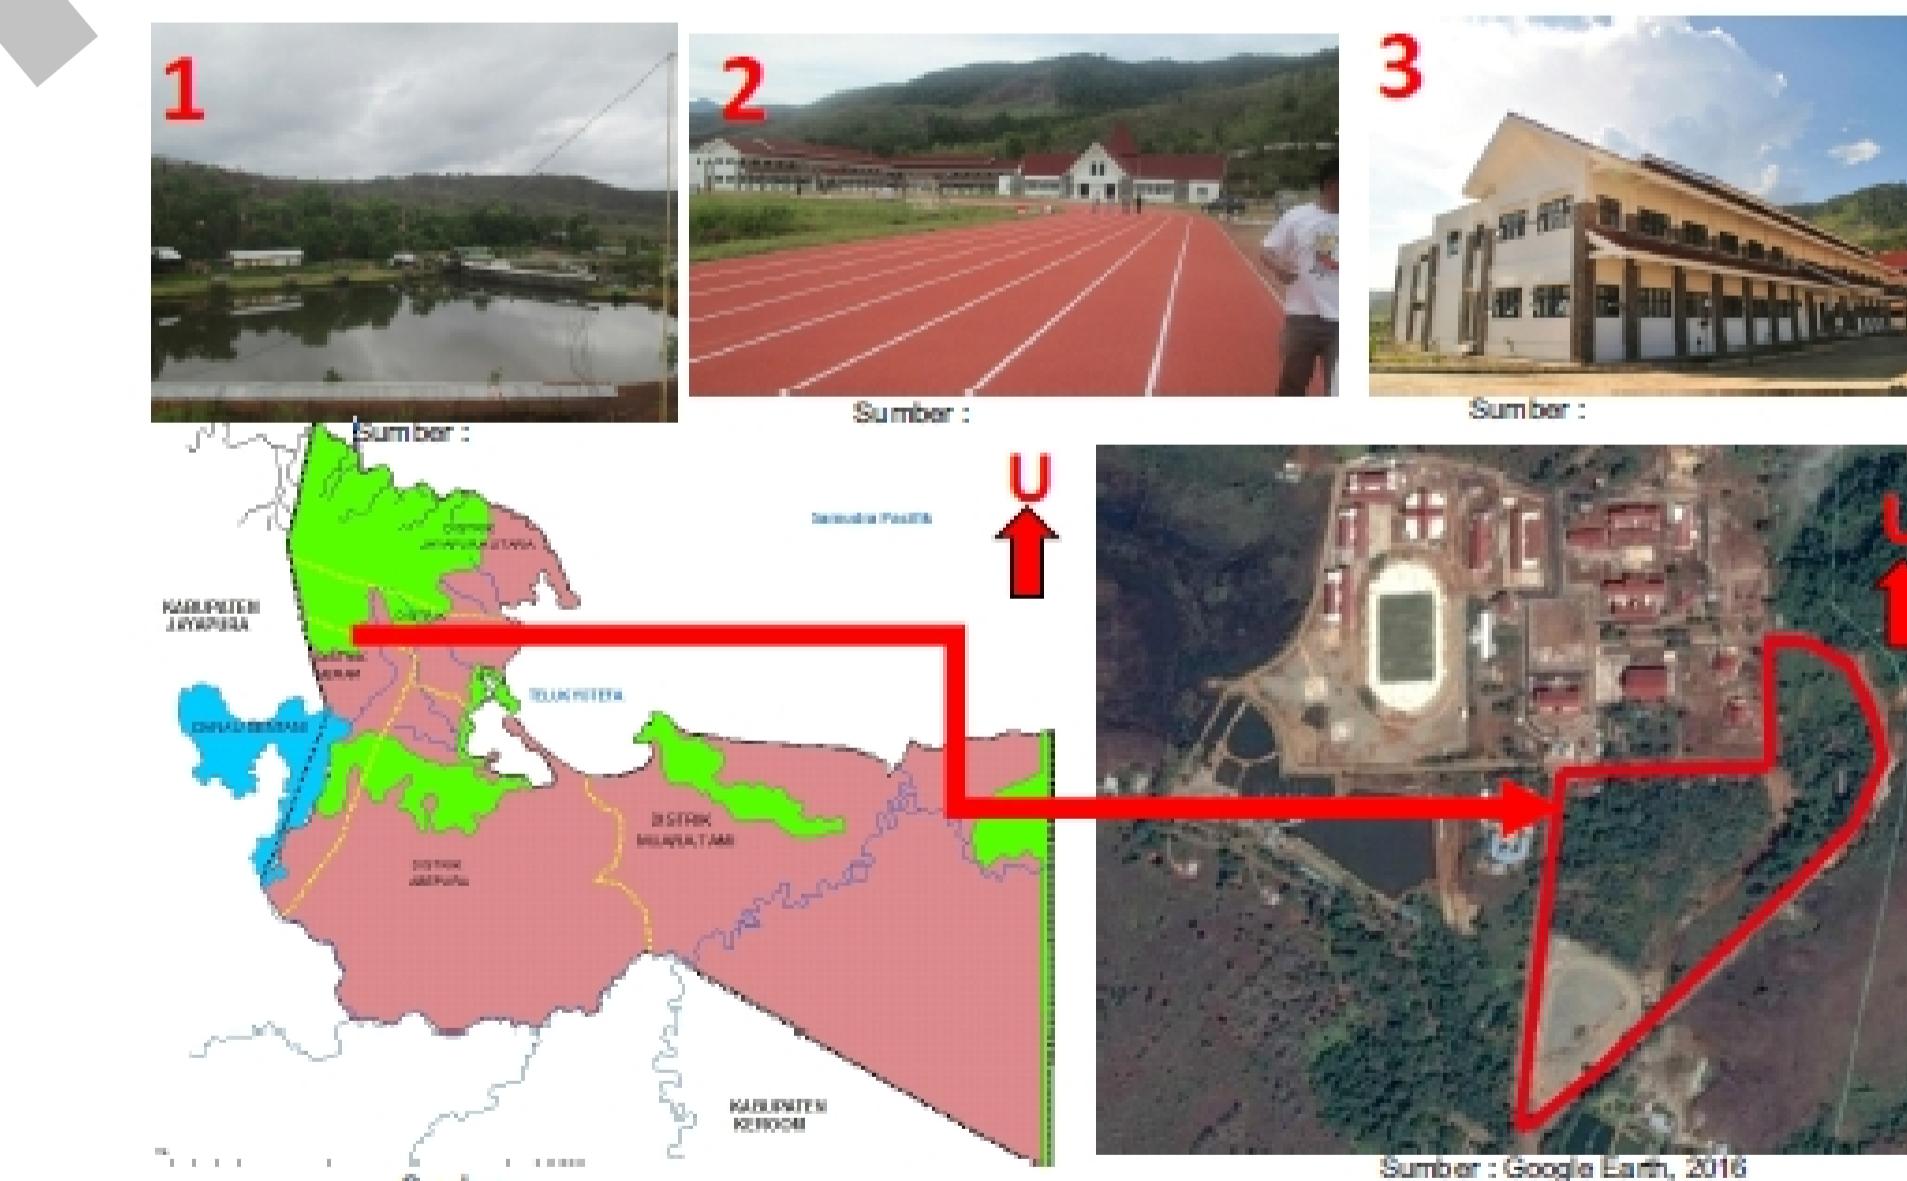

Batasan-batasan Lokasi Site :

- Bagian Utara kampus IPDN
- Bagian Selatan Jl. Pramuka Buper
- Bagian Barat Jalan dan Hutan
- Bagian Timur Jalan dan Hutan

Luas site eksisting : 57.889m²

Koefisien Dasar Bangunan= 20% - 50%


Koefisien Lantai Bangunan= KLB sedang (KLB maksimum= 8 x KDB)

Tinggi maksimum Bangunan= 3 Lantai




Garis Sempadan Bangunan= 20 Meter

Area Pemancing
Track Lari
Area Kampus IPDN
Arena Grasstrack eksisting


Konsep Desain

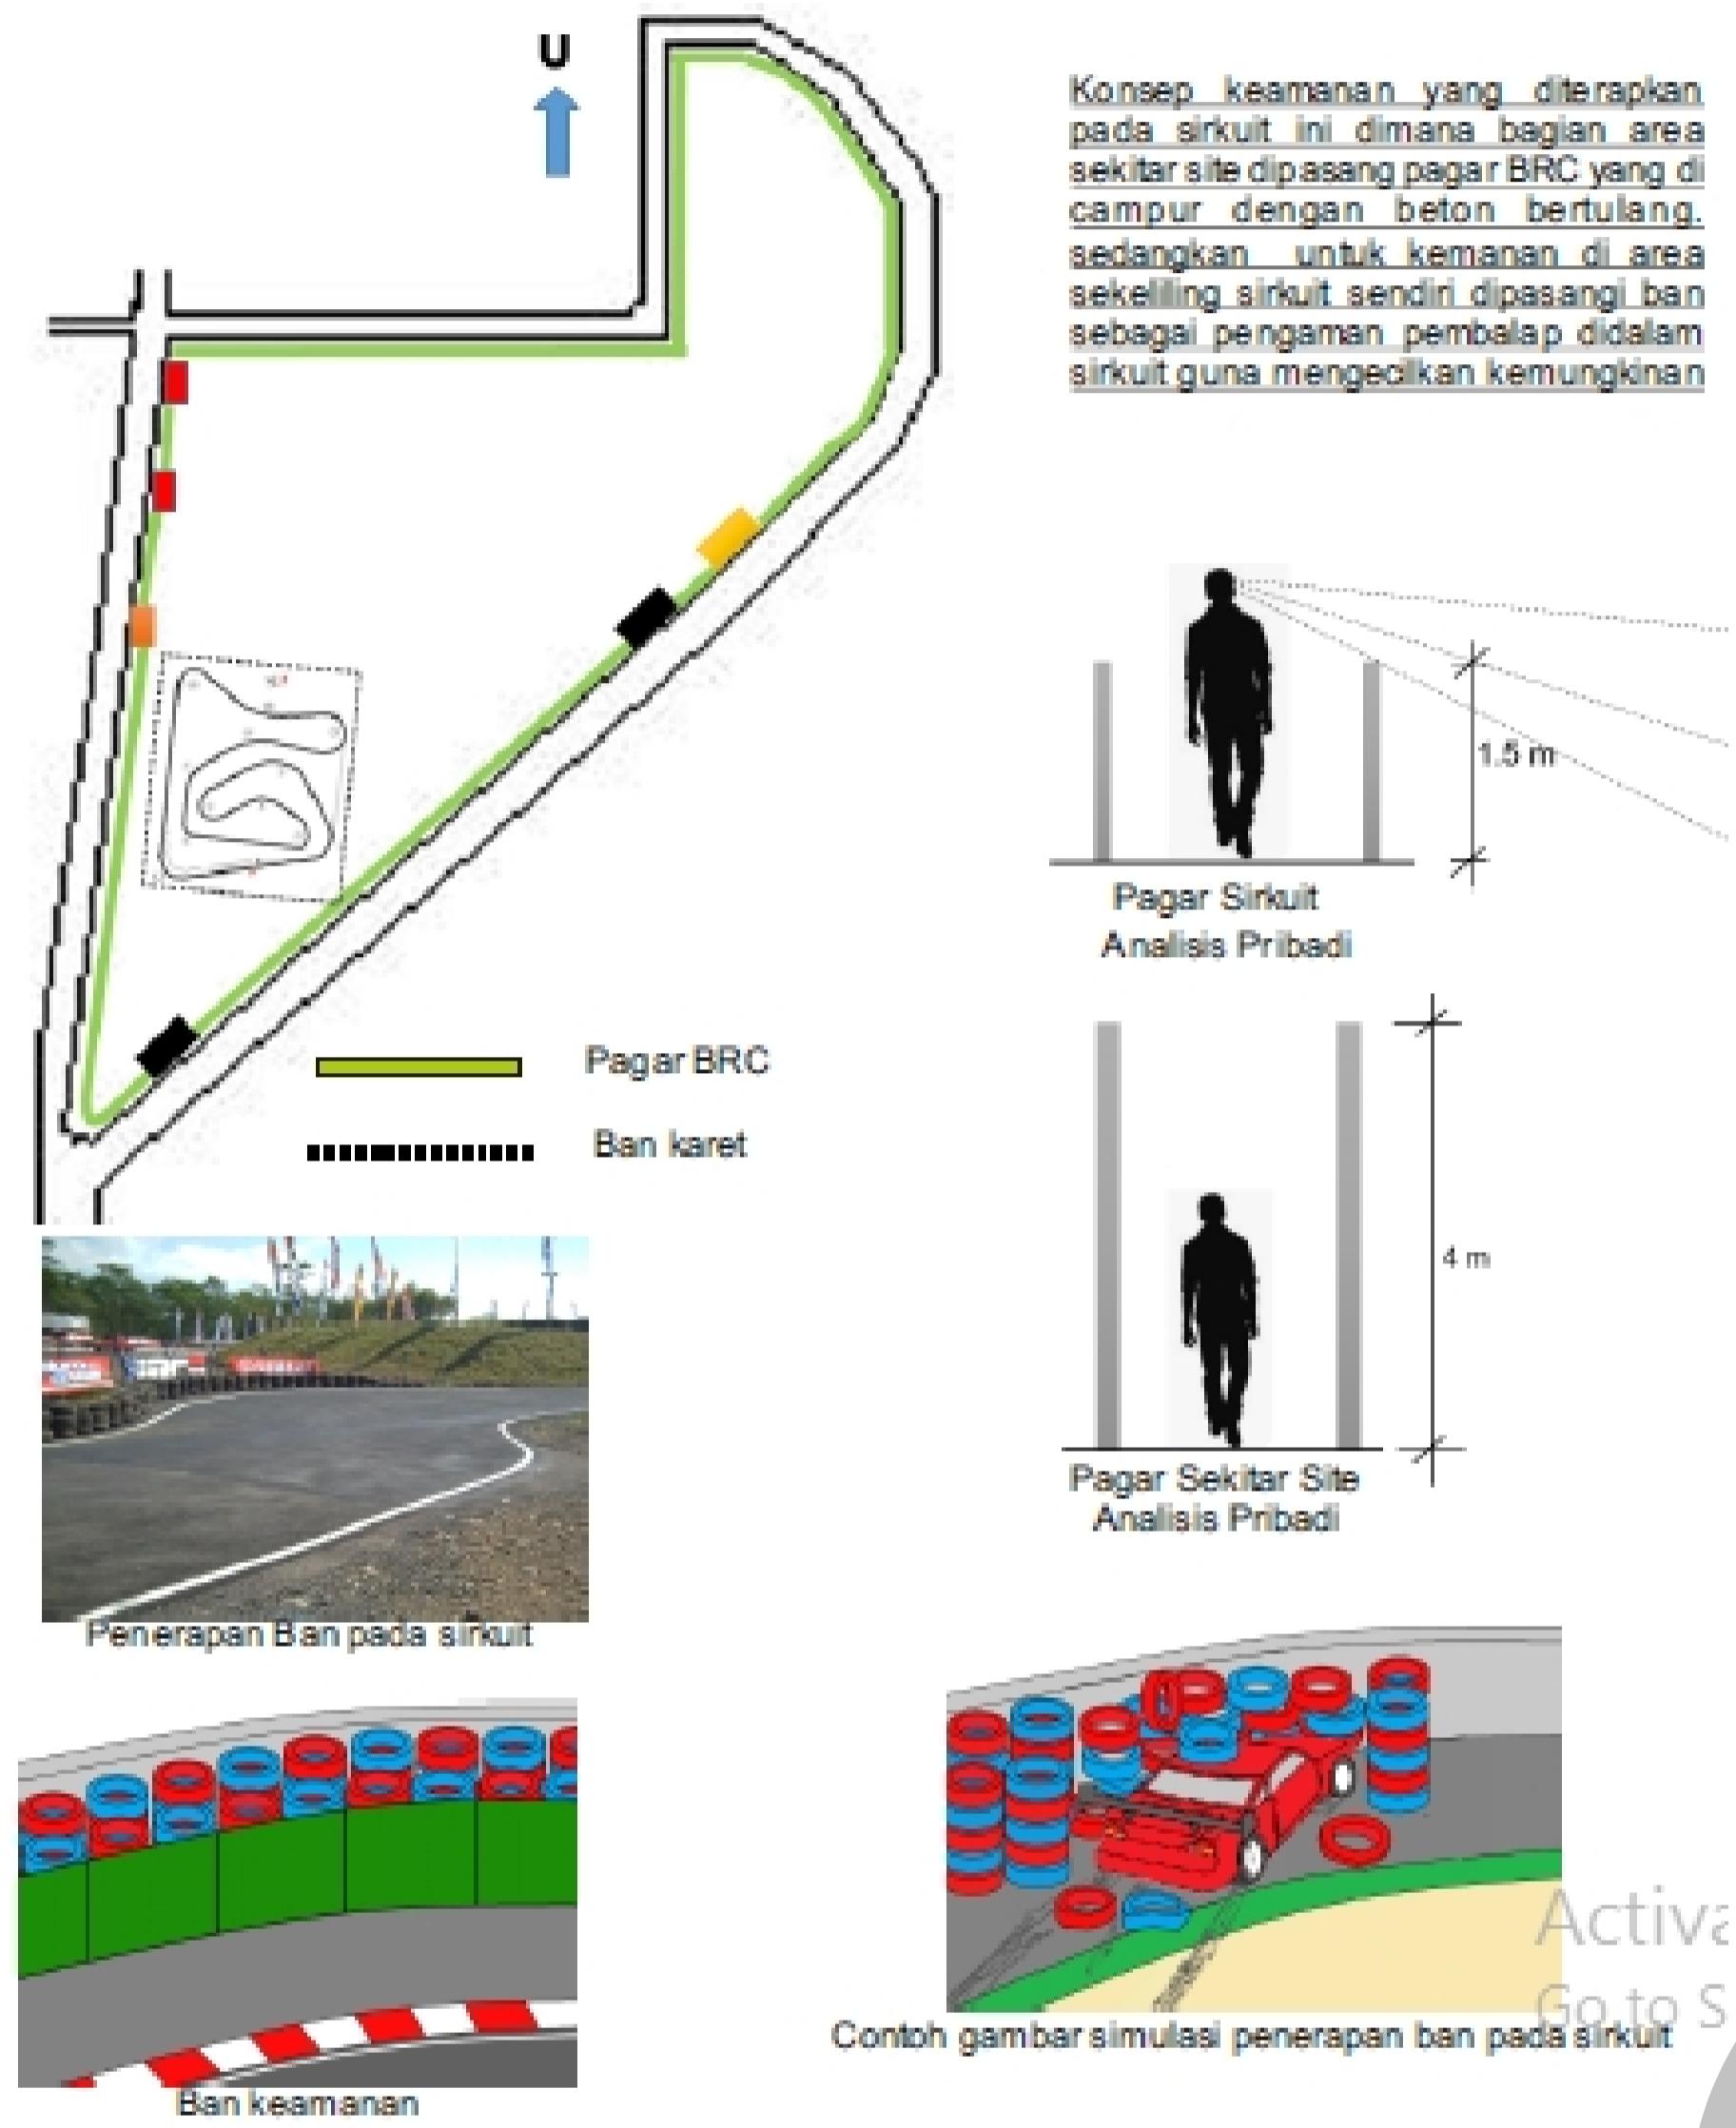

Konsep Utama yaitu menerapkan pendekatan desain yang mengedepankan potensi lokal dimana sentuhan asli lokal papua difokuskan pada desain pagar sekitar dan pintu gerbang yang menerapkan desain budaya papua.

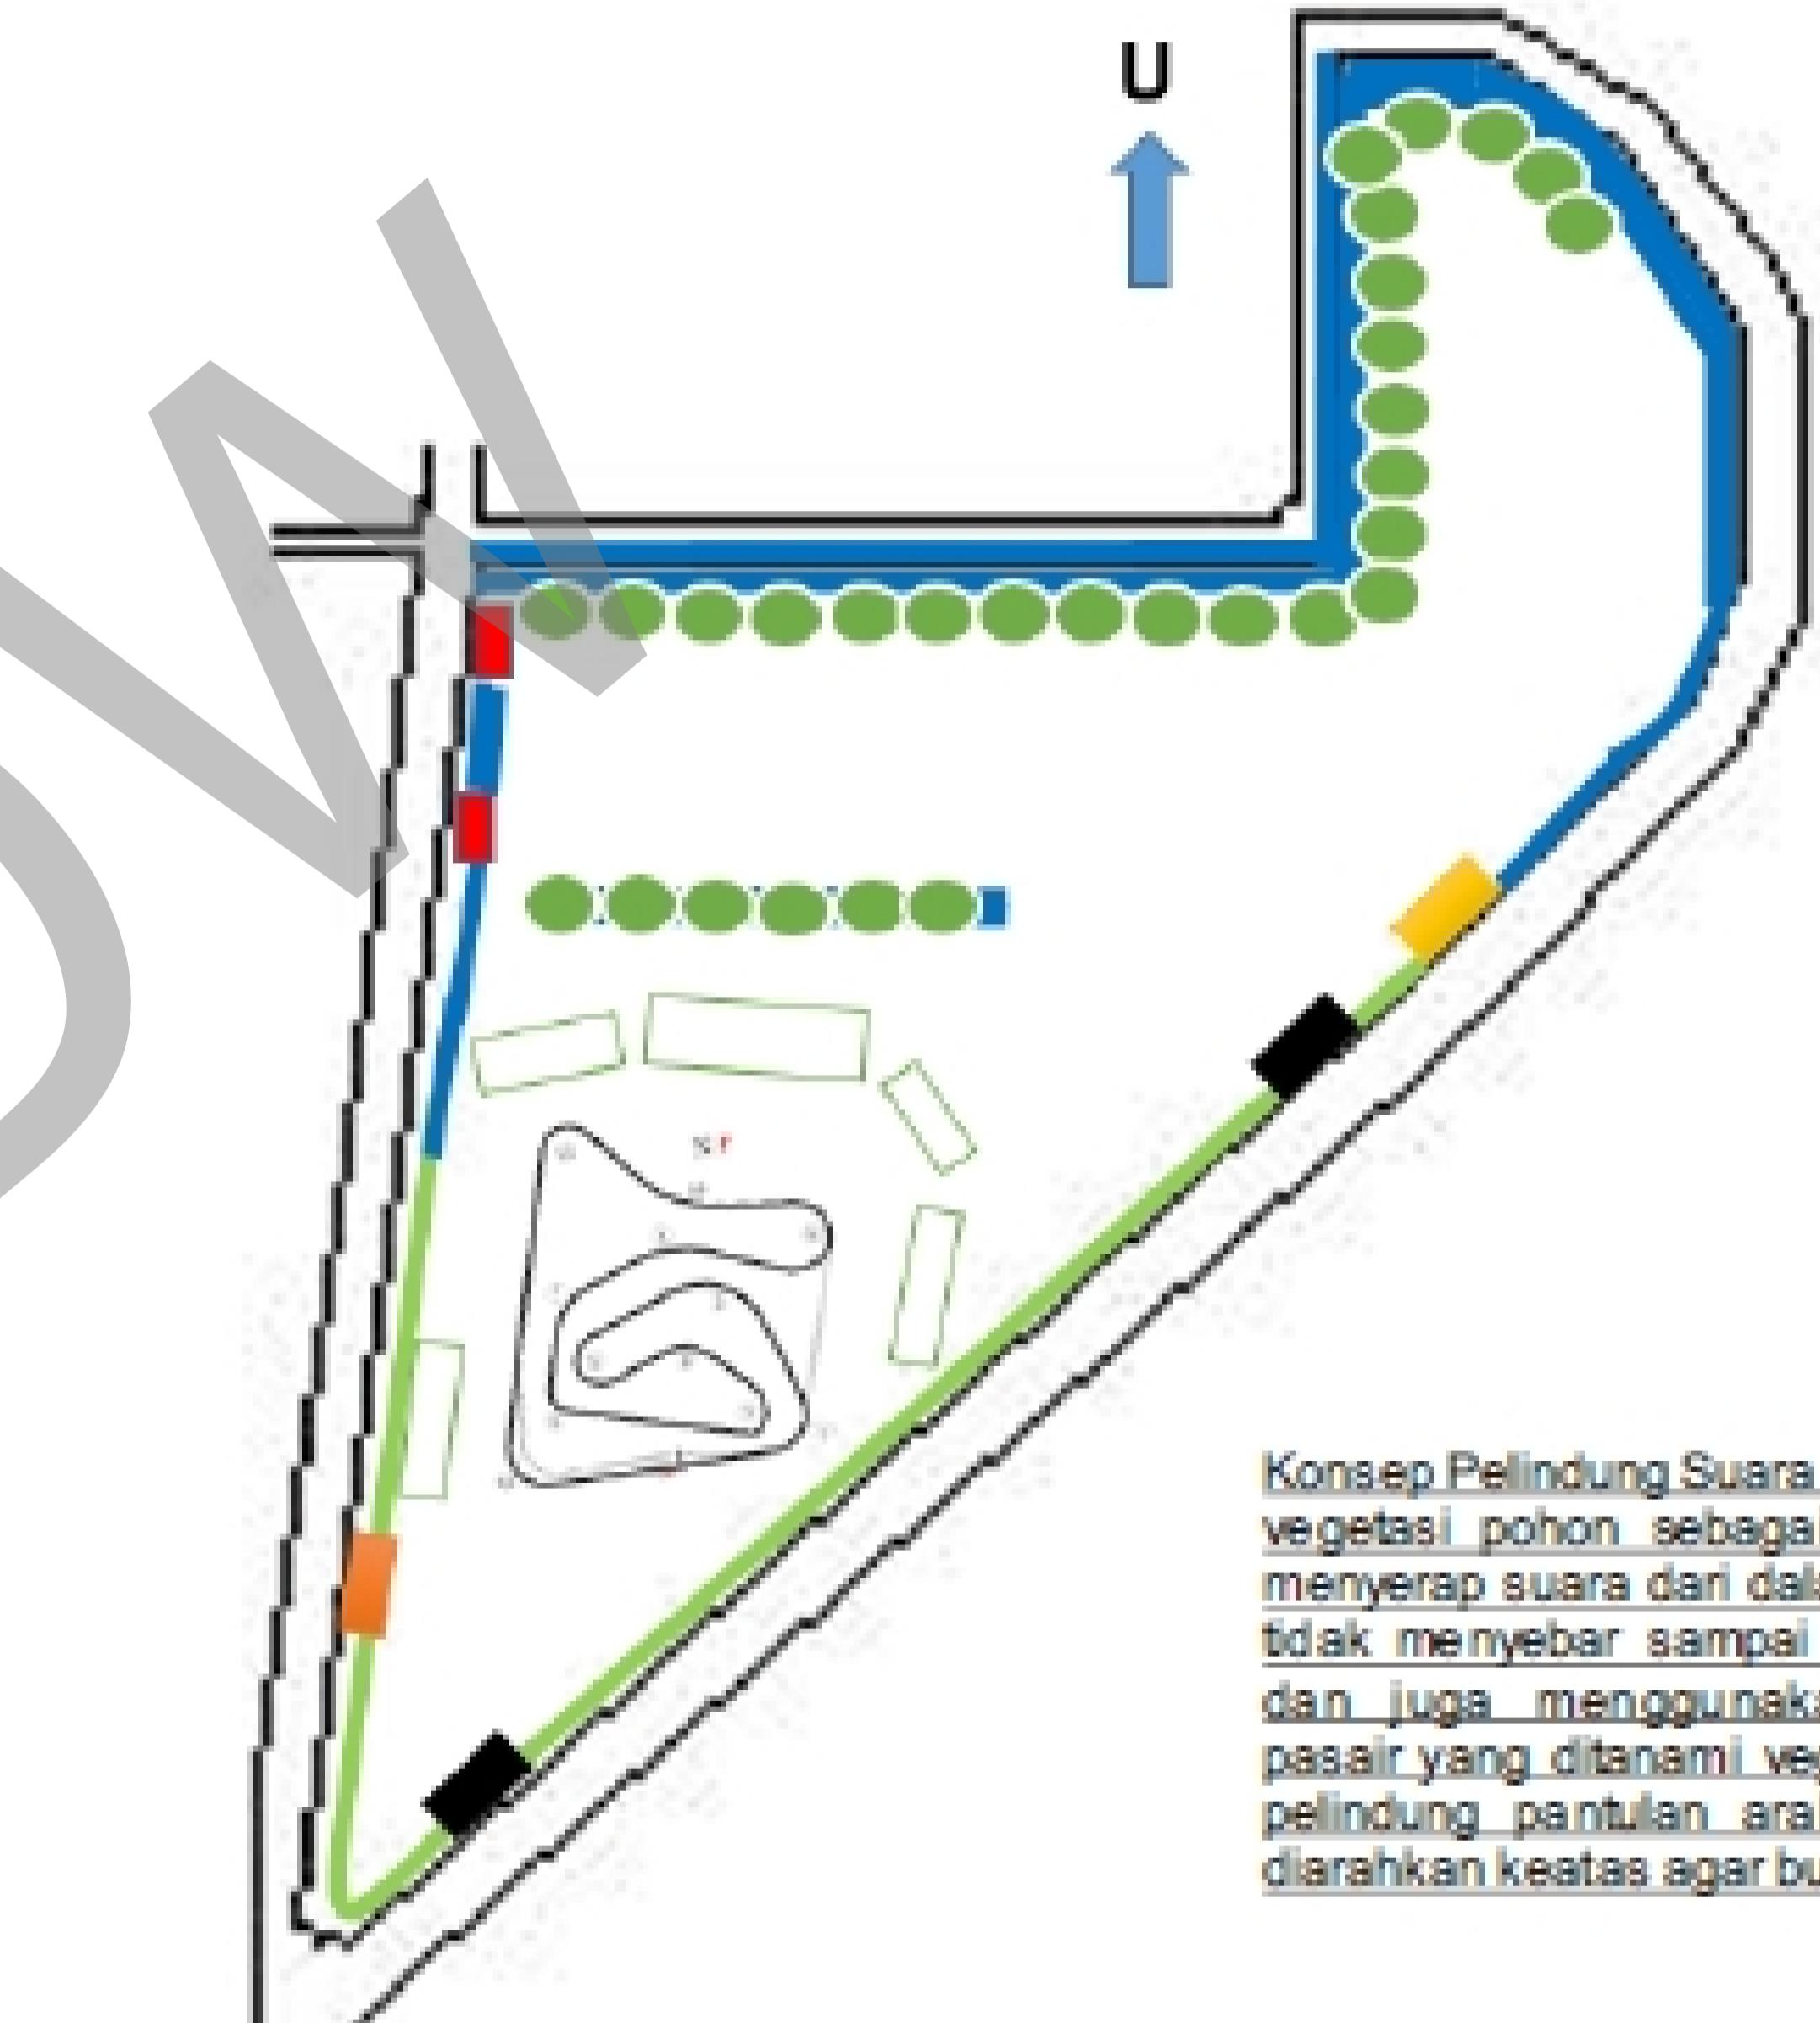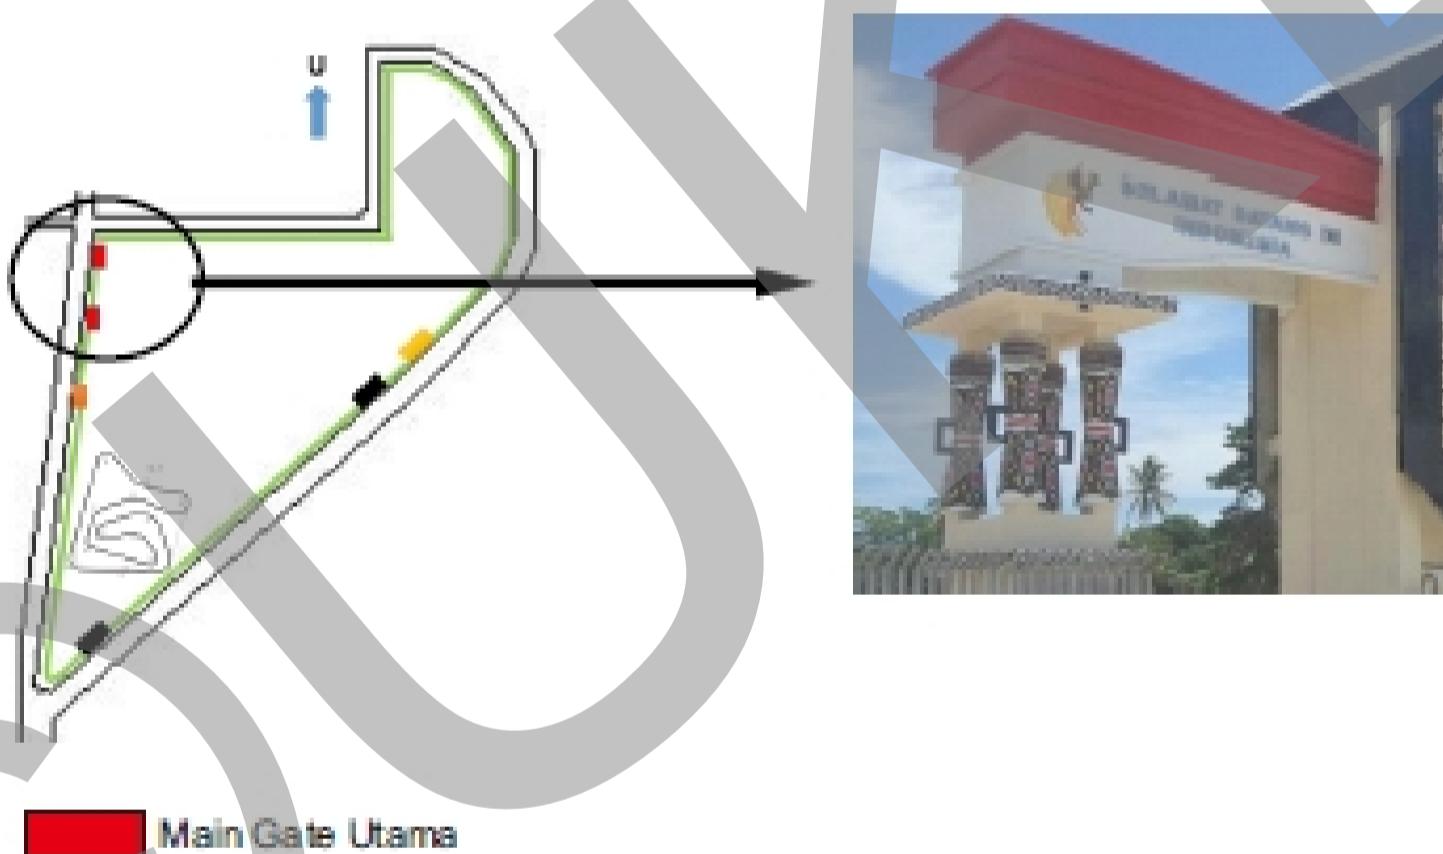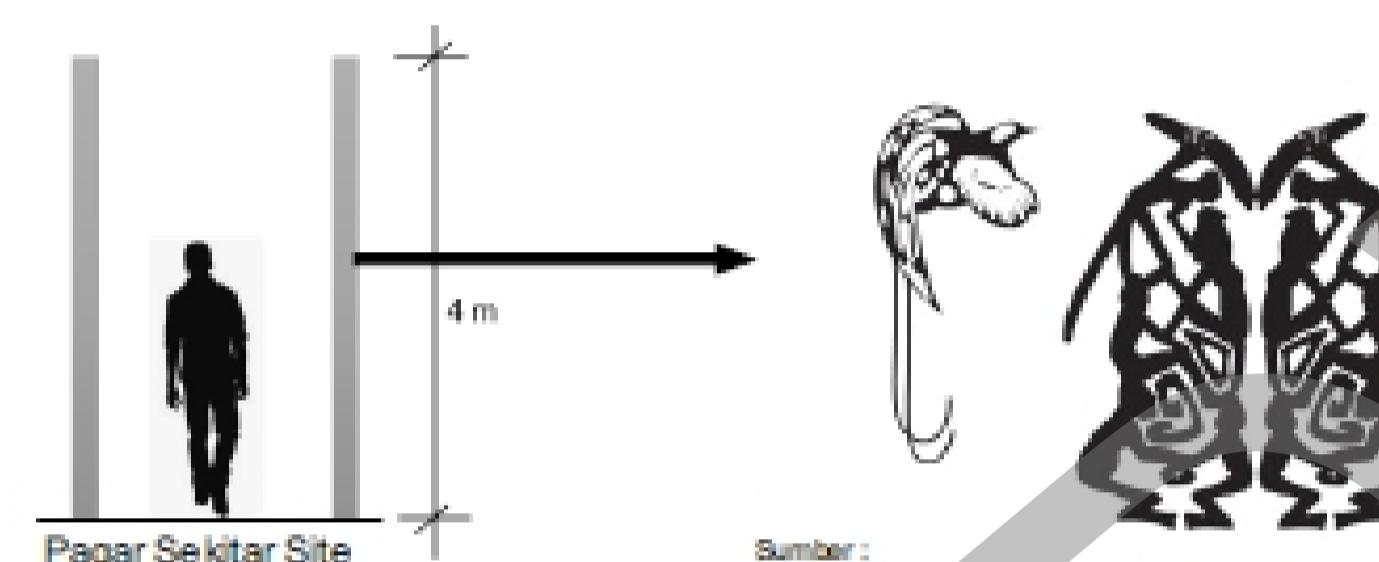

Zoning Kawasan

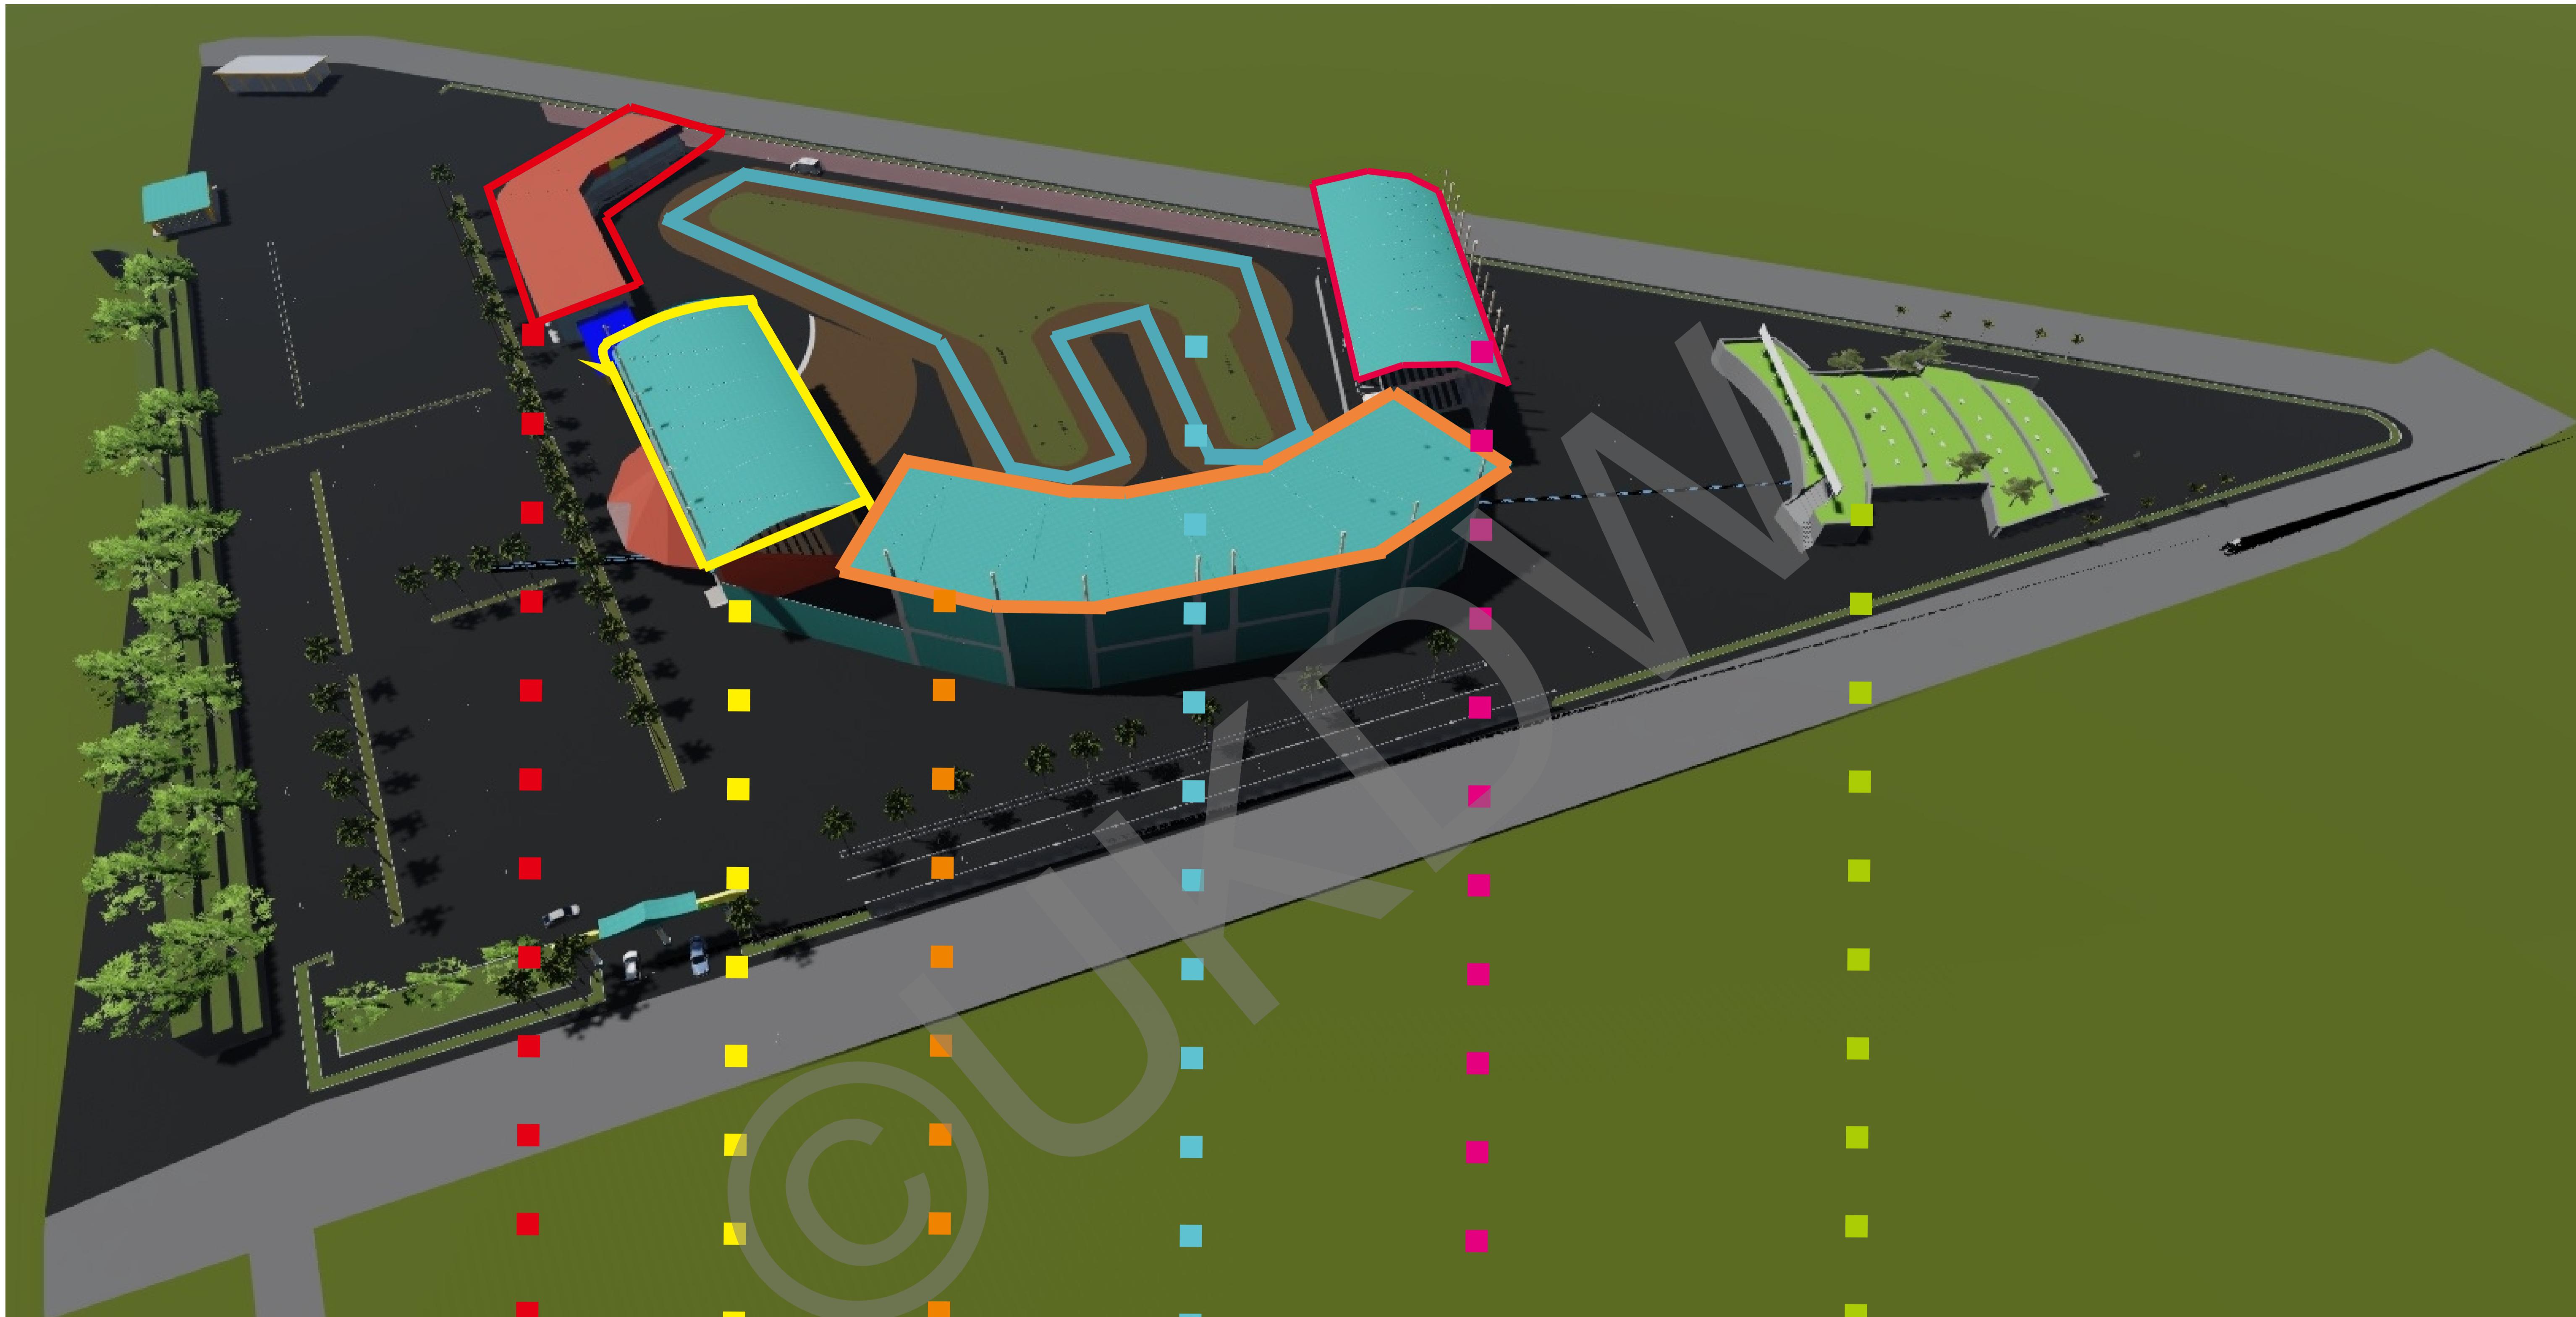

A

A BENGKEL BALAP

B

C BENGKEL BALAP

C

D

E TRIBUN SELATAN

E

F

F Lansekap

B TRIBUN VIP

D TRIBUN EKONOMIS

3D GRASSTRACK







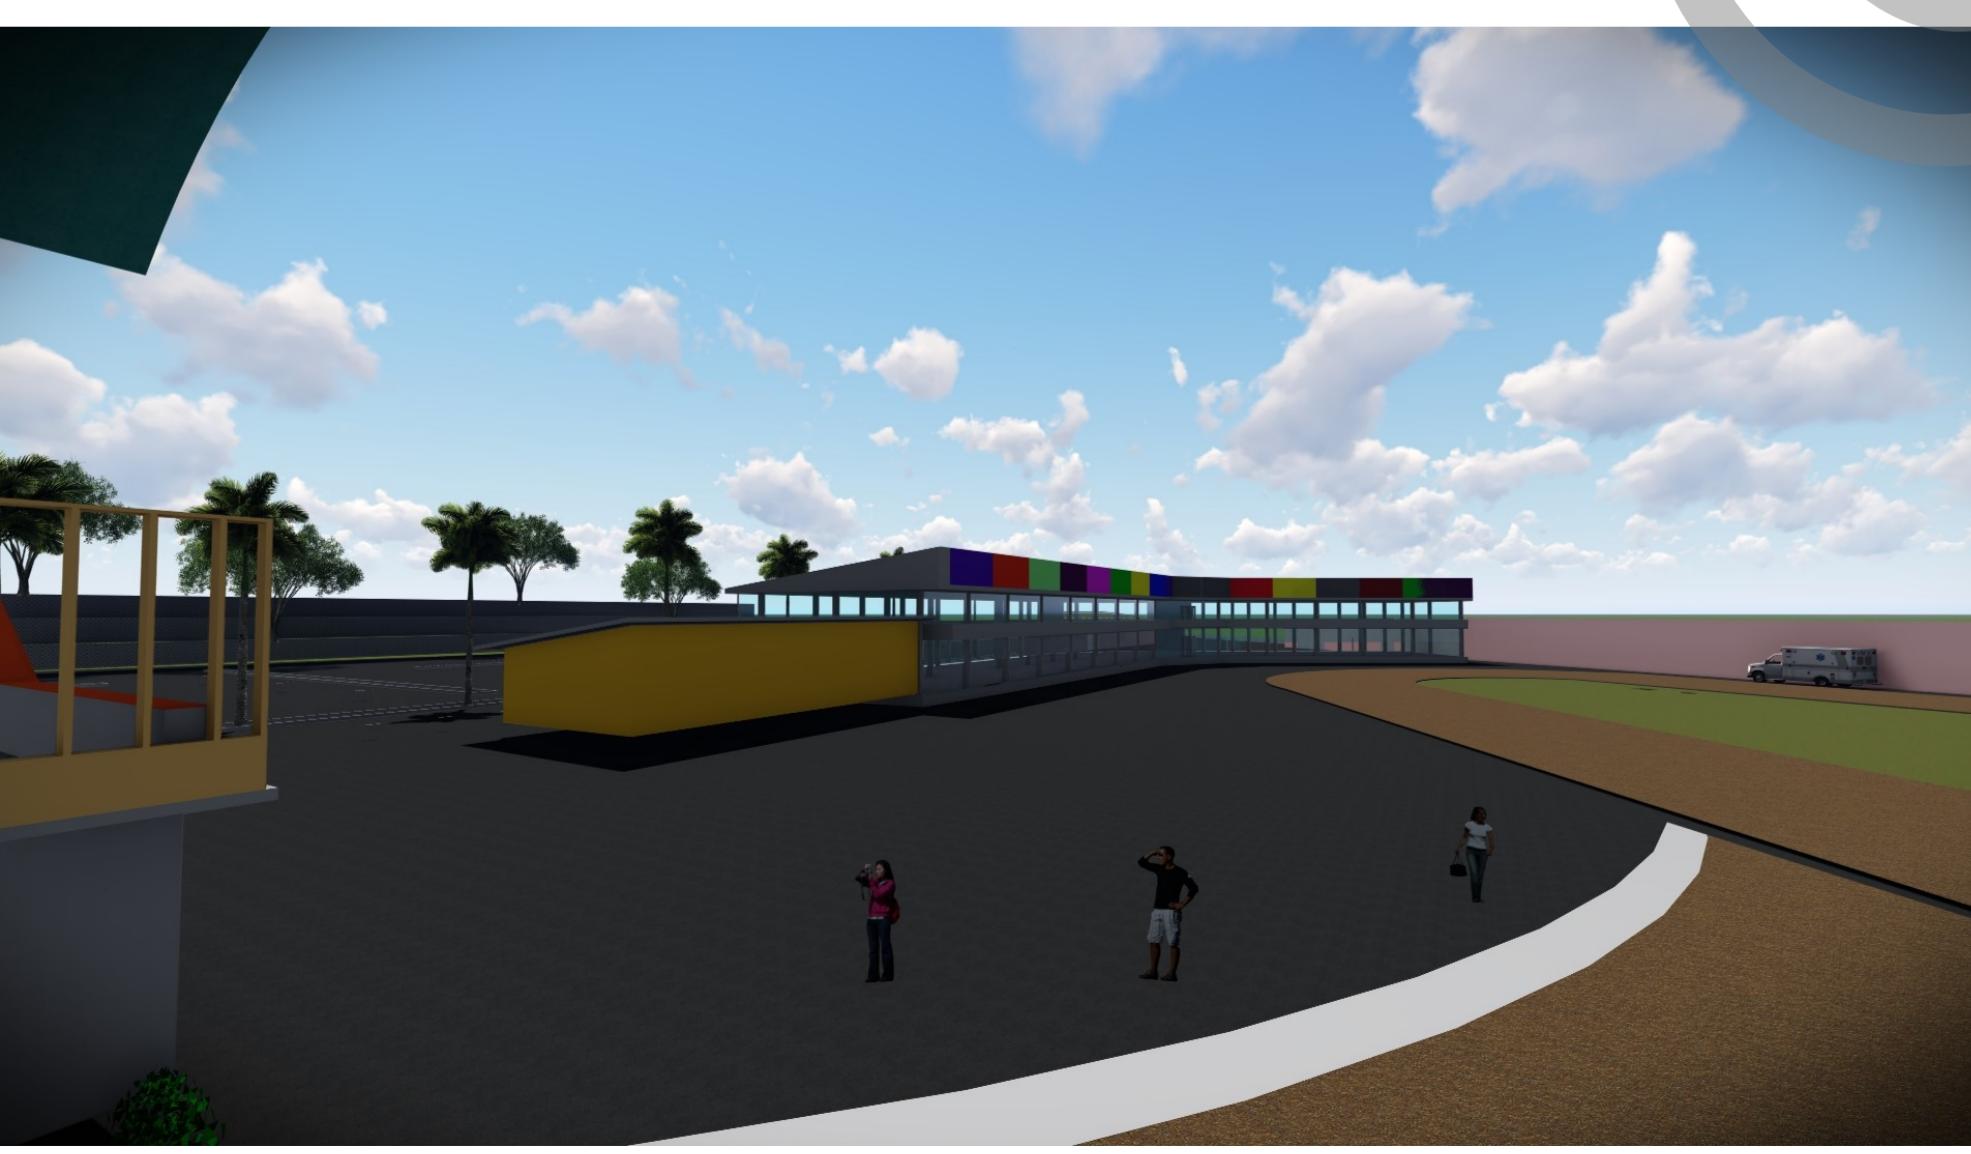


FOTO MAKET

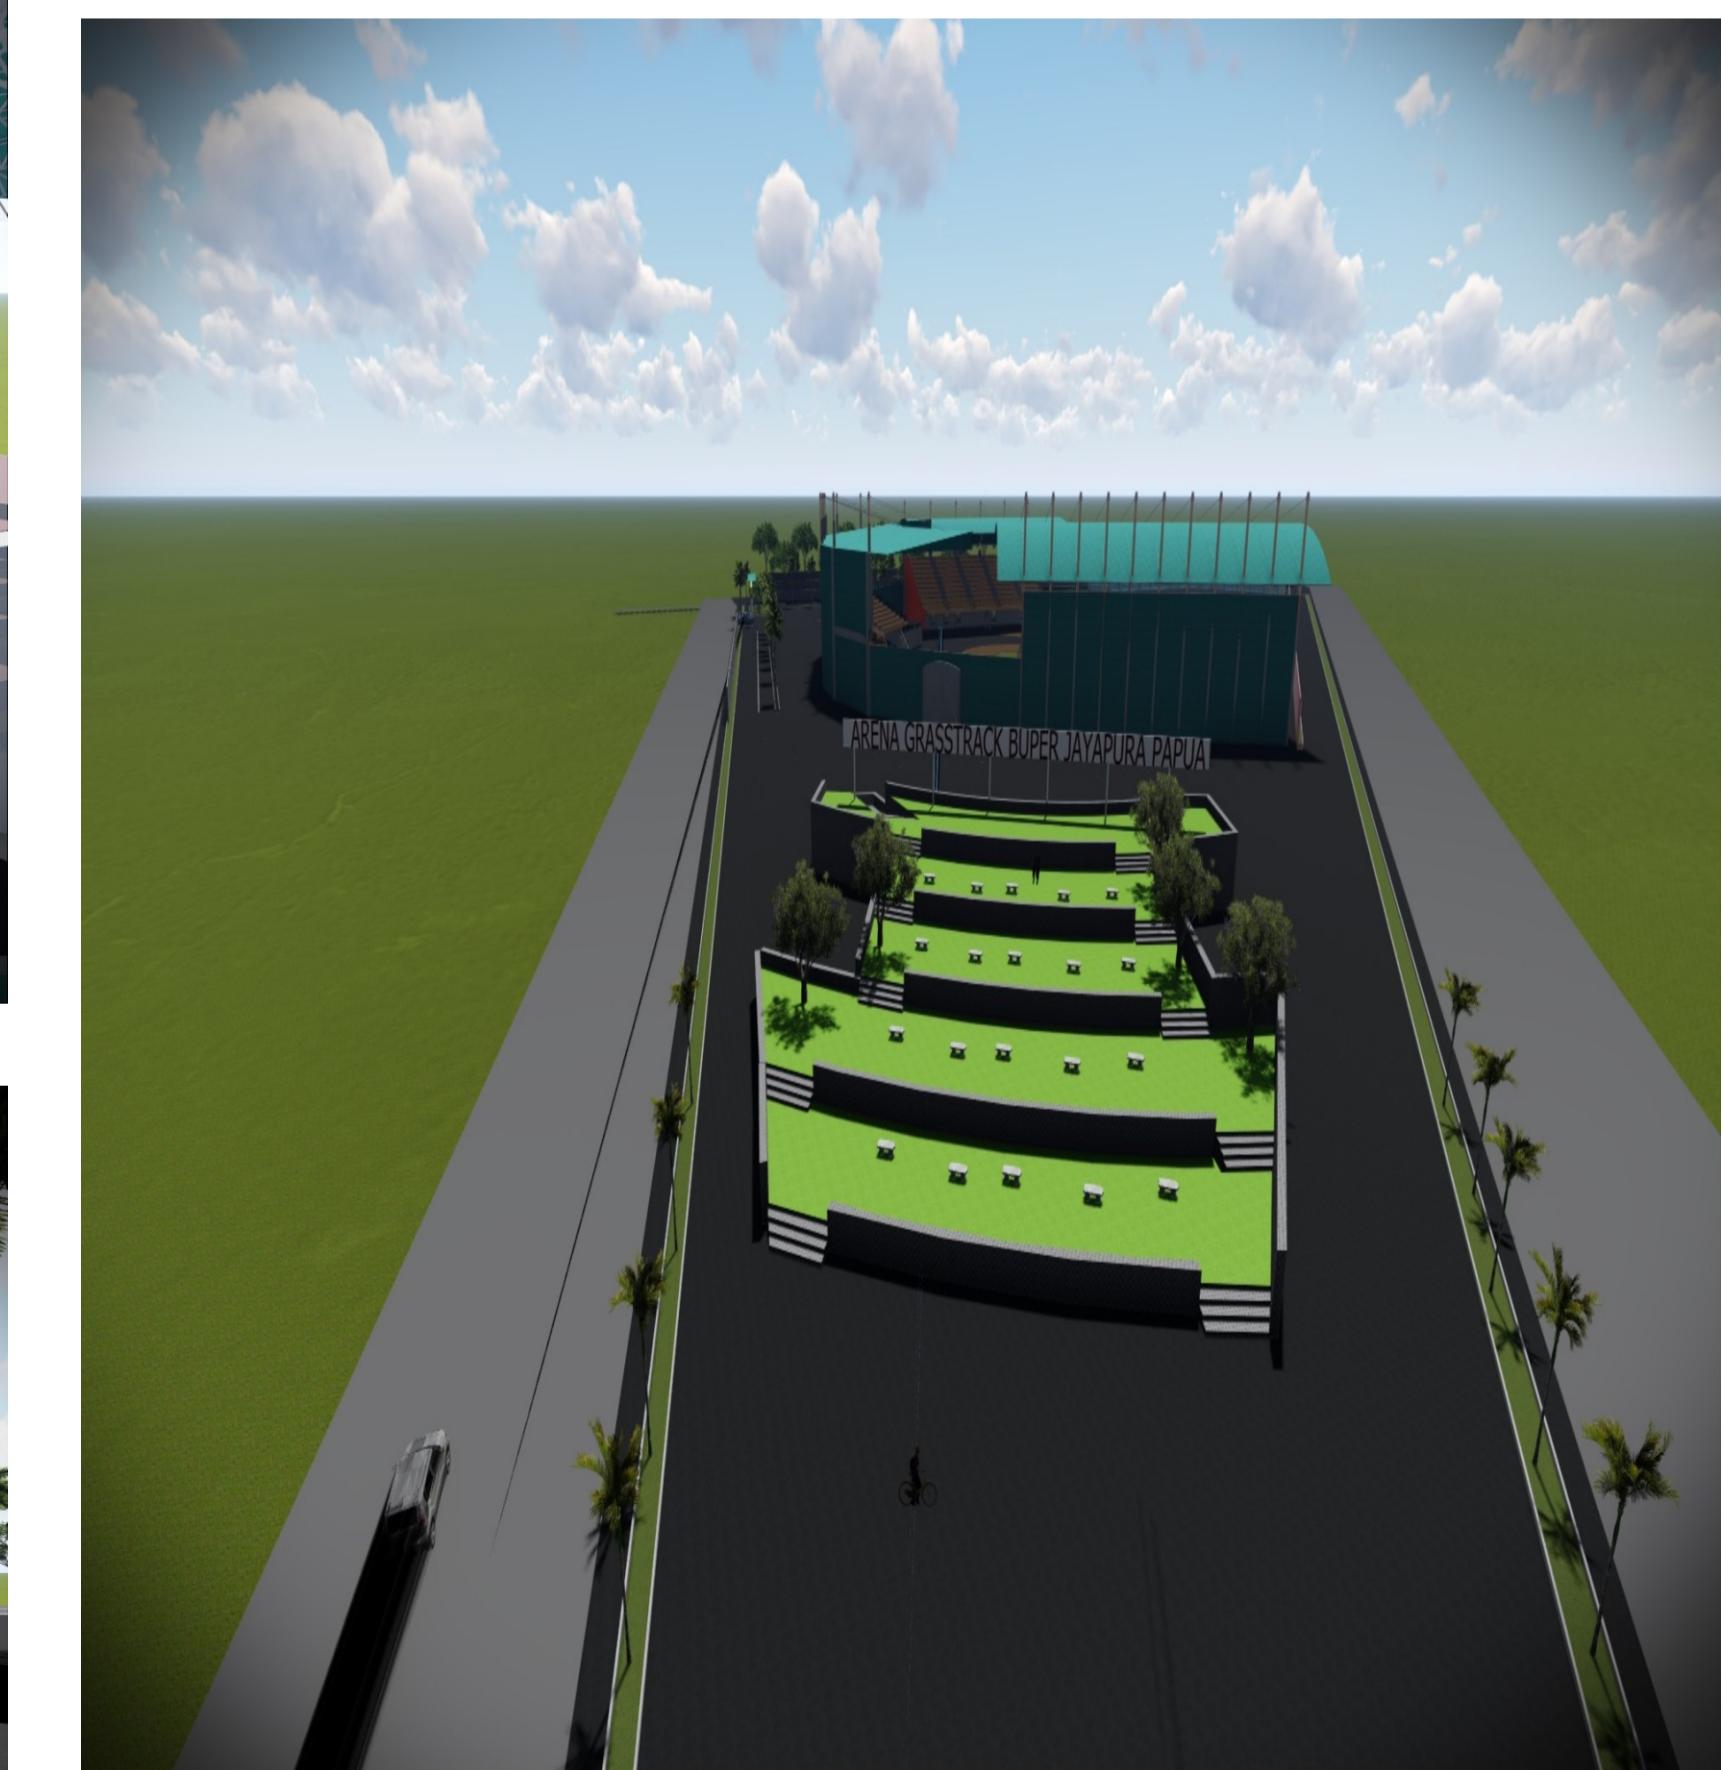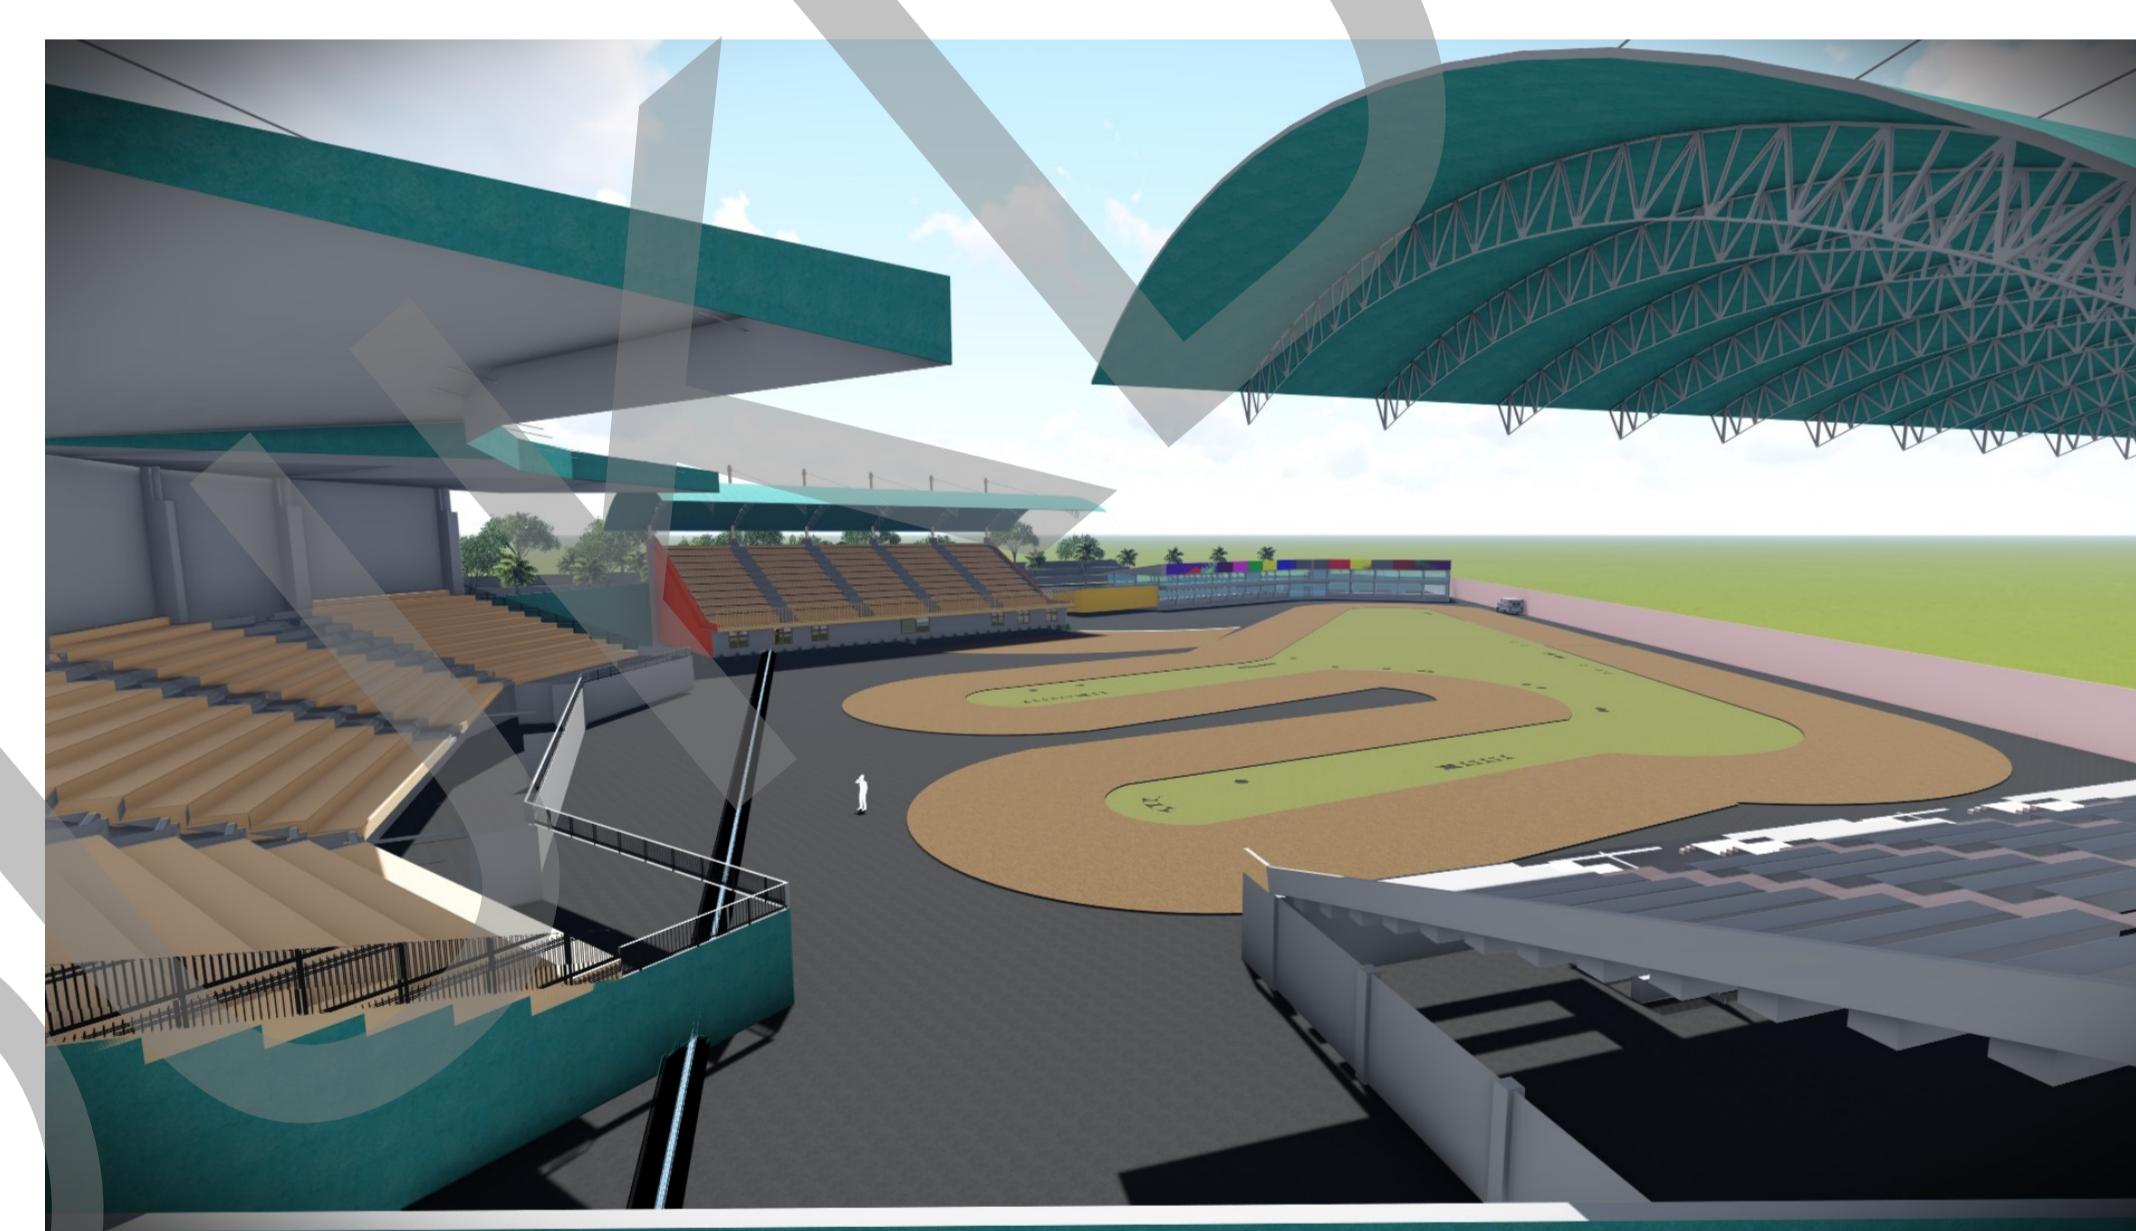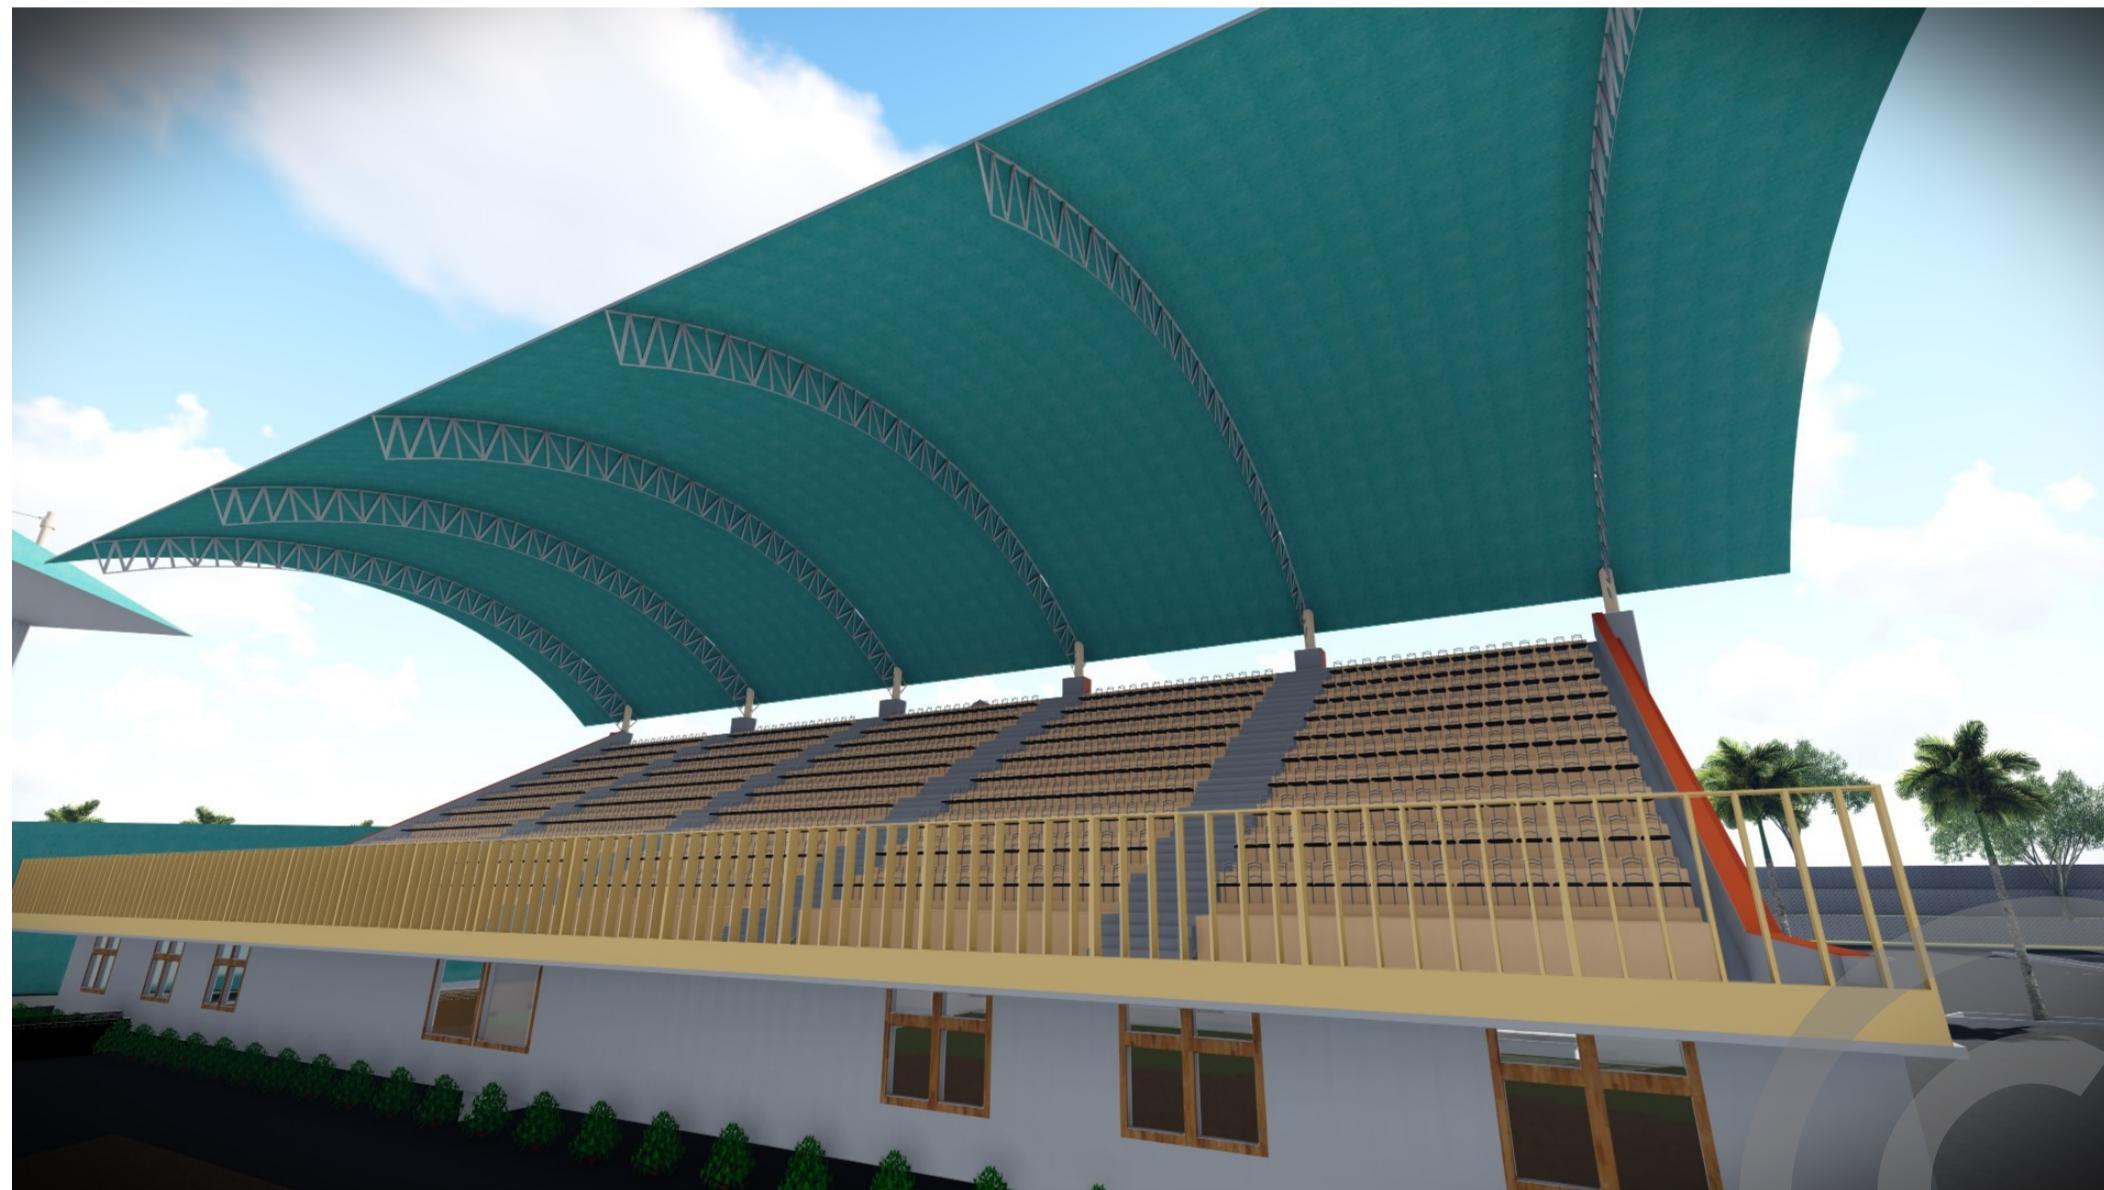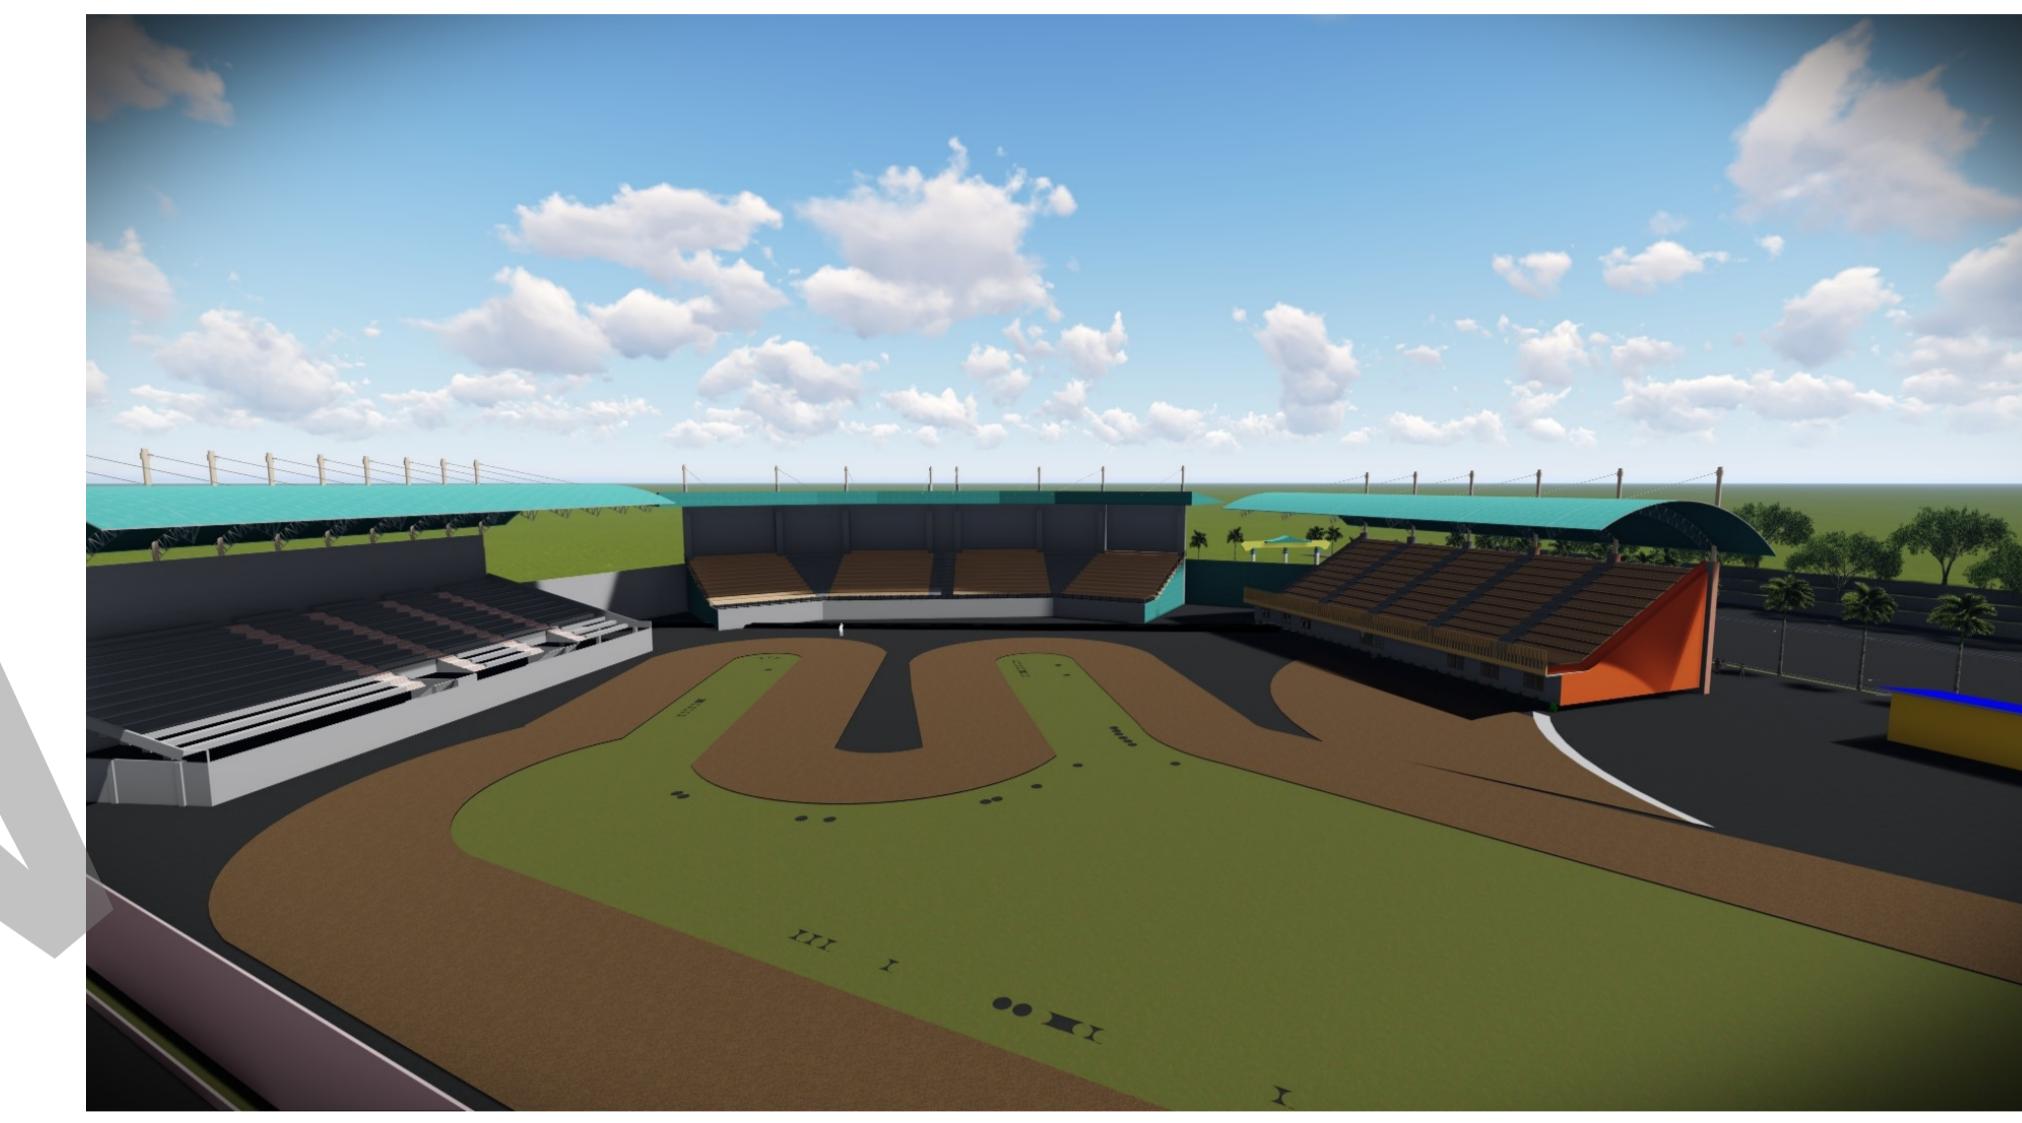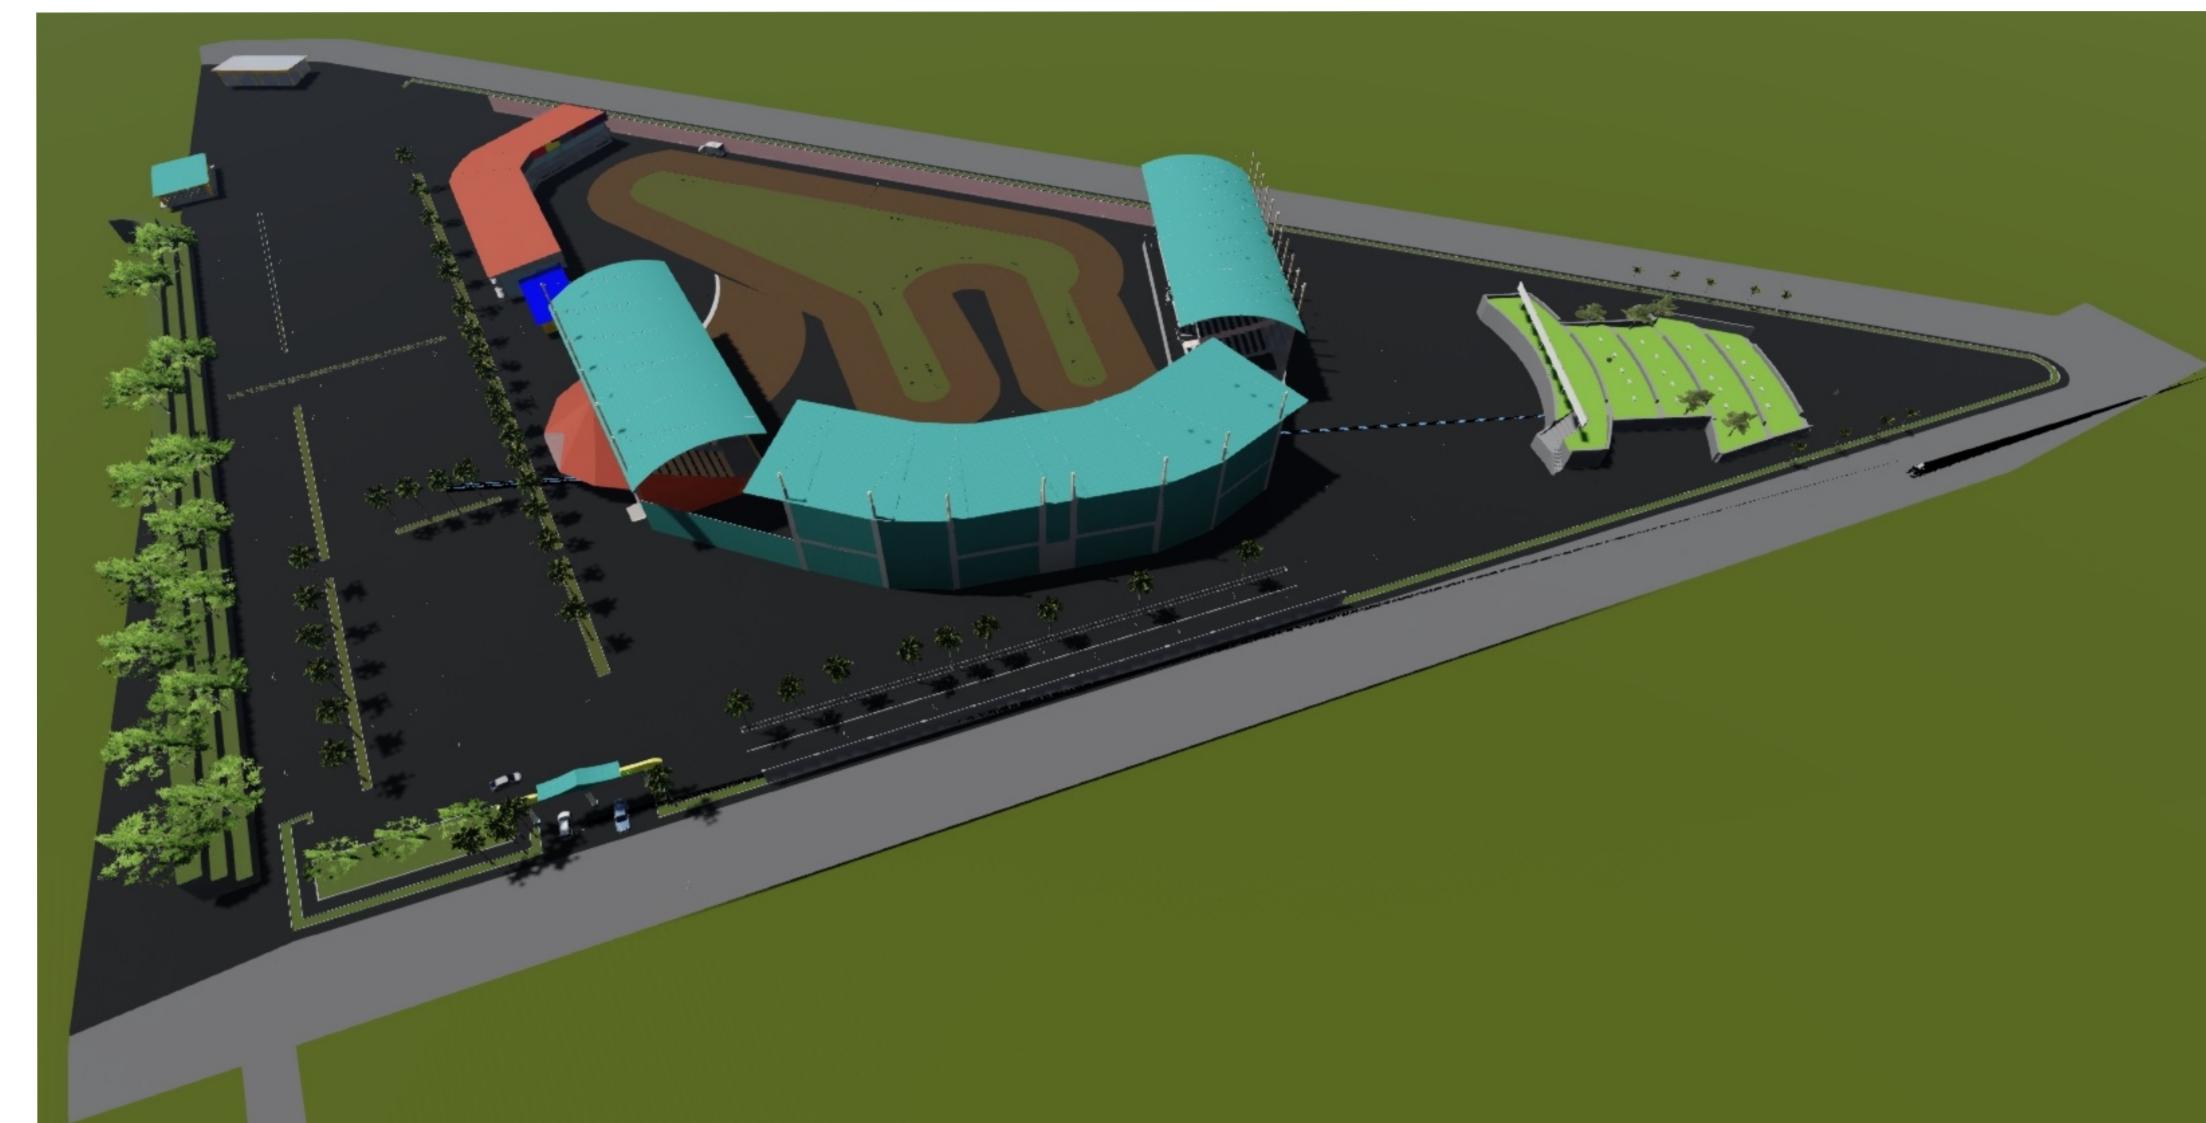

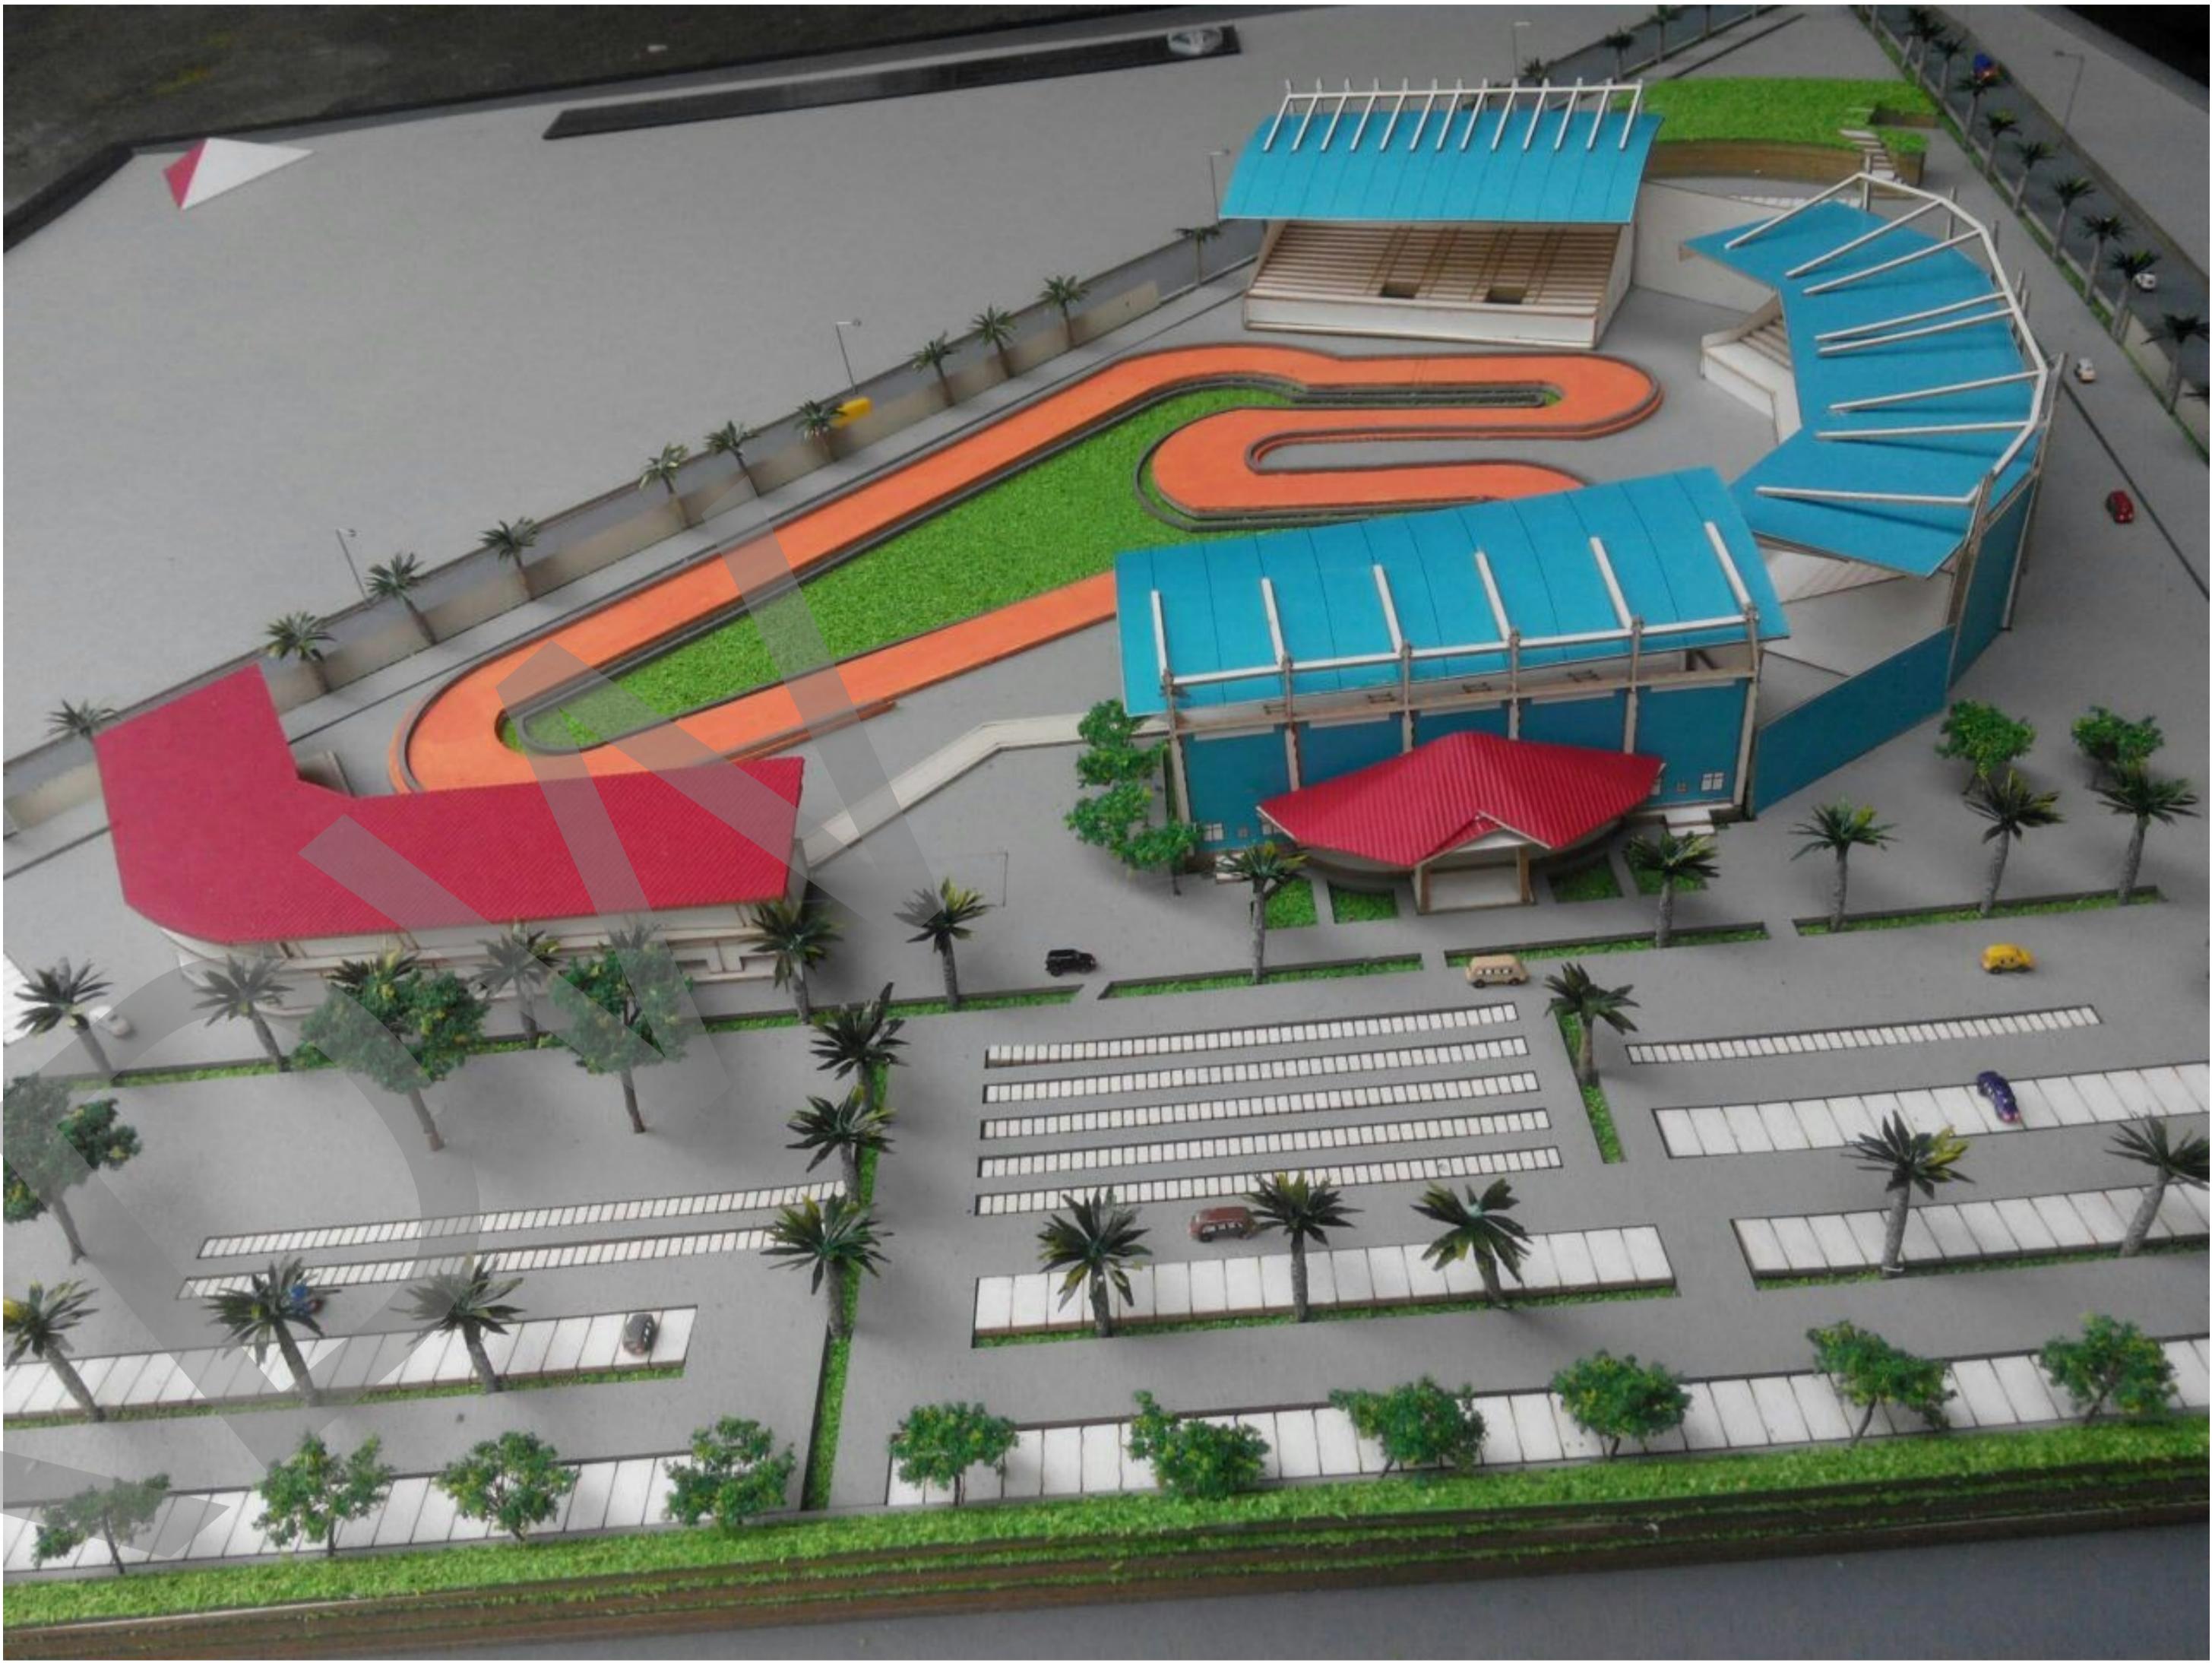

Hakim, R.& Utomo, H. (2006). *Komponen perancangan arsitektur landscape*. Jakarta: Bumi Aksara
Neufert, E. (2002). *Data Arsitek Jilid 1 dan 2 Edisi 33*. Jakarta: Erlangga
Badan Pusat Statistik Kota Jayapura
Dokumen Badan Perencanaan Pembangunan Daerah (Bappeda).
Dokumen Dinas Tata Kota Jayapura.

Website Retrieved From :

https://id.wikipedia.org/wiki/Olahraga_ekstrem
<http://health.detik.com/read/2011/02/06/141749/1561039/1073/olahraga-ekstrem-dan-manfaatnya>
<http://bintangpapua.com/kejurnas-grasstrack-motorcross-seri-iii-region-vi-meriah/>
<http://www.papua.us/2013/04/peringati-hut-ke-67-tni-au-jayapura.html>
<http://indonesiatimur.co/2014/02/27/jayapura-bakal-punya-sirkuit-balap-berstandar-nasional/>
<http://tabloidjubi.com/16/2015/02/23/kota-jayapura-tuan-rumah-kejurnas-grasstrack-seri-i-region-vi/>
https://id.wikipedia.org/wiki/Kota_Jayapura
https://www.google.co.id/url?sa=t&rct=j&q=&esrc=s&source=web&cd=4&ved=0ahUKEwjE1_Tr0KzRAhWMLI8KHe0VBA0QFggwMAM&url=http%3A%2F%2Fwww.imi.co.id%2Fpdf%2Fperaturan2016%2FBuku%2520Grasstrack%25202016.pdf&usg=AFQjCNGBjQNjDokozWwnfQ8Qq-ZS-W3u4g&sig2=CN6T_ffM5DTR1q44uZIEHw&bvm=bv.142059868,d.c2I&cad=rja

© UIN